


ООО ПТЦ "ЛУКАРИНВЕСТ"

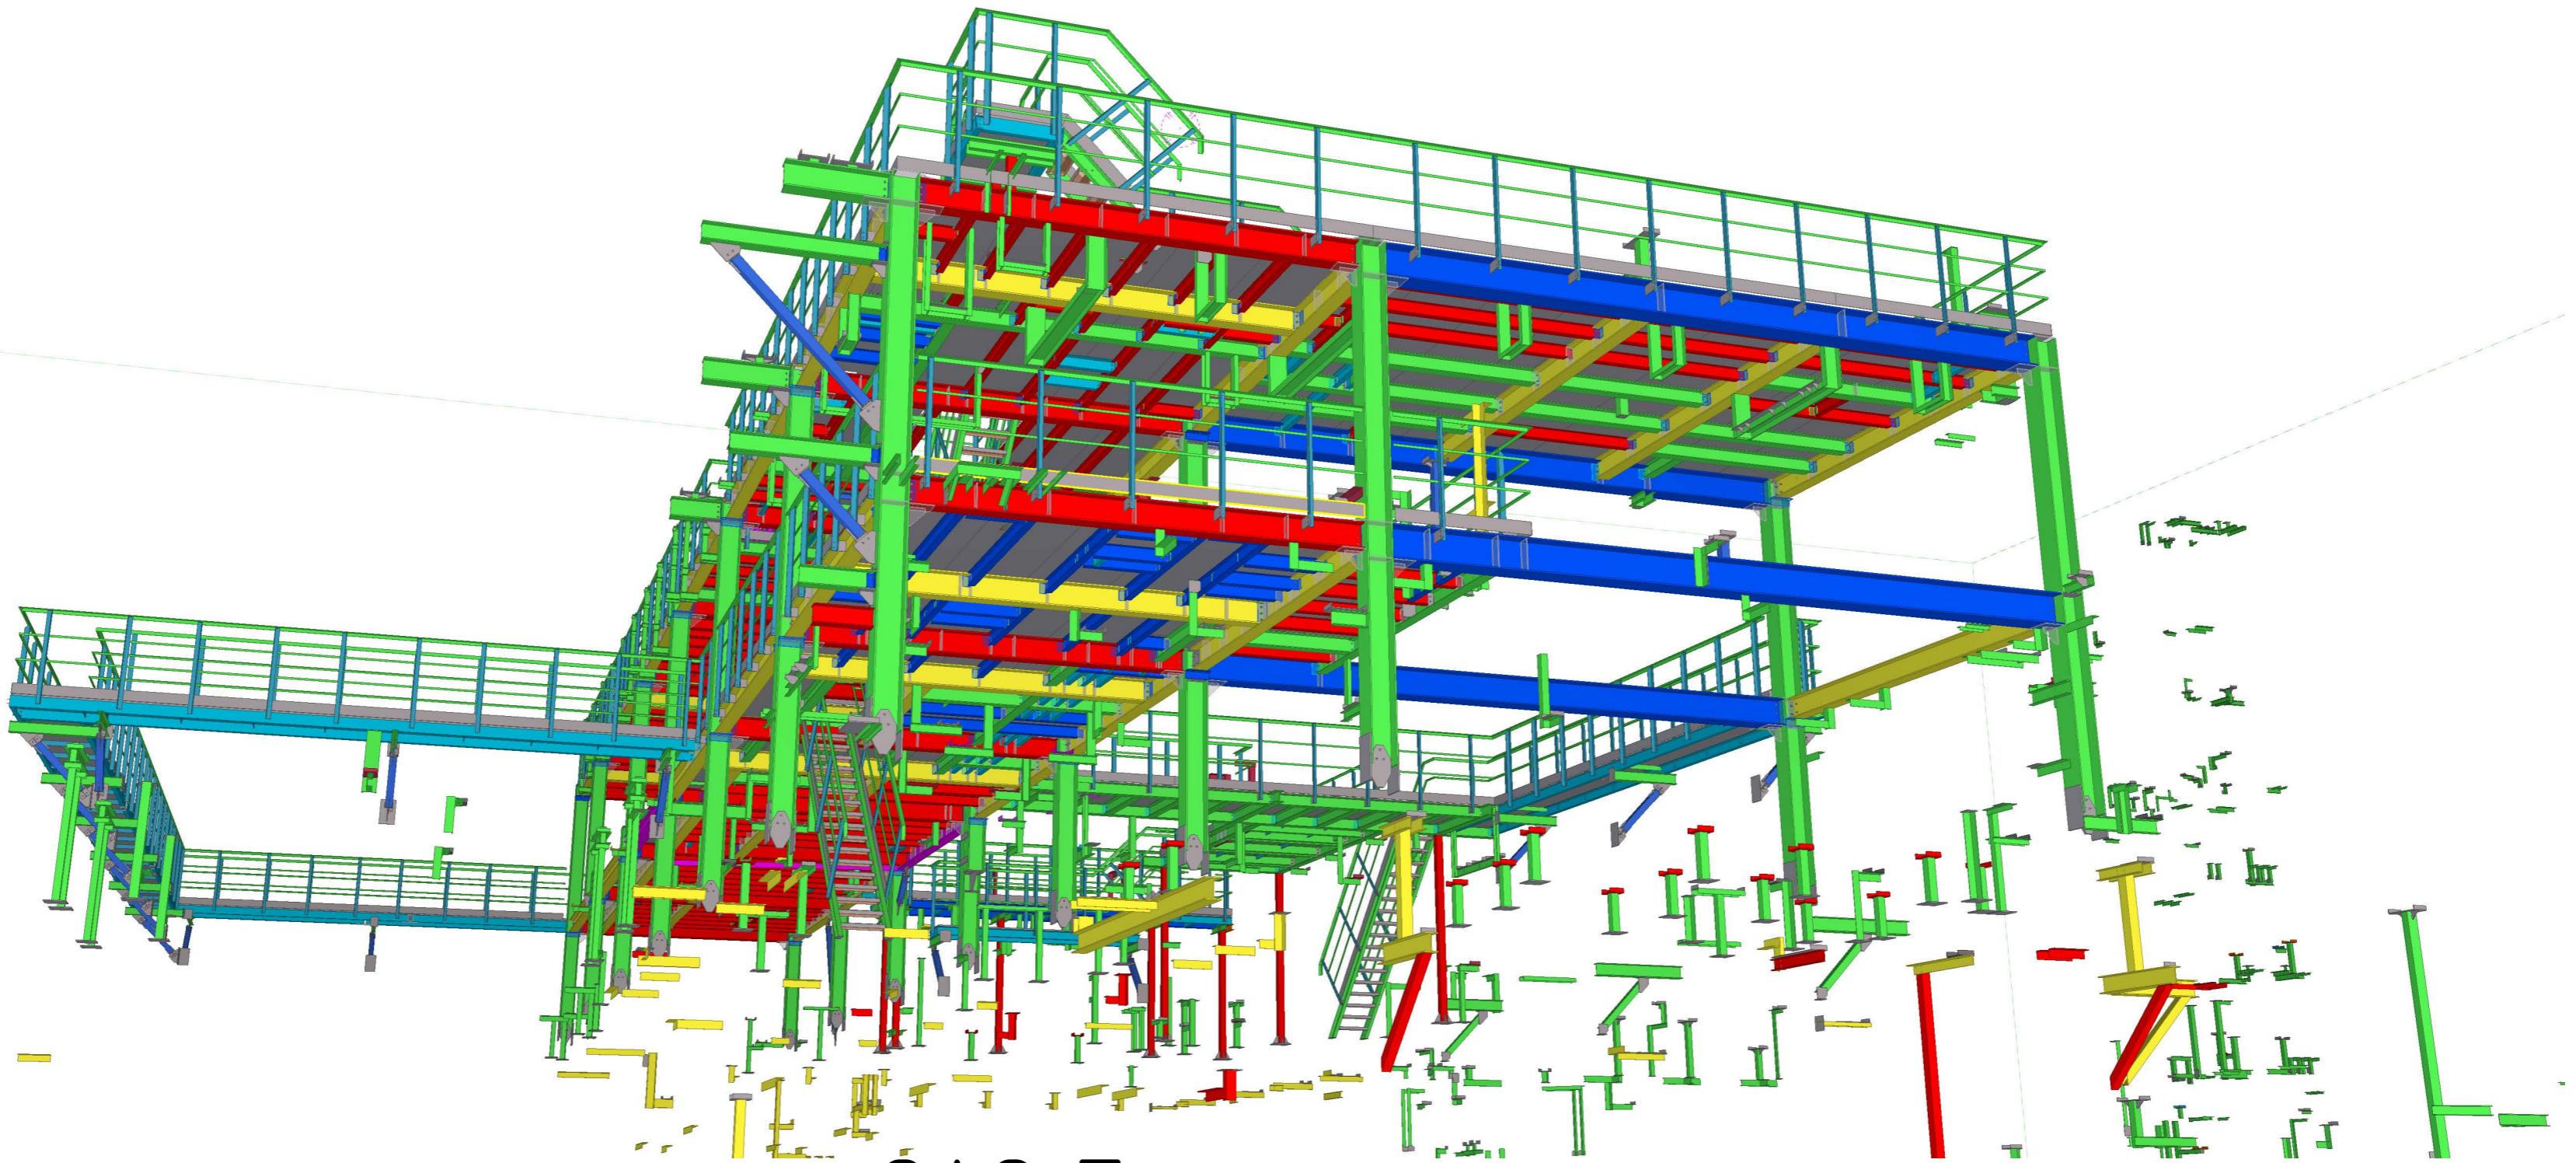

ОАО Татнефть

Комплекс нефтеперерабатывающих и нефтехимических заводов г. Нижнекамск

Установка ЭЛОЧ-АВТ-6 (секция 1102) комбинированной установки 1007. Блок 4

Блок отбензинивающей колонны

Открытая насосная блока отбензинивающей колонны

1967-1007(1102)-04-км5-изм.1-кмд

Конструкции металлические деталировочные

# Раздел 1. Общие данные

Согласовано

Спецификация стали			
Профиль	ГОСТ	Масса, кг	Марка стали
Гнз 80Х80Х4	ГОСТ 30245-2003	270,8	С245
Гнз 80Х80Х5	ГОСТ 30245-2003	344,7	С245
Гнз 100Х100Х5	ГОСТ 30245-2003	1470,7	С245
Гнз 100Х100Х6	ГОСТ 30245-2003	46	С245
Гнз 100Х100Х7	ГОСТ 30245-2003	269,2	С245
Гнз 120Х120Х5	ГОСТ 30245-2003	586	С245
Гнз 120Х120Х6	ГОСТ 30245-2003	178,3	С245
Гнз 180Х180Х5	ГОСТ 30245-2003	30,7	С245
φ18	ГОСТ 5781-82	77,1	С245
И 16 Б2	СТО АСЧМ 20-93	7043,4	С255
И 20 Б1	СТО АСЧМ 20-93	16	С245
И 20 Ш1	СТО АСЧМ 20-93	5585,8	С255
И 30 Ш2	СТО АСЧМ 20-93	22851,2	С255
И 30 К2	СТО АСЧМ 20-93	9207	С255
И 40 Ш2	СТО АСЧМ 20-93	3705,3	С255
Л 50Х5	ГОСТ 8509-93	2005,7	С245
Л 63Х5	ГОСТ 8509-93	2757,2	С245
Л 75Х5	ГОСТ 8509-93	40,6	С245
Л 75Х6	ГОСТ 8509-93	2024,2	С245
Л 90Х7	ГОСТ 8509-93	201,3	С245
Л 100Х7	ГОСТ 8509-93	2739	С245
Л 100Х8	ГОСТ 8509-93	259,8	С245
Л 100Х63Х6	ГОСТ 8510-86	7,4	С245
Л25x25x3	ГОСТ 8509-93	914,4	С245
Л63x63x4	ГОСТ 8509-93	17,4	С245
Л 10 П	ГОСТ 8240-97	12	С245
Л 12	ГОСТ 8240-97	273,4	С245
Л 12 П	ГОСТ 8240-97	1045,7	С245
Л 14	ГОСТ 8240-97	353,8	С245
Л 14 П	ГОСТ 8240-97	0	С245
Л 16	ГОСТ 8240-97	3451,9	С245
Л 16 П	ГОСТ 8240-97	1175,4	С245
Л 18 П	ГОСТ 8240-97	124,3	С245
Л 20 П	ГОСТ 8240-97	164,3	С245
Л 22 П	ГОСТ 8240-97	246,8	С245
Л 24 П	ГОСТ 8240-97	38,4	С245
Лист толщиной 4.0 мм	ГОСТ 19903-74	2491,6	С245
Лист толщиной 6.0 мм	ГОСТ 19903-74	782,6	С245
Лист толщиной 8.0 мм	ГОСТ 19903-74	1042	С245
Лист толщиной 10.0 мм	ГОСТ 19903-74	5140,9	С245
Лист толщиной 12.0 мм	ГОСТ 19903-74	262,3	С245
Лист толщиной 16.0 мм	ГОСТ 19903-74	734,3	С245
Лист толщиной 12.0 мм	ГОСТ 19903-74	284,9	С255
Лист толщиной 30.0 мм	ГОСТ 19903-74	267,3	SP34x38/30x3 Ступень
Лист толщиной 30.0 мм	ГОСТ 19903-74	13812,2	SP34x38/30x3 Настял
<b>Итого:</b>		<b>94353,3</b>	<b>кг</b>

Инв. № подл. Подп. и дата Взам. инв. №

1967-1007(1102)-04-КМ5-изм.1-КМД

ОАО "Татнефть"  
Комплекс нефтеперерабатывающих и  
нефтехимических заводов г. НижнекамскУстановка ЭЛОЧ-АВ1-6 (секция 1102)  
комбинированной установки 1007. Блок 4  
блок отбензинивающей колонны  
Открытая насосная блока отбензинивающей колонны

Стадия Р 1.1

ООО ПТЦ  
"ЛУКАРИНВЕСТ"

Спецификация стали

Ведомость метизов									
Поз.	Наименование	ГОСТ, ТУ	Кол-во, шт <sup>*</sup>	Кол-во, бзз запаса	Кол-во, шт для расч	Масса, для расч	Масса, кг	масса 1шт	Примечания
1	Болт М 12-6gx25.58	ГОСТ 7798-70	11	10	1000.00	36.86	0.41	0.0369	Лестницы
2	Болт М 12-6gx35.58	ГОСТ 7798-70	21	19	1000.00	45.34	0.95	0.0453	Лестницы
3	Болт М 12-6gx40.58	ГОСТ 7798-70	664	603	1000.00	49.78	33.05	0.0498	Лестницы
4	Болт М 12-6gx45.58	ГОСТ 7798-70	355	322	1000.00	54.22	19.25	0.0542	Лестницы
5	Болт М 12-6gx50.58	ГОСТ 7798-70	11	10	1000.00	58.67	0.65	0.0587	Лестницы
6	Болт М 12-6gx55.58	ГОСТ 7798-70	2	1	1000.00	63.11	0.13	0.0631	Лестницы
7	Болт М 12-6gx100.58	ГОСТ 7798-70	3	2	1000.00	103.1	0.31	0.1031	Лестницы
8	Болт М 16-6gx55.58	ГОСТ 7798-70	594	540	1000.00	121.5	72.17	0.1215	Б5 с Б5, Б2 с Б4
9	Болт М 16-6gx60.58	ГОСТ 7798-70	1030	936	1000.00	129.4	133.28	0.1294	Б4 и Б6
10	Болт М 20-6gx55.58	ГОСТ 7798-70	33	30	1000.00	203.7	6.72	0.2037	СГ22 и д
11	Болт М 20-6gx60.58	ГОСТ 7798-70	269	244	1000.00	216	58.10	0.2160	К1 и Б2
12	Болт М 20-6gx70.58	ГОСТ 7798-70	244	221	1000.00	240.7	58.73	0.2407	Б6 с К1, Б7 с К1
13	Болт М 20-6gx75.58	ГОСТ 7798-70	22	20	1000.00	253	5.57	0.2530	Колонна крепится на Б6 и Б7
14	Болт М 20-6gx80.58	ГОСТ 7798-70	53	48	1000.00	265	14.05	0.2650	Монтажный стык колонн
Всего по группе:					1000.00		403.36	0	
15	Гайка М 12-6H5	ГОСТ 5915-70	2117	1924	1000.00	15.67	33.17	0.0157	
16	Гайка М 16-6H5	ГОСТ 5915-70	3248	2952	1000.00	37.61	122.16	0.0376	
17	Гайка М 20-6H5	ГОСТ 5915-70	1239	1126	1000.00	7144	88.51	0.0714	
Всего по группе:					1000.00		155.33	0	
18	Шайба 12.01	ГОСТ 11371-78*	2128	1934	1000.00	6.67	14.19	0.0067	
19	Шайба 16.01	ГОСТ 11371-78*	3248	2952	1000.00	11.30	36.70	0.0113	
20	Шайба 20.01	ГОСТ 11371-78*	1239	1126	1000.00	22.90	28.37	0.0229	
Всего по группе:							79.27		
21	Анкер HST-R M10x130/50	Каталог "HILTI"	32						Масса не указывается
ВСЕГО:							637.96		
*Примечание: учтен запас по количеству болтов 10%. Состав пакета 1 болт, 2 гайки, 2 шайбы.									

Согласовано

Инв. № подл.	Подп. и дата	Взам. инв. №

1967-1007(1102)-04-КМ5-изм.1-КМД

ОАО "Татнефть"  
Комплекс нефтеперерабатывающих и  
нефтехимических заводов г. Нижнекамск

Установка ЭЛОУ-АВ1-6 (секция 1102)  
комбинированной установки 1007 блок 4  
блок отбензинивающей колонны  
Открытая насосная блока отбензинивающей колонны

Стадия      Лист      Листов

P      1.2

Ведомость метизов

ООО ПТЦ  
"ЛУКАРИНВЕСТ"



















Техническая спецификация металла						
Наименование профиля, ГОСТ, ТУ	Наименование или марка металла, ГОСТ 27772-88	Номер или размеры профиля, мм	Общая масса металла по КМД, кг	Кол-во, шт	Длина профиля, м	Примечание
1	2	3	5			6
Двутавр стальной горячекатаный с параллельными гранями полок СТО АСЧМ 20-93	C245	И 20 Б1	16			
<b>Всего профилей</b>			16			
Двутавр стальной горячекатаный с параллельными гранями полок СТО АСЧМ 20-93	C255	И 16 Б2 И 30 К2 И 40 Ш2 И 30 Ш2 И 20 Ш1	7043.4 9207 3705.3 22851.2 5585.8			
<b>Всего профилей</b>			48392.7			
Профили зипучие квадратные загнутые сборные ГОСТ 30245-2003	C245	Гнз 80x80x4 Гнз 80x80x5 Гнз 100x100x5 Гнз 100x100x6 Гнз 100x100x7 Гнз 120x120x5 Гнз 120x120x6 Гнз 180x180x5	270,8 344,7 1470,7 46 269,2 586 178,3 30,7			
<b>Всего профилей</b>			3196,4			
Узелки стальные горячекатаные ГОСТ 8509-93	C245	L 63x5 L 75x5 L 75x6 L 90x7 L 100x7 L 100x8 L 25x3 L50x5 L 63x4	2757,2 40,6 2024,2 2013 2739 259,8 914,4 2005,7 17,4			
<b>Всего профилей</b>			10959,6			
Узелки неравнополочные стальные ГОСТ 8510-86	C245	L 100x63x6	7,4			
<b>Всего профилей</b>			7,4			
Швеллеры стальные горячекатаные ГОСТ 8240-97	C245	I 10 П I 12 I 12 П I 14 П I 16 I 16 П I 18 П I 20 П I 22 П I 24 П	12 273,4 1045,7 353,8 3451,9 1175,4 124,3 164,3 246,8 38,4			
<b>Всего профилей</b>			6886			
Сталь листовая горячекатаная ГОСТ 19903-74*	C245	Лист толщиной 4,0 мм Лист толщиной 6,0 мм Лист толщиной 8,0 мм Лист толщиной 10,0 мм Лист толщиной 12,0 мм Лист толщиной 16,0 мм	2491,6 782,6 1042 5140,9 262,3 734,3			
<b>Всего профилей</b>			10453,7			
Сталь листовая горячекатаная ГОСТ 19903-74*	C255	Лист толщиной 12,0 мм	284,9			
<b>Всего профилей</b>			284,9			
Сборной решетчатый настил СП СТО 23083253-004-2011	СтЭпс	СП 34x38/30x3.Лп	13812,2			
<b>Всего профилей</b>			14079,5			
Сталь круглая ГОСТ 2590-88	C245	Ф18(А 1)	77,1			
<b>Всего профилей</b>			77,1			
<b>Всего масса металла</b>			94353,3			
<b>Площадь покраски</b>			3512,7 м <sup>2</sup>			

1967-1007(1102)-04-КМ5-изм.1-КМД

ОАО "Татнефть"  
Комплекс нефтеперерабатывающих и  
нефтехимических заводов г. Нижнекамск

Установка ЭЛУ-АВТ-6 (секция 1102)  
комбинированной установки 1007, блок 4  
блок отбензинивающей колонны  
Открытая насосная блока отбензинивающей колонны

Стадия      Лист      Листов

P      112

Спецификация стали

ООО ПТЦ  
"ЛУКАРИНВЕСТ"

Формат А4

Инв. № подп.      Подп. и дата      Взам. инв. №

Согласовано

**Спецификация стали**

Профиль	Стандарт	Материал	Вес общего по КМ(kz)	Вес общего по КМ(kz)	Увеличение + (kz)	Примечание
Гнз 80Х80Х4	ГОСТ 30245-2003	С245	270,8	370	-99,2	
Гнз 80Х80Х5	ГОСТ 30245-2003	С245	344,7	250	94,7	Трубы разработаны согласно
Гнз 100Х100Х5	ГОСТ 30245-2003	С245	1470,7	1515	-44,3	
Гнз 100Х100Х6	ГОСТ 30245-2003	С245	46	50	-4	Трубы разработаны согласно
Гнз 100Х100Х7	ГОСТ 30245-2003	С245	269,2	310	-40,8	
Гнз 120Х120Х5	ГОСТ 30245-2003	С245	586	690	-104	
Гнз 120Х120Х6	ГОСТ 30245-2003	С245	178,3	130	48,3	Трубы разработаны согласно
Гнз 180Х180Х5	ГОСТ 30245-2003	С245	30,7	30	0,7	
φ18	ГОСТ 5781-82	С245	77,1	отсутствует	77,1	Круж не учтен в КМ
И 16 Б2	СТО АСЧМ 20-93	С255	7043,4	7170	-126,6	
И 20 Б1	СТО АСЧМ 20-93	С245	16	отсутствует	16	Не учтен в КМ
И 20 Ш1	СТО АСЧМ 20-93	С255	5585,8	5040	545,8	Разработано согласно КМ
И 30 Ш2	СТО АСЧМ 20-93	С255	22851,2	24010	-1158,8	
И 30 К2	СТО АСЧМ 20-93	С255	9207	8804	403	Разработано согласно КМ
И 40 Ш2	СТО АСЧМ 20-93	С255	3705,3	3720	-14,7	
L 50Х5	ГОСТ 8509-93	С245	2005,7	1670	335,7	Разработано согласно КМ
L 63Х5	ГОСТ 8509-93	С245	2757,2	3390	-632,8	
L 75Х5	ГОСТ 8509-93	С245	40,6	10	30,6	Разработано согласно КМ
L 75Х6	ГОСТ 8509-93	С245	2024,2	1430	594,2	Стойки ограждений разработаны согласно КМ
L 90Х7	ГОСТ 8509-93	С245	2013	206	-4,7	
L 100Х7	ГОСТ 8509-93	С245	2739	2600	139	
L 100Х8	ГОСТ 8509-93	С245	259,8	305	-45,2	
L 100Х63Х6	ГОСТ 8510-86	С245	7,4	10	-2,6	
L25x25x3	ГОСТ 8509-93	С245	914,4	890	24,4	
L63x63x4	ГОСТ 8509-93	С245	17,4	отсутствует	17,4	Не учтен в КМ
I 10 П	ГОСТ 8240-97	С245	12	12	0	
I 12	ГОСТ 8240-97	С245	273,4	340	-66,6	
I 12 П	ГОСТ 8240-97	С245	1045,7	815	230,7	Разработано согласно КМ
I 14	ГОСТ 8240-97	С245	353,8	351	2,8	
I 14 П	ГОСТ 8240-97	С245	0	30	-30	
I 16	ГОСТ 8240-97	С245	3451,9	3700	-248,1	
I 16 П	ГОСТ 8240-97	С245	1175,4	370	805,4	Разработано согласно КМ
I 18 П	ГОСТ 8240-97	С245	124,3	140	-15,7	
I 20 П	ГОСТ 8240-97	С245	164,3	153	11,3	
I 22 П	ГОСТ 8240-97	С245	246,8	250	-3,2	
I 24 П	ГОСТ 8240-97	С245	38,4	40	-1,6	
Лист толщиной 40 мм	ГОСТ 19903-74	С245	2491,6	2370	121,6	
Лист толщиной 60 мм	ГОСТ 19903-74	С245	782,6	1610	-827,4	
Лист толщиной 80 мм	ГОСТ 19903-74	С245	1042	788	254	
Лист толщиной 100 мм	ГОСТ 19903-74	С245	5140,9	3371	1769,9	лист разработан согласно КМ
Лист толщиной 120 мм	ГОСТ 19903-74	С245	262,3	632	-369,7	
Лист толщиной 160 мм	ГОСТ 19903-74	С245	734,3	713	21,3	
Лист толщиной 120 мм	ГОСТ 19903-74	С255	284,9	отсутствует	284,9	Присутствует на узлах КМ но не учтен в ведомостях
Лист толщиной 300 мм	ГОСТ 19903-74	SP34x38/30x3 Ступень	267,3	отсутствует	267,3	Не учтен в КМ
Лист толщиной 300 мм	ГОСТ 19903-74	SP34x38/30x3 Наспил	13812,2	отсутствует	13812,2	Не учтен в КМ
Всего масса металла:			94353,3	78285	16068,3	
Сварные швы 1%:			574,3	0	574,3	
Метизы:			1871,6	0	1871,6	
Всего:			96799,2	78285	18514,2	

**1967-1007(1102)-04-км5-изм.1-кмд**

**ОАО "Татнефть"  
Комплекс нефтеперерабатывающих и  
нефтехимических заводов г. Нижнекамск**

Установка ЭЛОУ-АВТ-6 (секция 1102)  
комбинированной установки 1007, блок 4  
блок отбензинивающей колонны  
Открытая насосная блока отбензинивающей колонны

**Стадия**    **Лист**    **Листов**  
**P**            **1.13**

**Спецификация стали**

**ООО ПТЦ  
"ЛУКАРИНвест"**


**Формат А4**

<b>Инв. № подл.</b>	<b>Подл. и дата</b>
	<b>Взам. инв. №</b>

**Согласовано**


## Раздел 2. Схемы расположения элементов

Схема расположения колонн, стоек на отм. +7,200 и кронштейнов

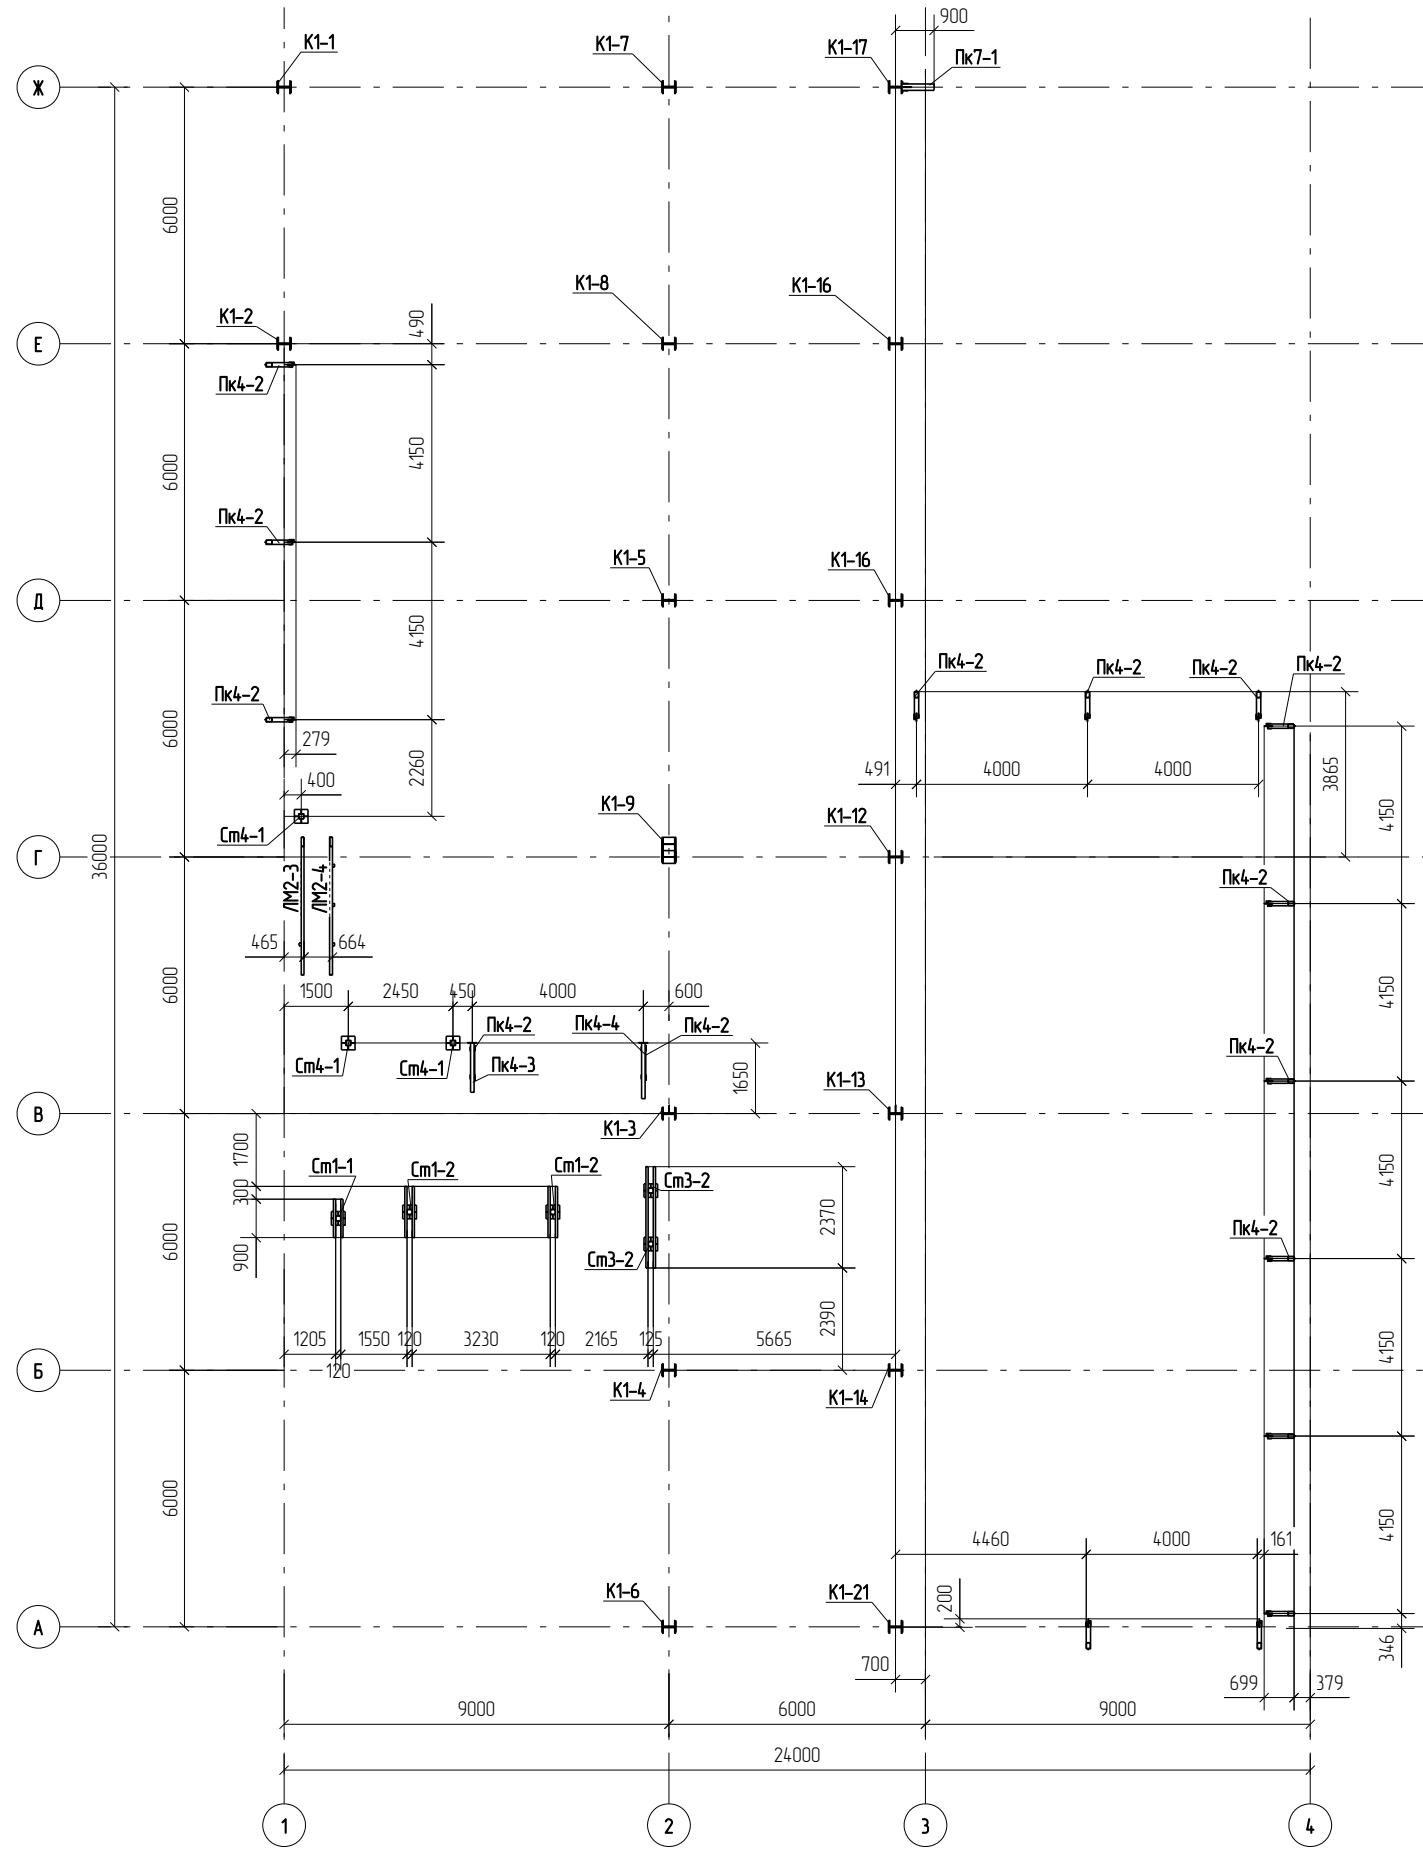


1967-1007(1102)-04-КМБ-изм.1-КМД					
ОАО "Татнефть" Комплексный нефтеперерабатывающих и нефтехимических заводов г. Нижнекамск					
Изм.	Кол.уч.	Лист	Нр.док.	Подп.	Дата
Разработал	Исаев И.В.				
Проверил	Павлов П.П.				
Установка ЭЛОУ-АВТ-6 (секция 1102) комбинированной установки 1007 блок 4 блок отвешивающей колонны. Открытая насосная блока отвешивающей колонны					
Схема расположения стоек и колонн на отметке +7,200					
Страница	Лист	Листов			
P	2.1				

Схема расположения металлоконструкций на отм. +14,100

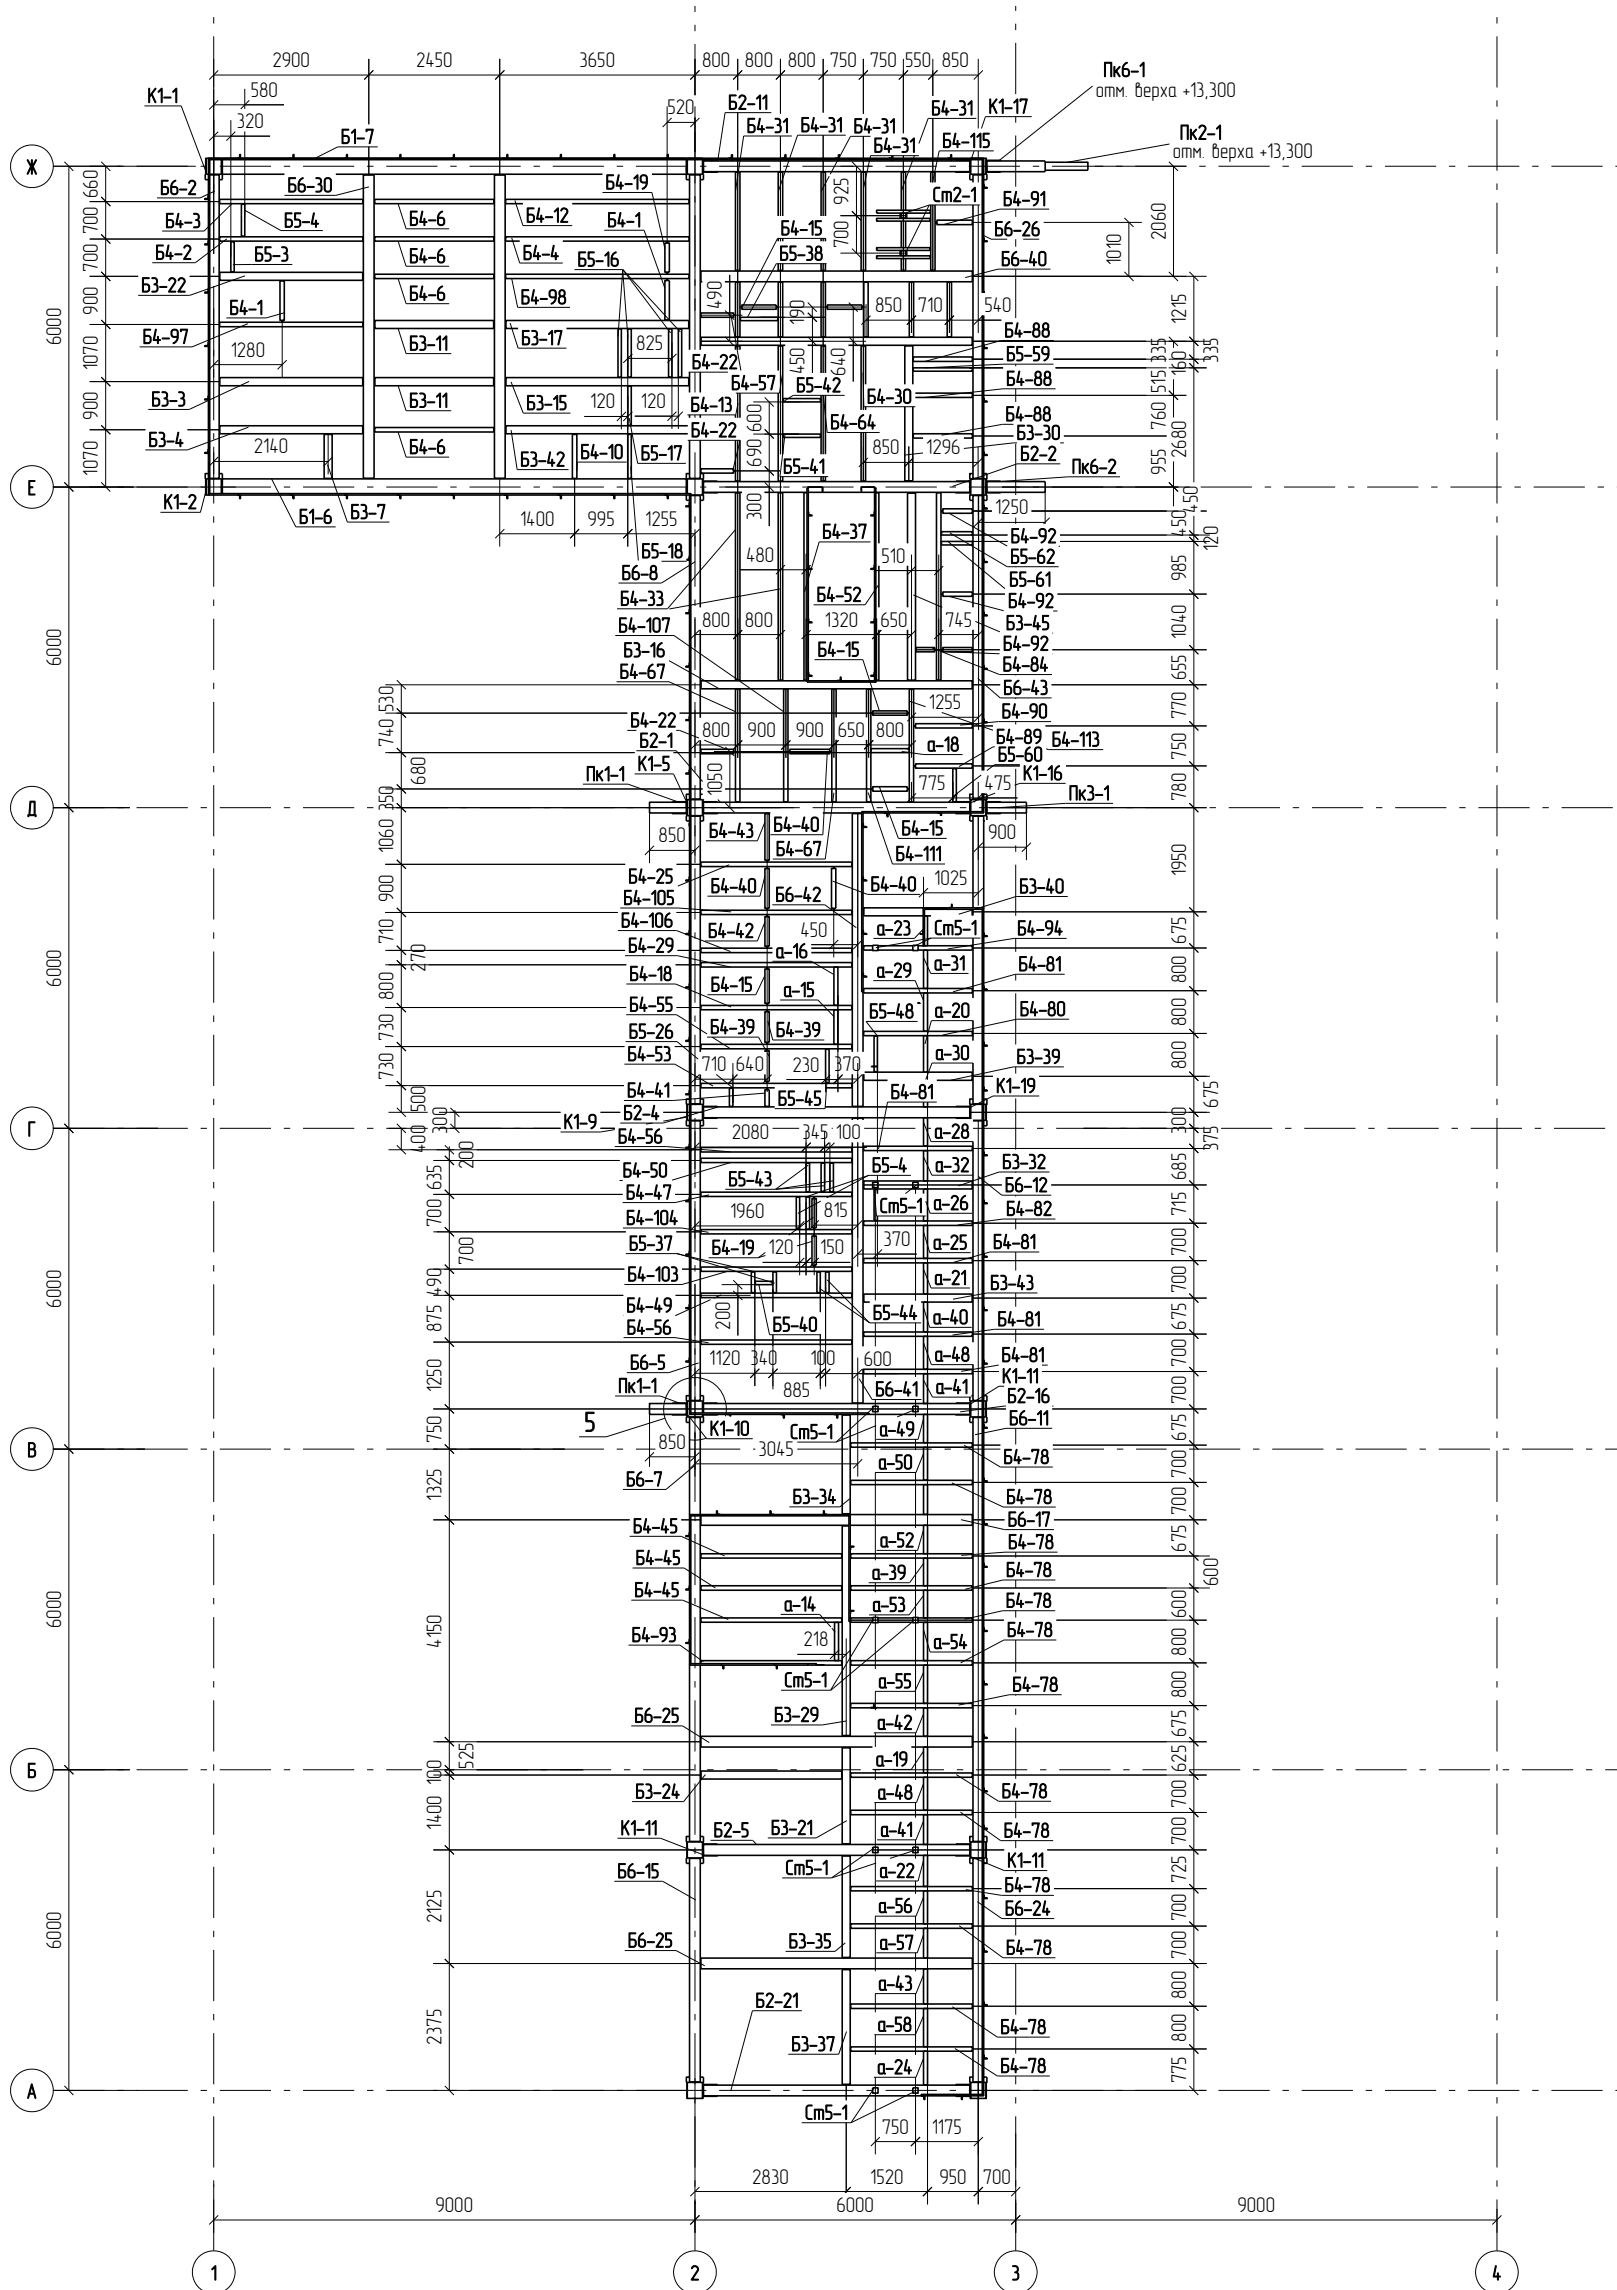


										1967-1007/1102/04-КМБ-ИЗМ.1-КМД
Изм.	Колич.	Лист	№ док.	Подп.	Дата	ОАО "Татнефть" Комплексный нефтеперерабатывающих и нефтехимических заводов г. Нижнекамск				
Разработал	Исаев И.В.					Установка ЭЛОУ-АВТ-6 (секция 1102) комбинированной установки 1007 Блок 4 блок отбензинивающей колонны Открытая насосная блока отбензинивающей колонны	Стадия	Лист	Листов	
Проверил	Павлов П.П.						P	2,3		
						Схема расположения металлоконструкций на отметке +14,100	000 ПЦ "ЛУКАРНІВЕСТ"			

Схема расположения площадки на отм. +14,130

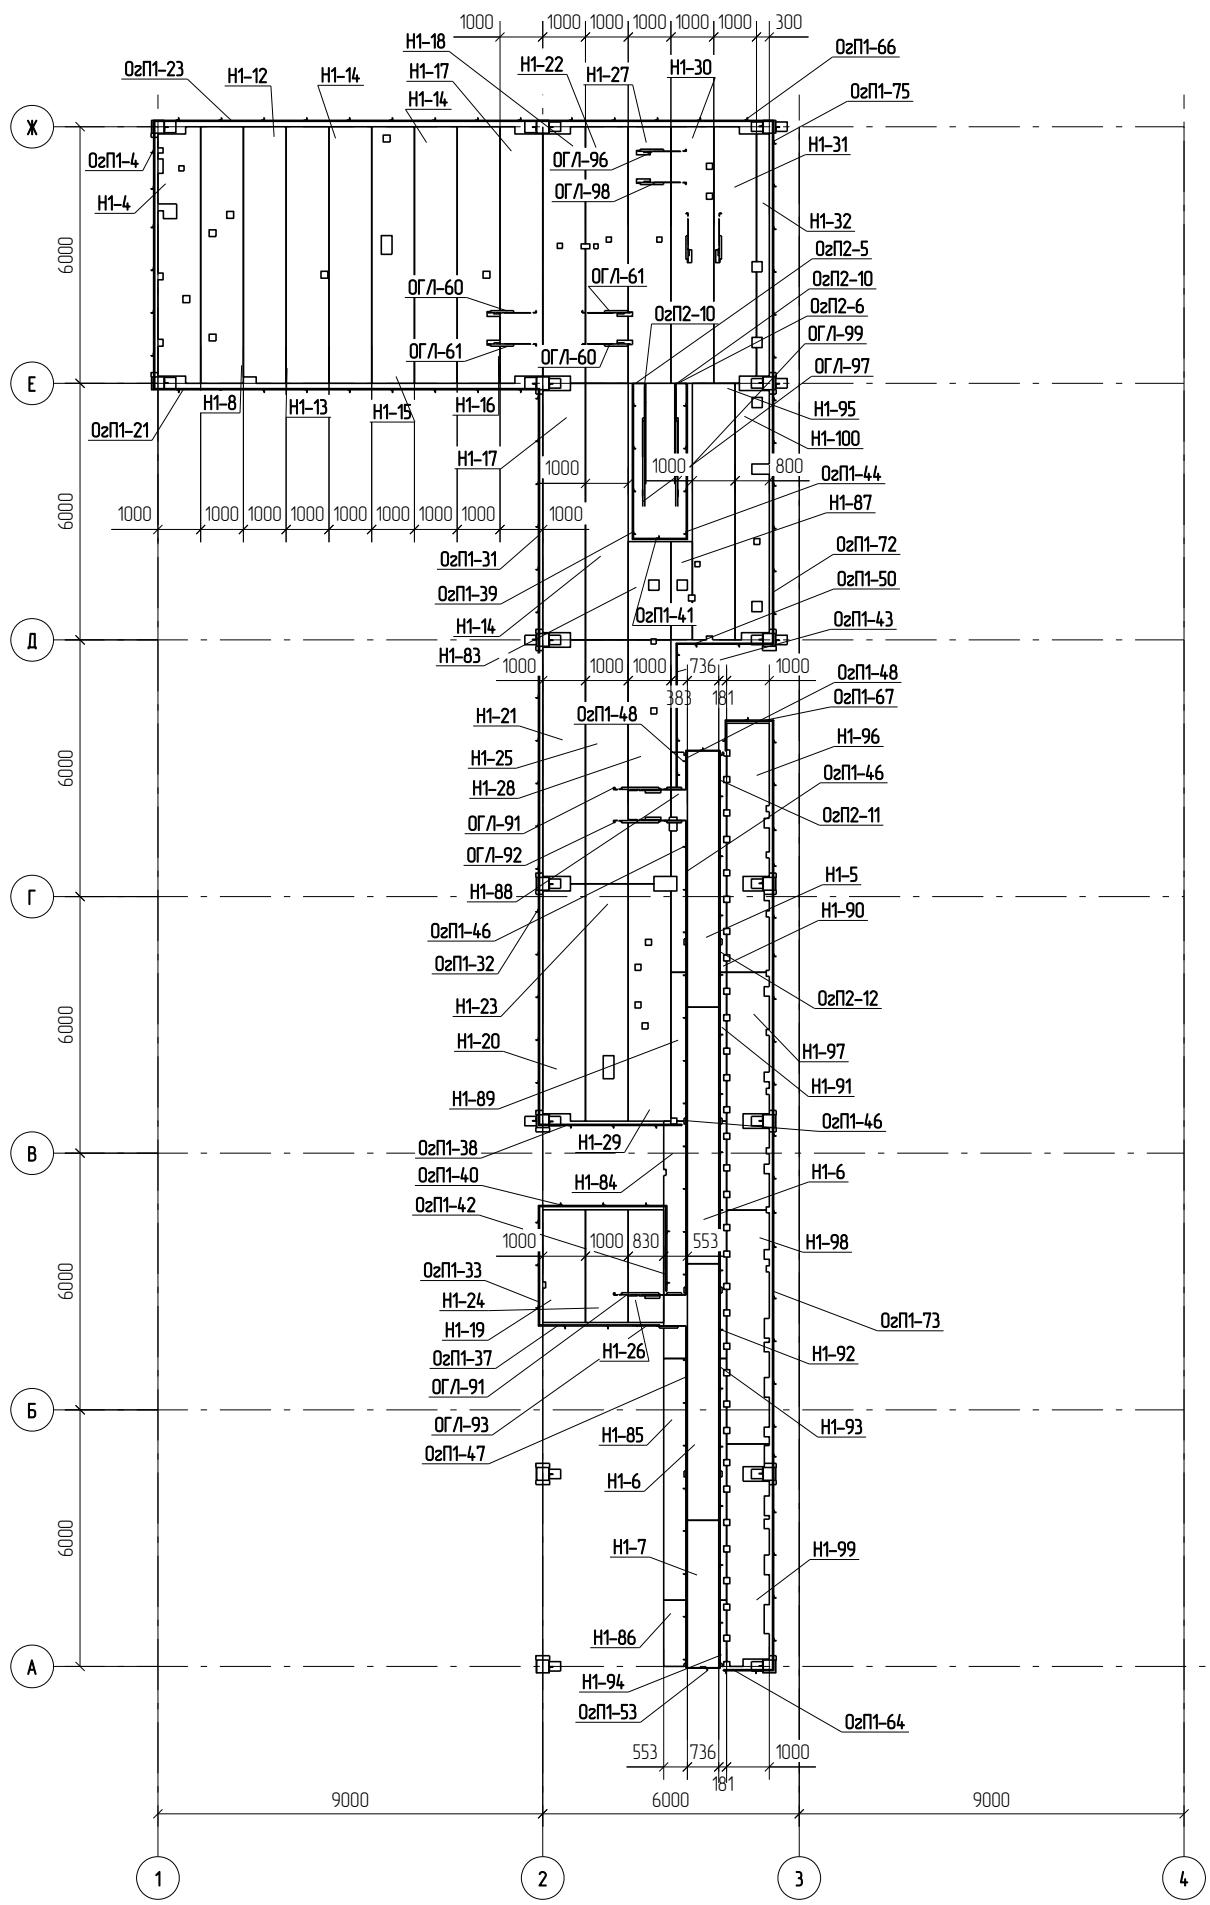

1967-1007(1102)-04-КМБ-ИЭМ-1-КМД				
ОАО "Татнефть" Комплексный нефтеперерабатывающих и нефтехимических заводов г. Нижнекамск				
Изм.	Кол.уч	Лист	№док.	Подп.
Разработал	Исаев И.В.			
Проверил	Павлов П.П.			
Установка ЭЛОУ-АВТ-6 (секция 1102) комбинированной установки 1007 блок 4 блок отвешивающей колонны. Открытая насосная блока отвешивающей колонны				
Схема расположения площадки на отметке +14,130				
Страница / Лист / Листов				
	R	24		
ООО ПЦ "ЛУКАРИНВЕСТ"				


Схема расположения площадки на отм. 10,850

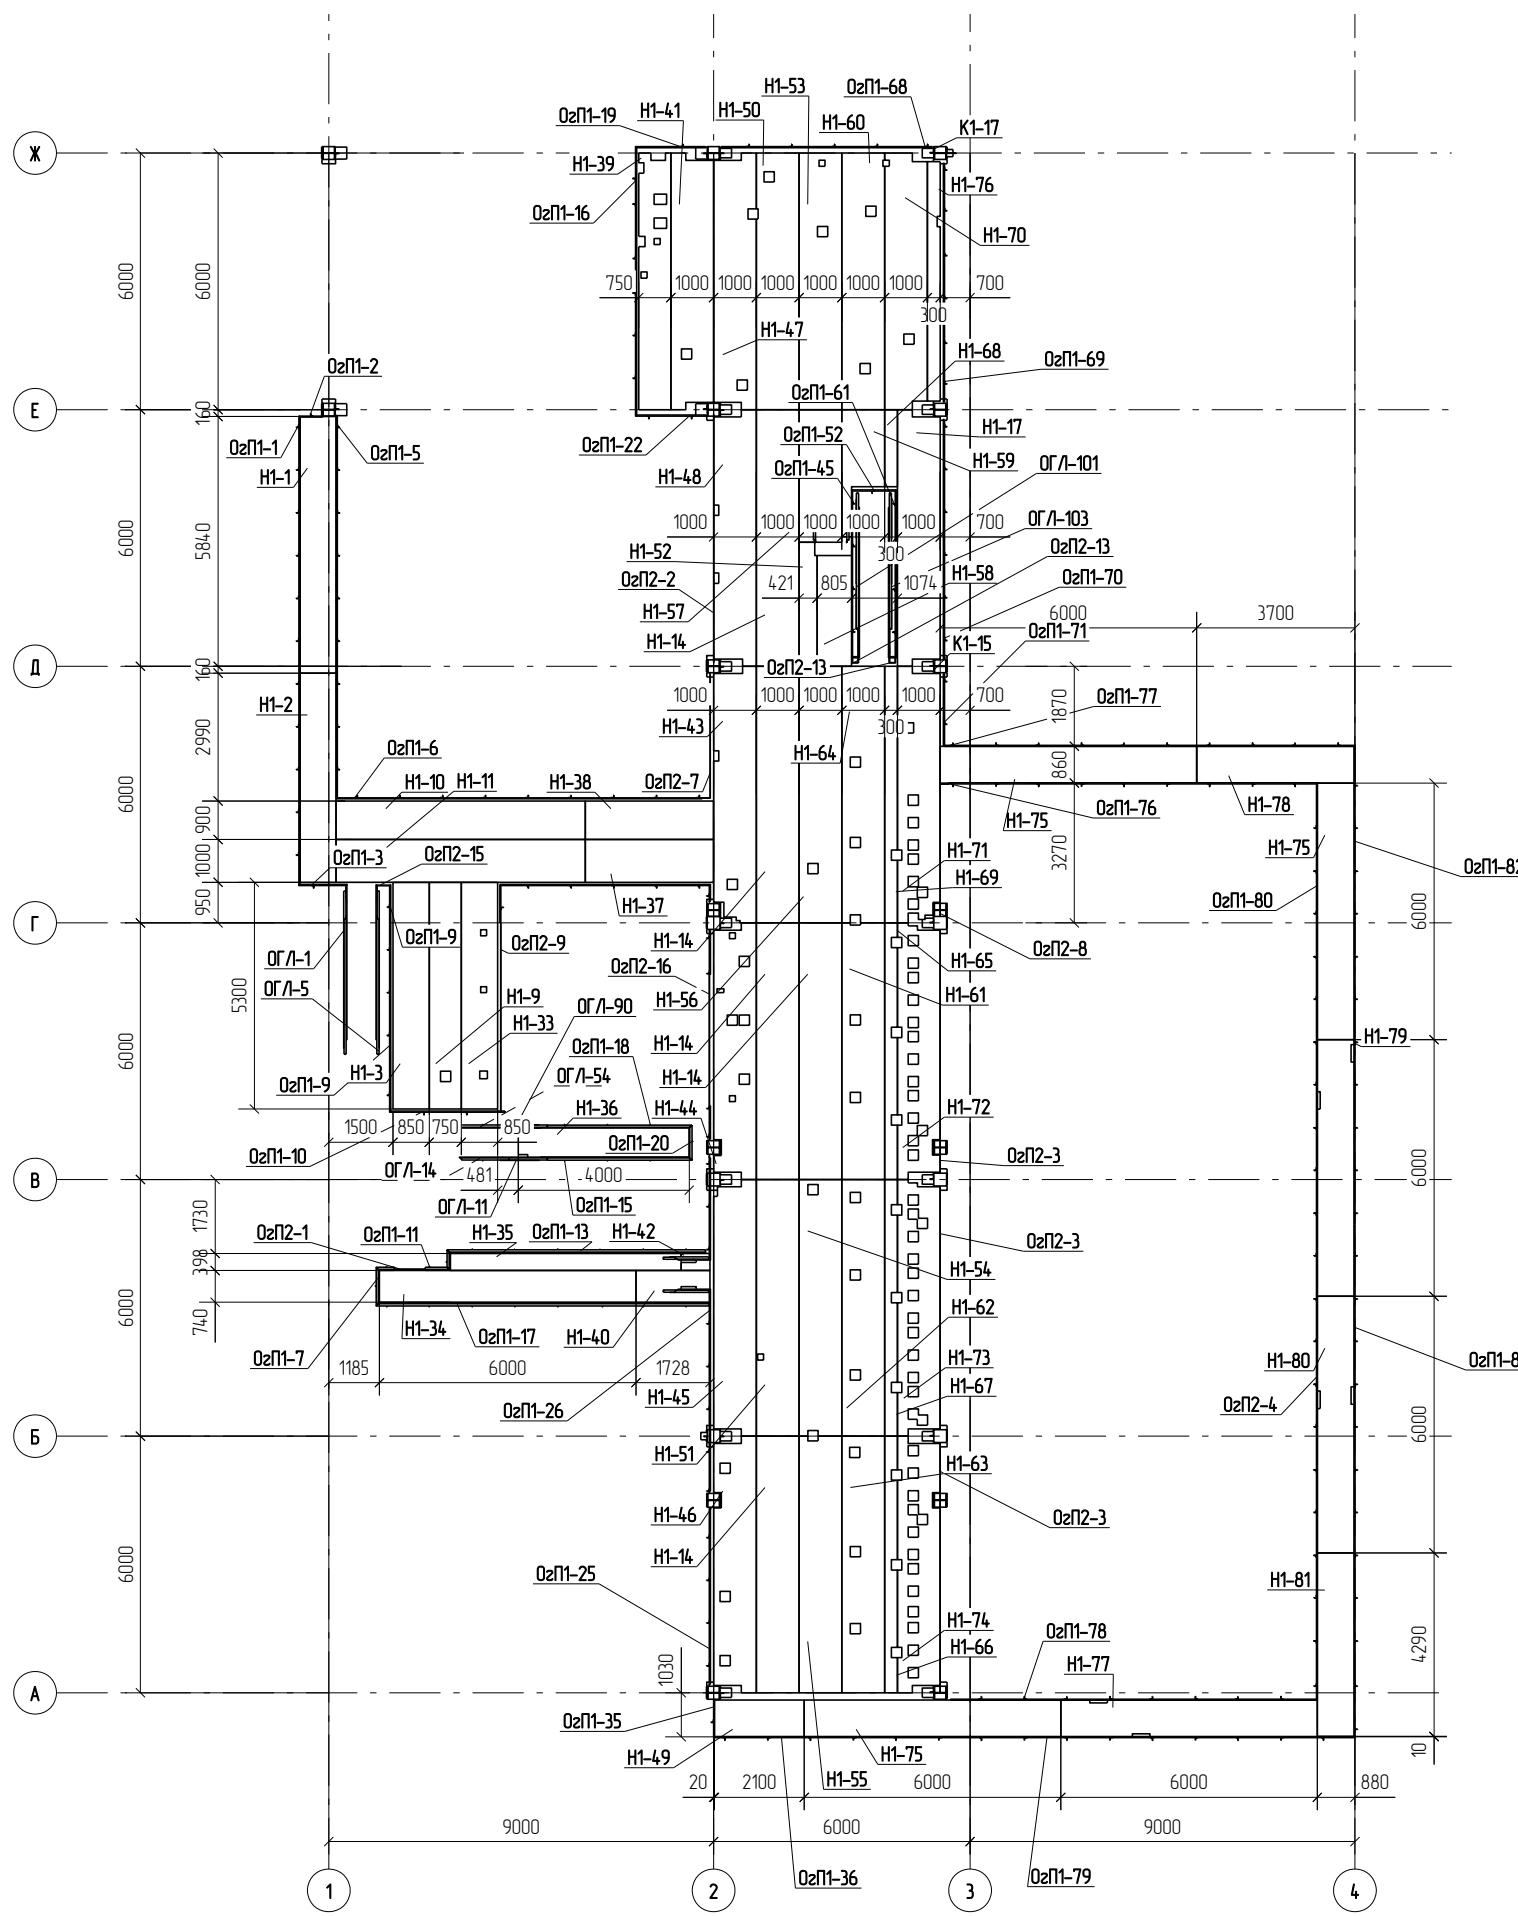


1967-1007(1102)-04-кмб-изм 1-кмб					
ОАО "Татнефть" Комплексный нефтеперерабатывающих и нефтехимических заводов г. Нижнекамск					
Изм.	Кол.уч	Лист	№док	Подп.	Дата
Разработал	Исаев И.В.				
Проверил	Павлов П.П.				
Установка ЭЛОУ-АВТ-6 (секция 1102) комбинированной установки 1007 блок 4 блок отвеницификации колонны. Открытая насосная блока отвеницификации колонны					
Схема расположения площадки на отметке +10,850					
Страница	Лист	Листов			
P	25				

ООО ПТЦ  
"ЛУКАРИНВЕСТ"


Разрез 1-1

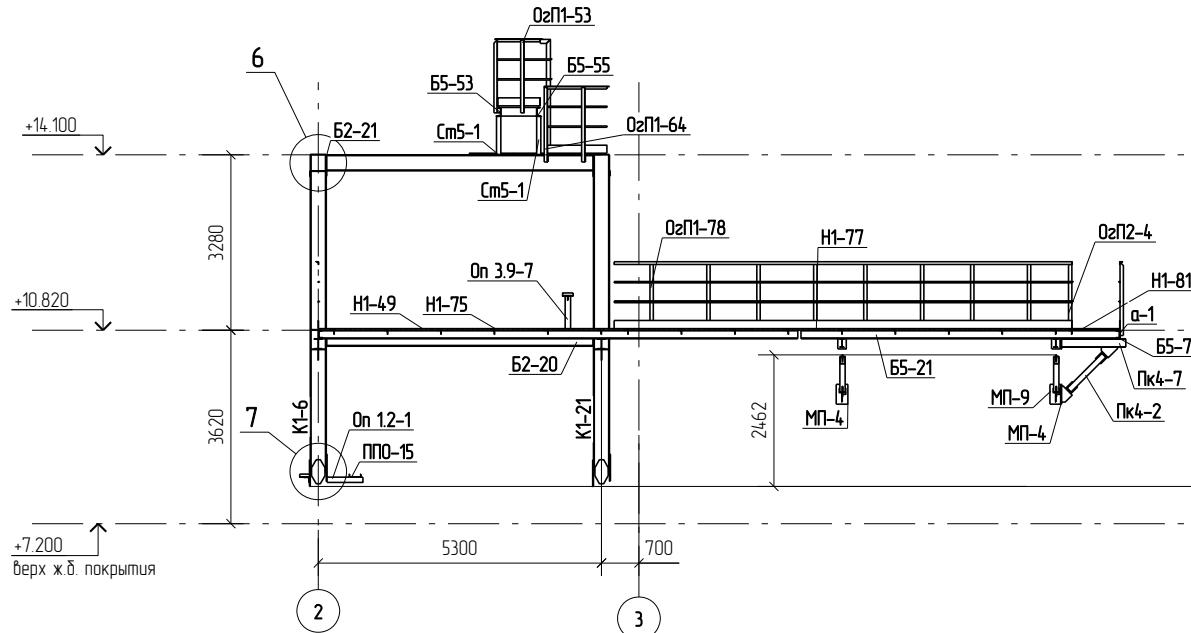


Разрез 2-2

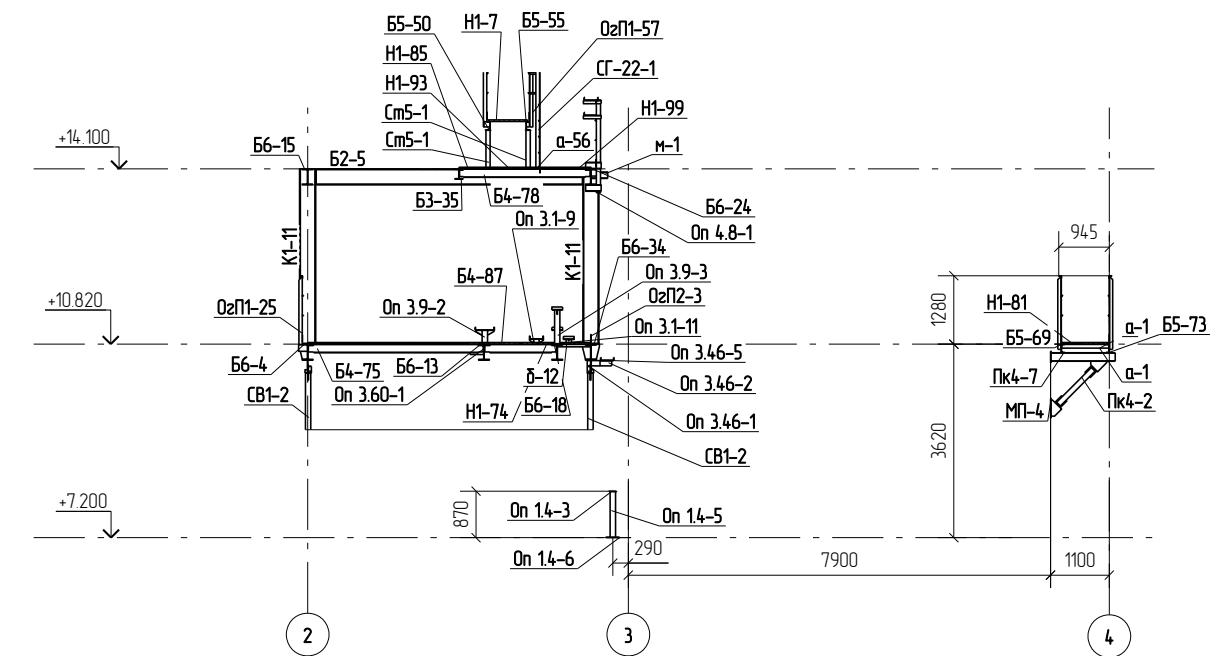

Разрез 3-3

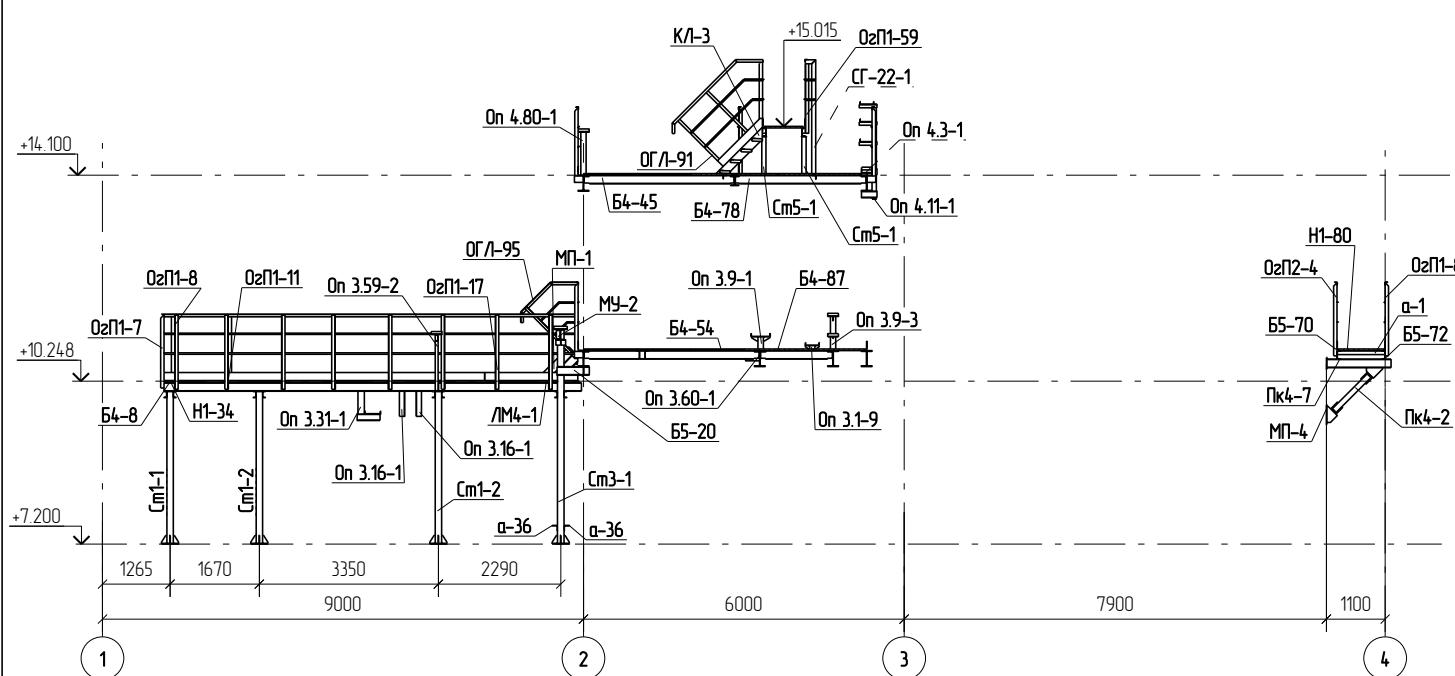

Разрез 4-4

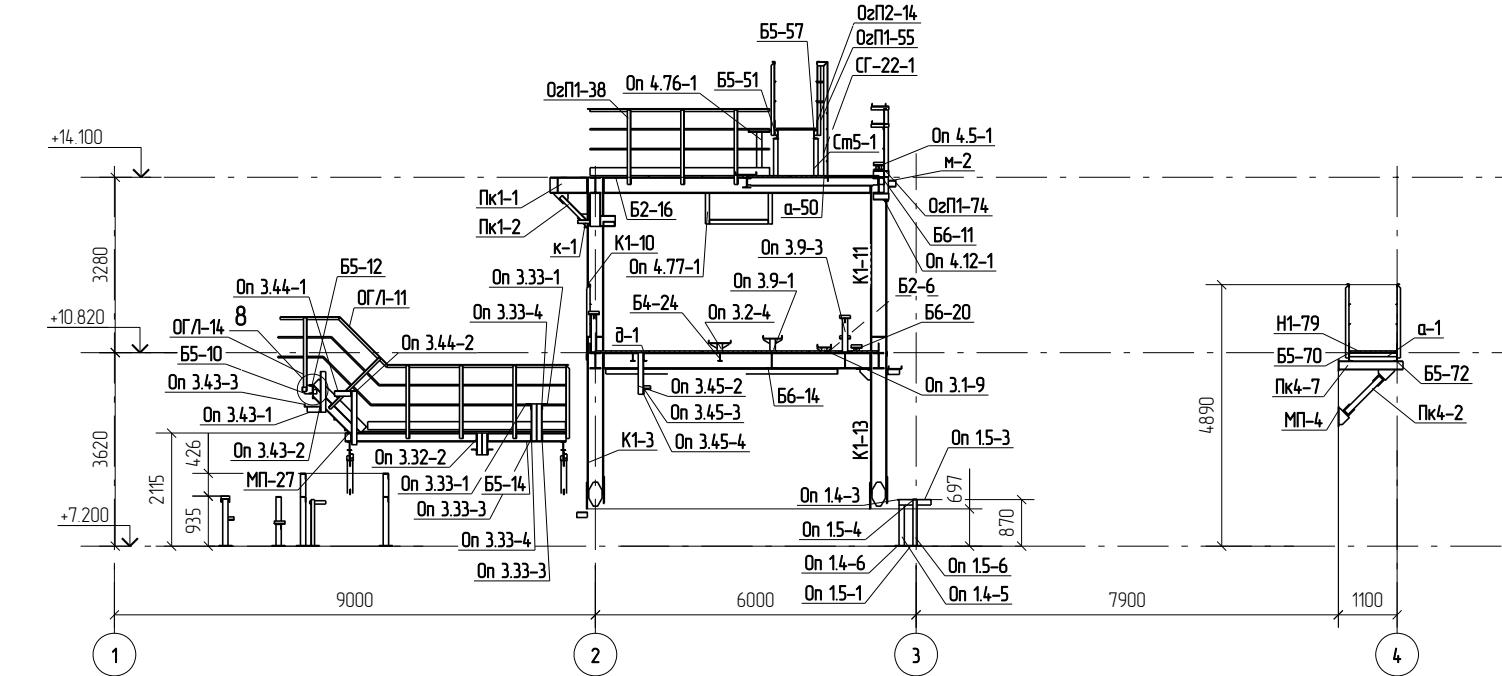


1967-1007(1102)-04-КМБ-ИЭМ 1-КМД

ОАО "Татнефть"  
Комплексный нефтеперерабатывающих и  
нефтехимических заводов г. Нижнекамск

Изм.	Кол.уч	Лист	№док.	Подп.	Дата	Страница	Лист	Листов
Разработал	Исаев И.В.					P	26	
Проверил	Павлов П.П.							
Установка ЭЛОУ-АВТ-6 (секция 1102) камбанированной установки 1007 блок 4 блок отвеницифющей колонны. Открытая насосная блока отвеницифющей колонны						Разрезы 1-4		
Разрезы 1-4						000 ПЦ "ЛУКАРИНВЕСТ"		

# Раздел 3.

## Чзловые решения

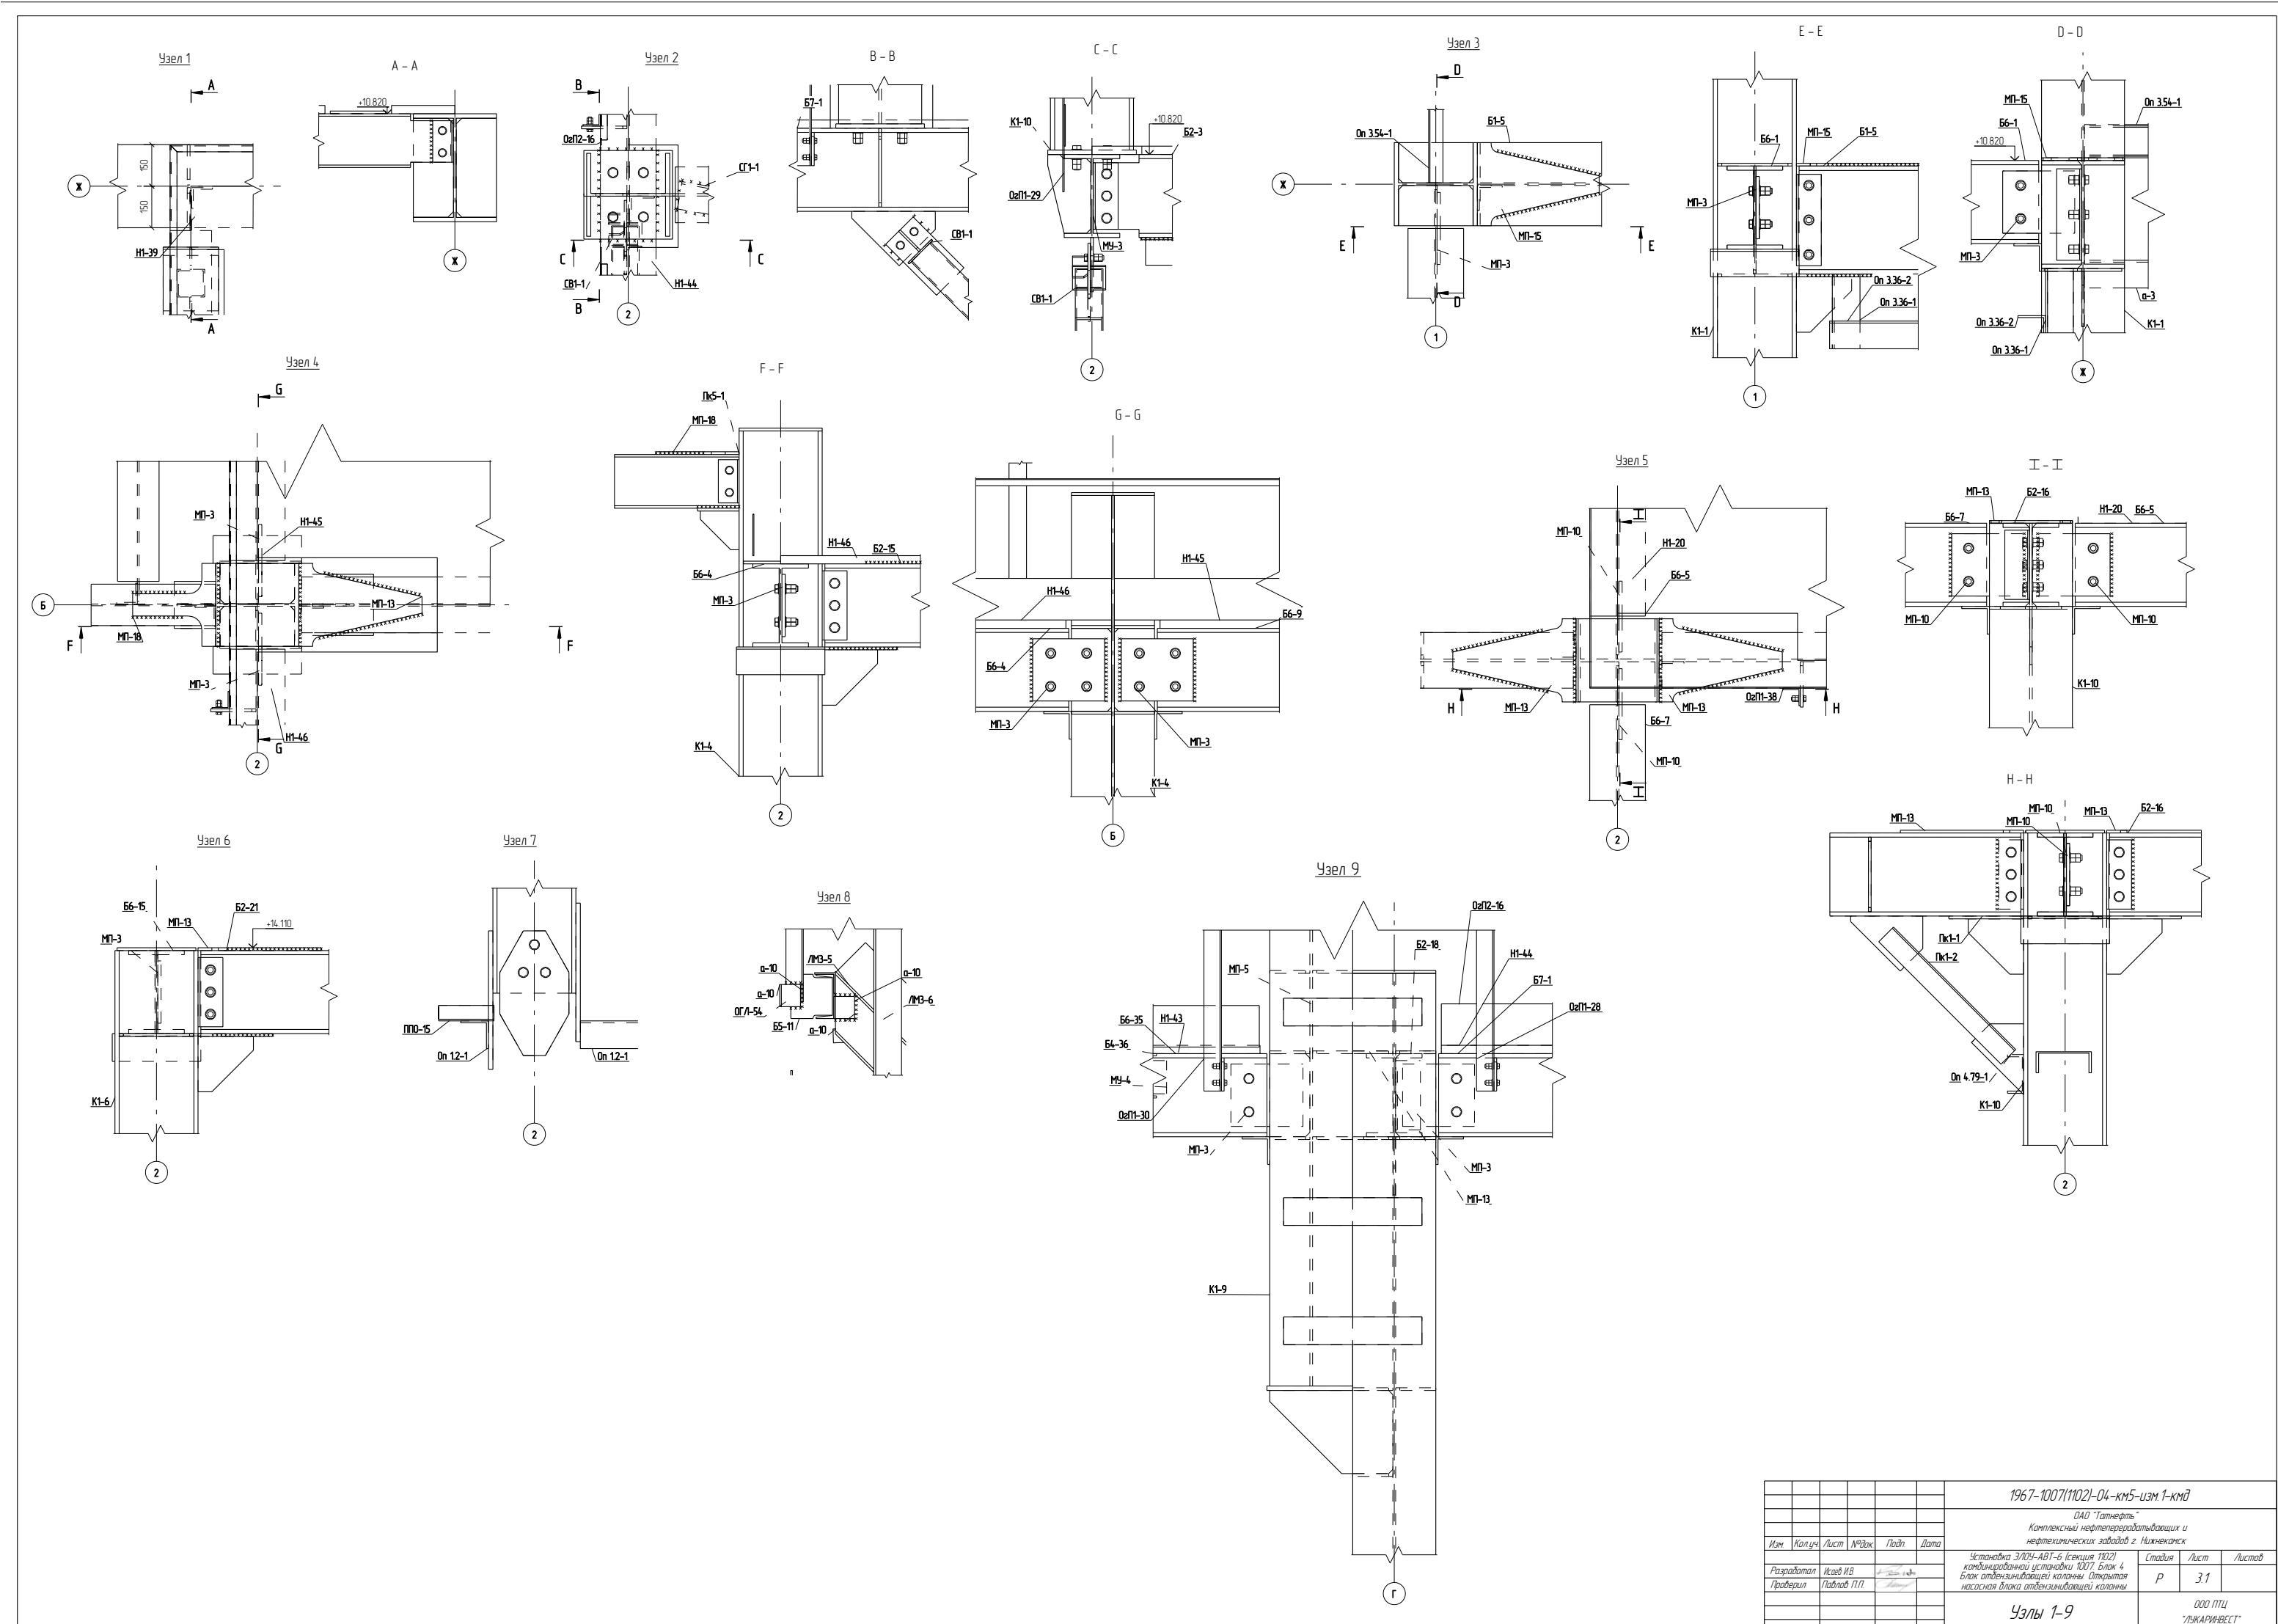

Раздел 4.  
Чертежи отправочных марок

Спецификация деталей									
Марка зл-та	Дет. №	Кол. шт.	Профиль	Длина, мм	Масса, кг			Марка стали	Примечание
					шт.	общ.	марки		
Б4-89	250	1	И 16 Б2	1223	19.3	19.3		C255	
	177	1	L 75Х6	120	0.8	0.8		C245	
Масса напл. металла 0.2кг								20.3	


Ведомость отправочных элементов

Марка зл-та	Кол-во, шт.	Масса, кг	
		Марки	Всех
Б4-89	1	20.3	20.3
Итого:			20.3


Выборка металла

Профиль	Масса, кг	Марка стали
И 16 Б2	19.3	C255
L 75Х6	0.8	C245

Марка Б4-89

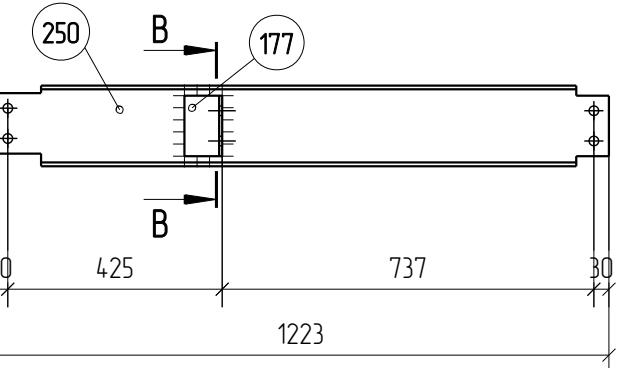

B - B

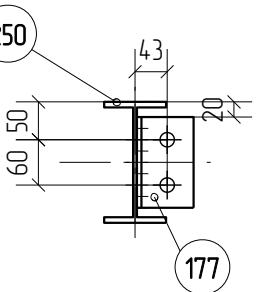

- Изготовление металлоконструкций производить в соответствии с СП 53-101-98 и ГОСТ 23118-99
- Все сварные соединения по ГОСТ 17771-76, контроль швов по СП53-101-98
- Капит сварного шва принять по наименьшей толщине соединяемых элементов
- Состав антикоррозионной и противожарной защиты по согласованию с заказчиком
- Длину сварных швов принять по периметру касания
- Положение неперпендикулярных ребер уточнить по месту

							1967-1007(1102)-04-КМ5-ИЭМ.1-КМД
							ОАО "Татнефть" Комплексный нефтеперерабатывающих и нефтехимических заводов г. Нижнекамск
ИЭМ	Кол.уч	Лист	№док.	Подп.	Дата		
Разработал	Исаев И.В.						Установка ЭЛОУ-АВТ-6 (секция 1102) комбинированной установки 1007, Блок 4 Блок отбензинивающей колонны. Открытая насосная блока отбензинивающей колонны
Проверил	Павлов П.П.						Стадия
							Лист
							Листов
							P
							4.249
Марка Б4-89						ООО ПТЦ "ЛУКАРИНВЕСТ"	

Спецификация деталей									
Марка зл-та	Дет. N	Кол. шт.	Профиль	Длина, мм	Масса, кг			Марка стали	Примечание
					шт.	общ.	марки		
H1-2	865	1	-30*836	4890	114.5	114.5		SP34x38/30	
						114.5			

Ведомость отправочных элементов


Марка зл-та	Кол-во, шт.	Масса, кг	
		Марки	Всех
H1-2	1	114.5	114.5
Итого:			114.5

Выборка металла

Профиль	Масса, кг	Марка стали
- 30.0 мм	114.5	SP34x38/30

Марка H1-2

Дет. 865

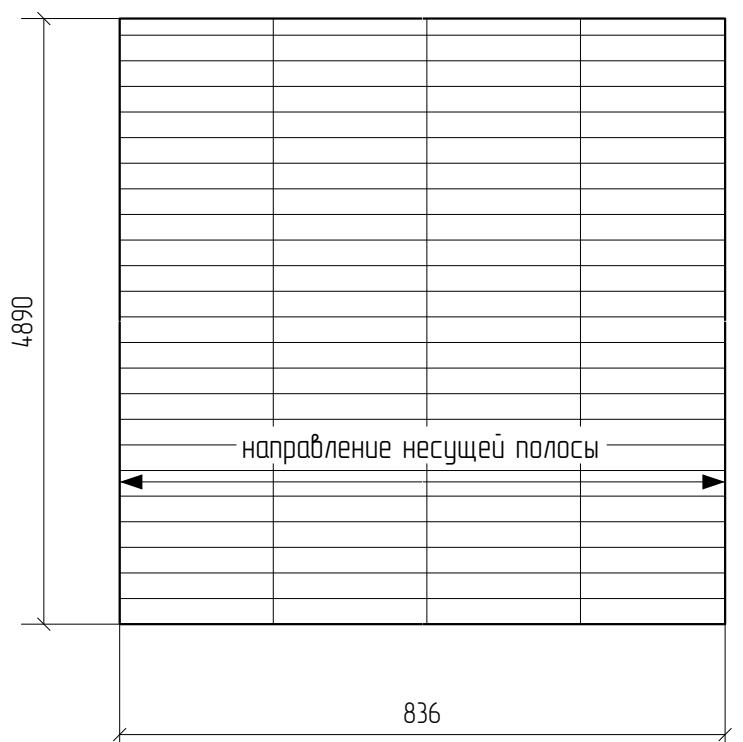

1. Изготовление металлоконструкций производить в соответствии с СП 53-101-98 и ГОСТ 23118-99
2. Все сварные соединения по ГОСТ 17771-76, контроль швов по СП53-101-98
3. Качет сварного шва принять по наименьшей толщине соединяемых элементов
4. Состав антикоррозионной и противогожарной защиты по согласованию с заказчиком
5. Длину сварных швов принять по периметру касания
6. Положение неперпендикулярных ребер уточнить по месту

							1967-1007(102)-04-КМ5-ИЭМ.1-КМД
Изм.	Кол.уч.	Лист	№док.	Подп.	Дата	ОАО "Татнефть" Комплексный нефтеперерабатывающих и нефтехимических заводов г. Нижнекамск	
Разработал	Исаев И.В.					Установка ЭЛОУ-АВТ-6 (секция 102) комбинированной установки 1007, Блок 4 Блок отбензинивающей колонны. Открытая насосная блока отбензинивающей колонны	Стадия
Проверил	Павлов П.П.						Лист
						P	Листов
						4.526	
Марка H1-2						ООО ПТЦ "ЛУКАРИНВЕСТ"	

Спецификация деталей									
Марка зл-та	Дет. N	Кол. шт.	Профиль	Длина, мм	Масса, кг			Марка стали	Примечание
					шт.	общ.	марки		
H1-3	863	1	-30*850	5300	126.1	126.1		SP34x38/30	
								126.1	

Ведомость отправочных элементов


Марка зл-та	Кол-во, шт.	Масса, кг	
		Марки	Всех
H1-3	1	126.1	126.1
Итого-			126.1

Выборка металла

Профиль	Масса, кг	Марка стали
- 30.0 мм	126.1	SP34x38/30

Марка H1-3

Дет. 863

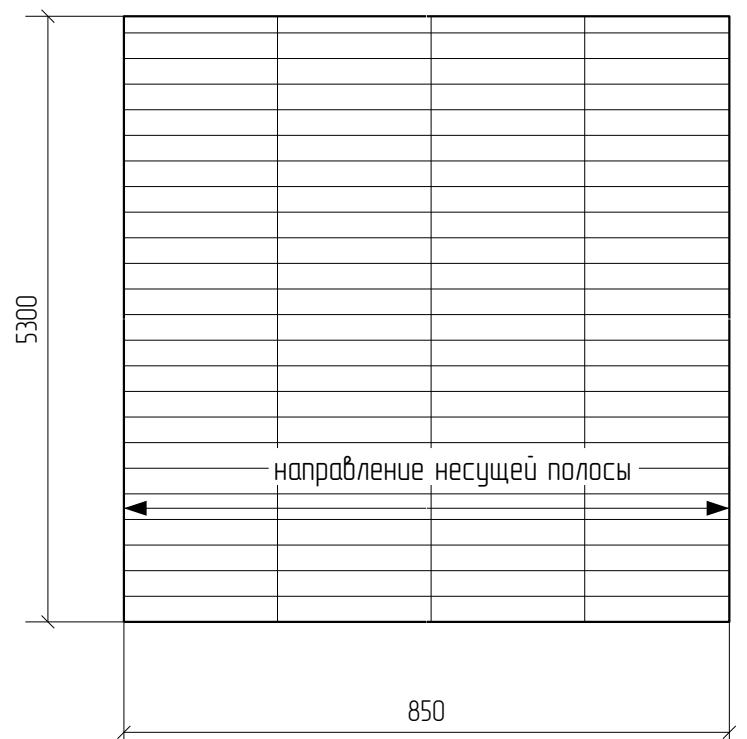

- Изготовление металлоконструкций производить в соответствии с СП 53-101-98 и ГОСТ 23118-99
- Все сварные соединения по ГОСТ 17771-76, контроль швов по СП53-101-98
- Качет сварного шва принять по наименьшей толщине соединяемых элементов
- Состав антикоррозионной и противогожарной защиты по согласованию с заказчиком
- Длину сварных швов принять по периметру касания
- Положение неперпендикулярных ребер уточнить по месту


							1967-1007(1102)-04-КМ5-ИЭМ.1-КМД
Изм.	Кол.уч.	Лист	№док.	Подп.	Дата	ОАО "Татнефть" Комплексный нефтеперерабатывающих и нефтехимических заводов г. Нижнекамск	
Разработал	Исаев И.В.					Установка ЭЛОУ-АВТ-6 (секция 1102) комбинированной установки 1007, Блок 4 Блок отбензинивающей колонны. Открытая насосная блока отбензинивающей колонны	Стадия
Проверил	Павлов П.П.						Лист
						P	Листов
						4.527	
Марка H1-3						ООО ПТЦ "ЛУКАРИНВЕСТ"	

Спецификация деталей

Марка зл-та	Дет. N	Кол. шт.	Профиль	Длина, мм	Масса, кг			Марка стали	Примечание
					шт.	общ.	марки		
H1-4	1471	1	-30*1000	6000	154.5	154.5		SP34x38/30	
154.5									

Марка H1-4

Дет. 1471

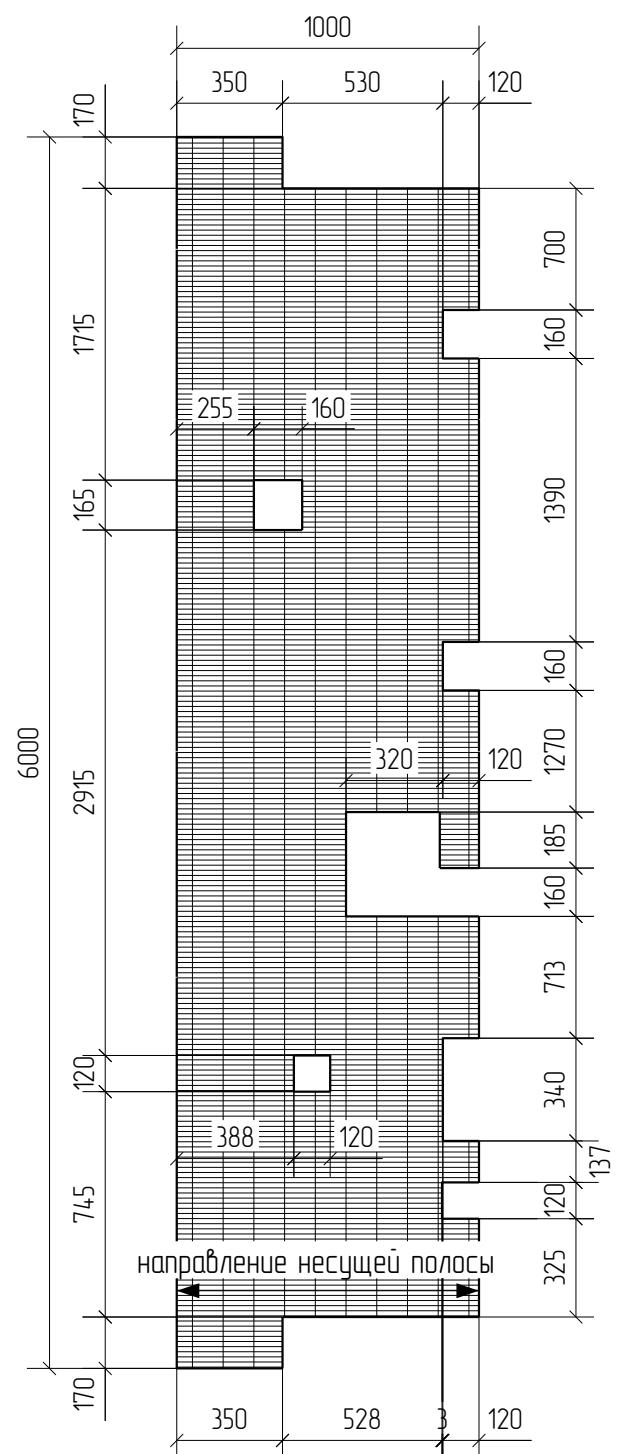

Ведомость отправочных элементов

Марка зл-та	Кол-во, шт.	Масса, кг	
		Марки	Всех
H1-4	1	154.5	154.5
Итого:			154.5


Выборка металла

Профиль	Масса, кг	Марка стали
- 30.0 мм	154.5	SP34x38/30


- Изготовление металлоконструкций производить в соответствии с СП 53-101-98 и ГОСТ 23118-99
- Все сварные соединения по ГОСТ 17771-76, контроль швов по СП53-101-98
- Капит сварного шва принять по наименьшей толщине соединяемых элементов
- Состав антикоррозионной и противогожарной защиты по согласованию с заказчиком
- Длину сварных швов принять по периметру касания
- Положение неперпендикулярных ребер уточнить по месту

							1967-1007(1102)-04-КМ5-ИЗМ.1-КМД
Изм.	Кол.уч.	Лист	№док.	Подп.	Дата		ОАО "Татнефть" Комплексный нефтеперерабатывающих и нефтехимических заводов г. Нижнекамск
Разработал	Исаев И.В.						
Проверил	Павлов П.П.						
							Установка ЭЛОУ-АВТ-6 (секция 1102) комбинированной установки 1007. Блок 4 Блок отбензинивающей колонны. Открытая насосная блока отбензинивающей колонны
							Стадия
							Лист
							Листов
							P
							4.528
Марка H1-4						000 ПЦ "ЛУКАРИНВЕСТ"	

Марка Оп 2.24-1

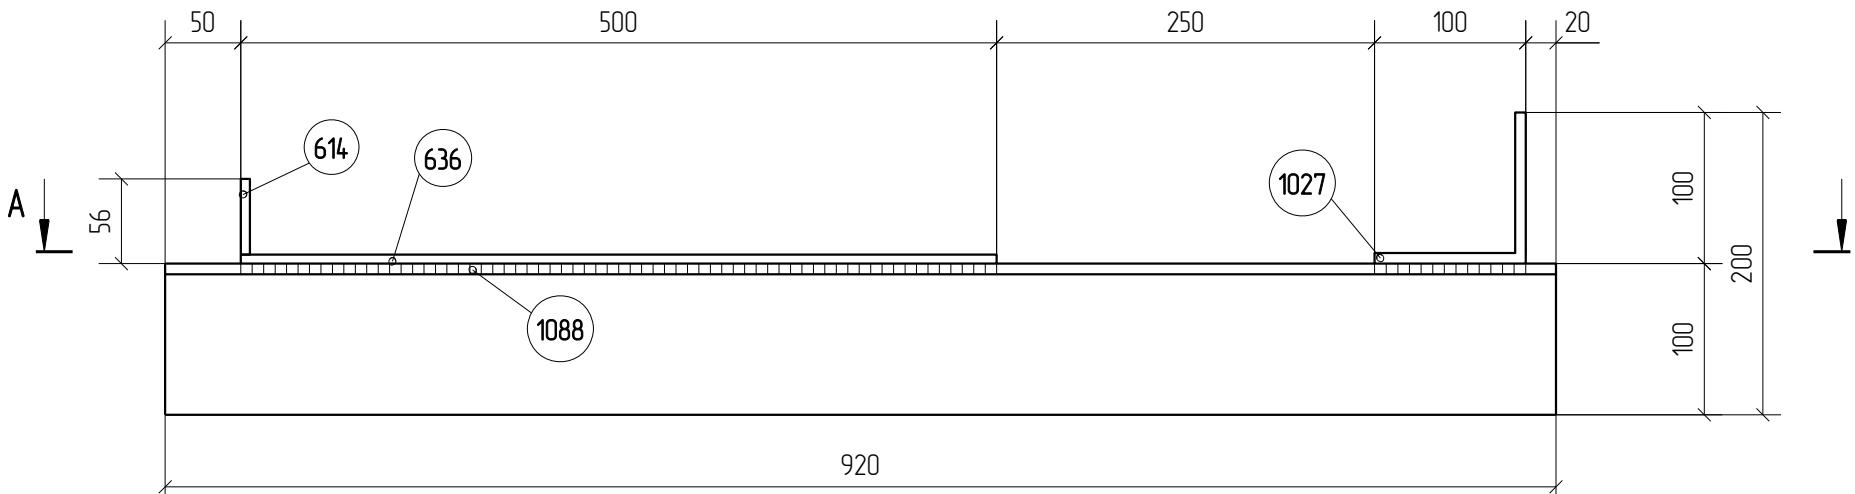

A - A

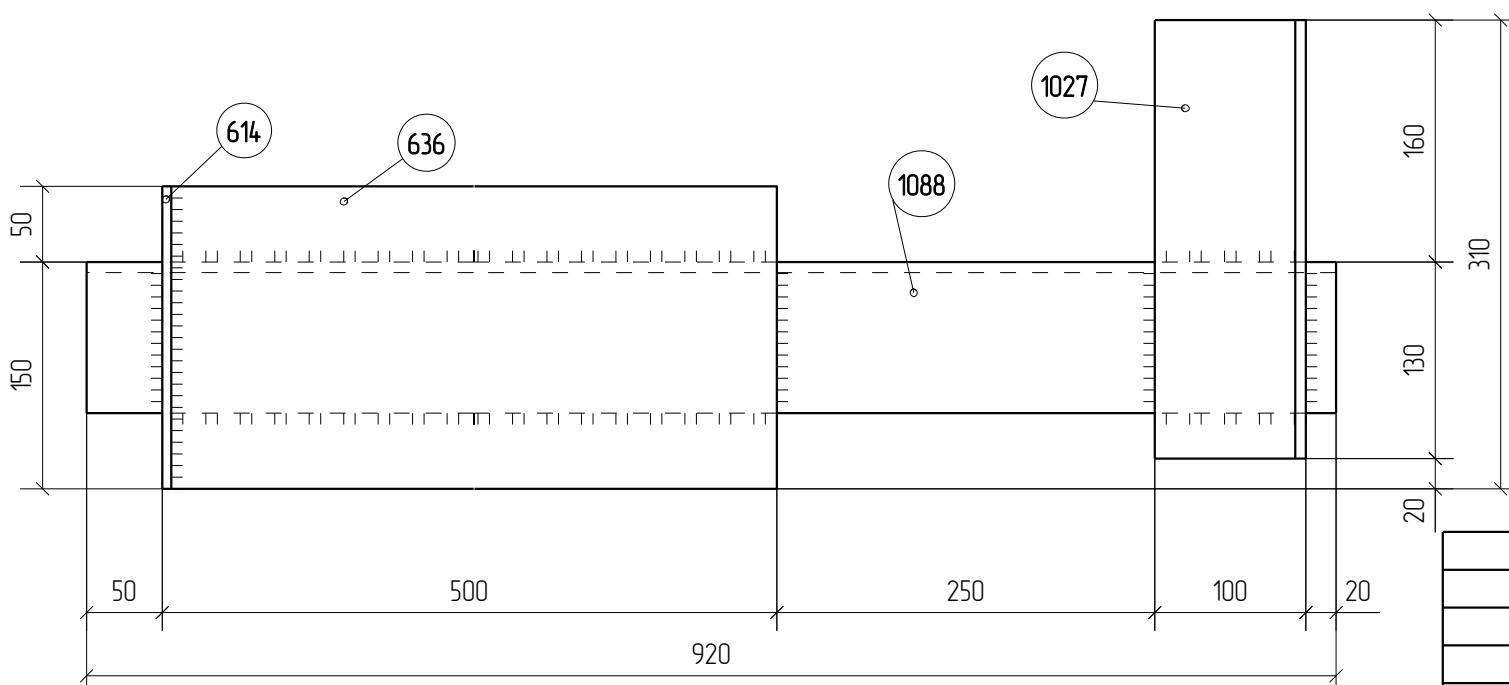

1. Изготовление металлоконструкций производить в соответствии с СП 53-101-98 и ГОСТ 23118-99
2. Все сварные соединения по ГОСТ 17771-76, контроль швов по СП53-101-98.
3. Капет сварного шва принять по наименьшей толщине соединяемых элементов
4. Состав антикоррозионной и противогорючей защиты по согласованию с заказчиком
5. Длину сварных швов принять по периметру касания
6. Положение неперпендикулярных ребер уточнить по месту

Спецификация деталей						Масса, кг			
Марка зл-та	Дет. N	Кол. шт.	Профиль	Длина, мм	Масса, кг			Марка стали	Примечание
					шт.	общ.	марки		
	1088	1	L 100X7	920	9.9	9.9		C245	
	614	1	-6*50	200	0.5	0.5			
	636	1	-6*200	500	4.7	4.7			
	1027	1	L 100X7	290	3.1	3.1			
Масса напл. металла 0.2кг						18.4			

Ведомость отправочных элементов			
Марка зл-та	Кол-во, шт.	Масса, кг	
		Марки	Всех
Оп 2.24-1	1	18.4	18.4
		Итого-	18.4

Выборка металла		
Профиль	Масса, кг	Марка стали
- 6.0 мм	5.2	C245
L 100X7	13.0	C245

1967-1007(1102)-04-КМ5-ИЗМ.1-КМД

ОАО "Татнефть"  
Комплексный нефтеперерабатывающих и  
нефтехимических заводов г. Нижнекамск

Изм.	Кол.уч.	Лист	№док.	Подп.	Дата	Стадия	Лист	Листов
Разработал	Исаев И.В.							
Проверил	Павлов П.П.							

Марка Оп 2.24-1


ООО ПТЦ  
"ЛУКАРИНвест"

Марка СВ1-2

Спецификация деталей

Марка зл-та	Дет. N	Кол. шт.	Профиль	Длина, мм	Масса, кг			Марка стали	Примечание
					шт.	общ.	марки		
СВ1-2	543	1	Гнз 100Х100Х5	2691	38.8	38.8		С245	
	582	2	-8*56	104	0.4	0.8			
	587	2	-8*140	260	2.3	4.6			
	640	4	-6*56	120	0.3	1.2			
					Масса напл. металла 0.5кг			45.9	

Масса напл. металла 0.5кг

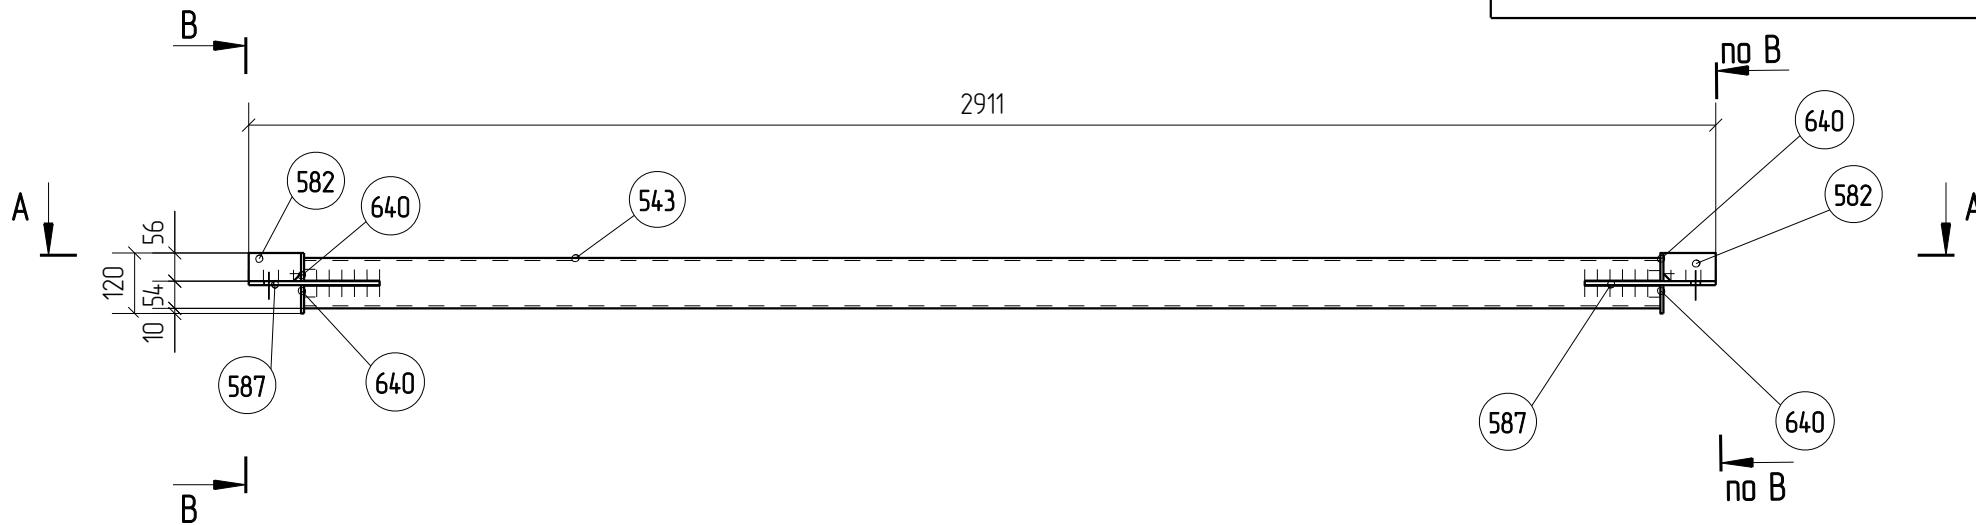


Ведомость отправочных элементов

Марка зл-та	Кол-во, шт.	Масса, кг	
		Марки	Всех
СВ1-2	2	45.9	91.8
Итого-			91.8

Выборка металла

Профиль	Масса, кг	Марка стали
- 6.0 мм	1.2	С245
- 8.0 мм	5.4	С245
Гнз 100Х100Х5	38.8	С245

B - B

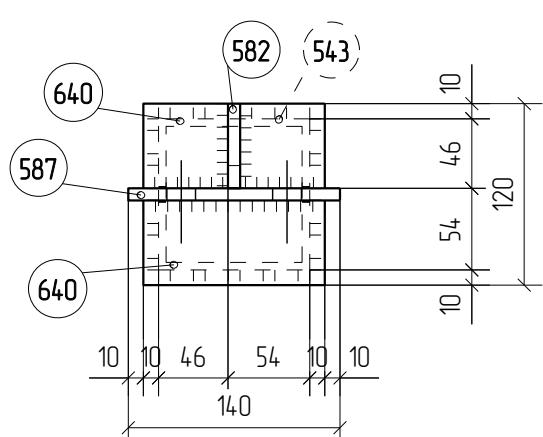

- Изготовление металлоконструкций производить в соответствии с СП 53-101-98 и ГОСТ 23118-99
- Все сварные соединения по ГОСТ 17771-76, контроль швов по СП53-101-98
- Камет сварного шва принять по наименьшей толщине соединяемых элементов
- Состав антикоррозионной и противогорючей защиты по согласованию с заказчиком
- Длину сварных швов принять по периметру касания
- Положение неперпендикулярных ребер уточнить по месту

									1967-1007(1102)-04-КМ5-ИЗМ.1-КМД
Изм.	Кол.уч.	Лист	№док.	Подп.	Дата	ОАО "Татнефть" Комплексный нефтеперерабатывающих и нефтехимических заводов г. Нижнекамск			
Разработал	Исаев И.В.					Установка ЭЛОУ-АВТ-6 (секция 1102) комбинированной установки 1007. Блок 4 Блок отбензинивающей колонны. Открытая насосная блока отбензинивающей колонны			
Проверил	Павлов П.П.					Стадия	Лист	Листов	
						P	4.1477		
Марка СВ1-2					000 ПТЦ "ЛУКАРИНвест"				

Спецификация деталей

Марка зл-та	Дет. N	Кол. шт.	Профиль	Длина, мм	Масса, кг			Марка стали	Примечание
					шт.	общ.	марки		
СВ1-3	545	1	Гнз 100Х100Х5	851	12.3	12.3		С245	
	582	2	-8*56	104	0.4	0.8			
	587	2	-8*140	260	2.3	4.6			
	640	4	-6*56	120	0.3	1.2			

Масса напл. металла 0.2кг




19.1

Ведомость отправочных элементов

Марка зл-та	Кол-во, шт.	Масса, кг	
		Марки	Всех
СВ1-3	1	19.1	19.1
		Итого-	19.1

Выборка металла

Профиль	Масса, кг	Марка стали
- 6.0 мм	1.2	С245
- 8.0 мм	5.4	С245
Гнз 100Х100Х5	12.3	С245

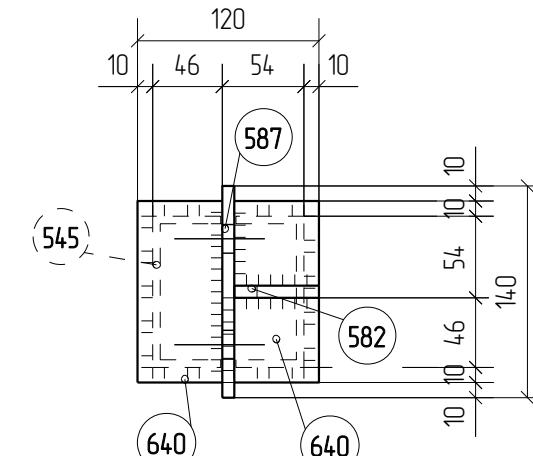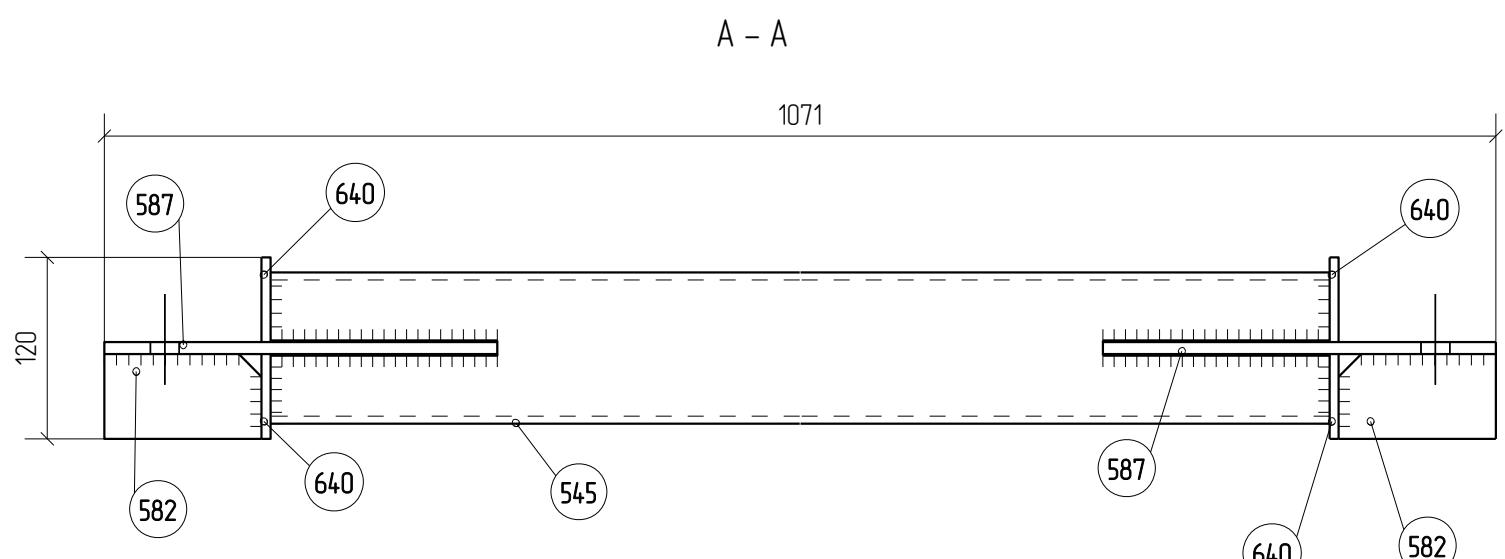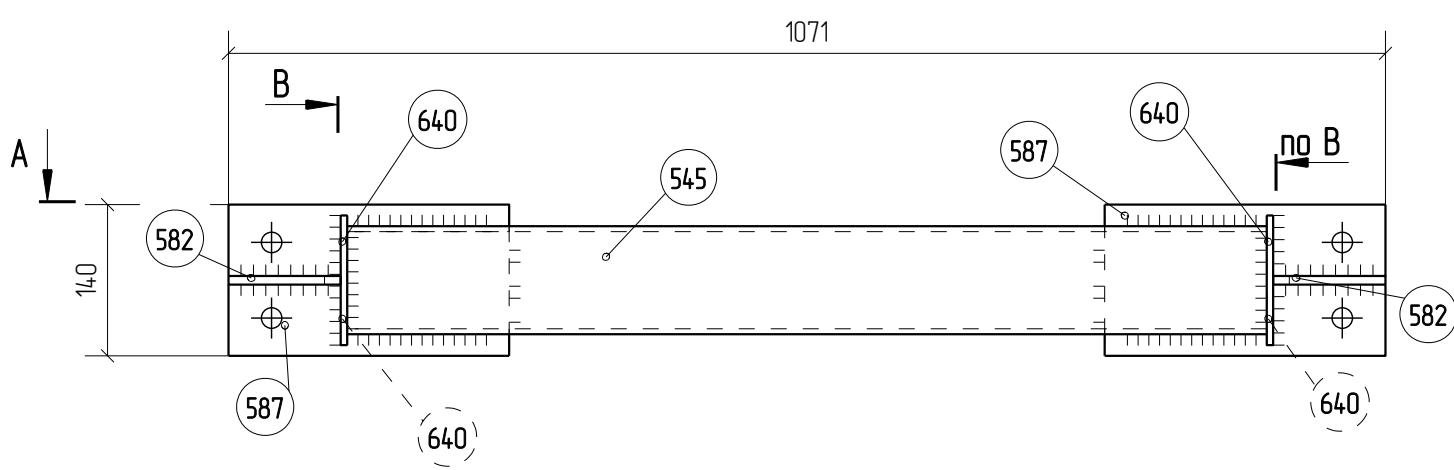

- Изготовление металлоконструкций производить в соответствии с СП 53-101-98 и ГОСТ 23118-99
- Все сварные соединения по ГОСТ 17771-76, контроль швов по СП53-101-98
- Капит сварного шва принять по наименьшей толщине соединяемых элементов
- Состав антикоррозионной и противогорючей защиты по согласованию с заказчиком
- Длину сварных швов принять по периметру касания
- Положение неперпендикулярных ребер уточнить по месту

								1967-1007(1102)-04-КМ5-ИЗМ.1-КМД
Изм.	Кол.уч.	Лист	№док.	Подп.	Дата			ОАО "Татнефть" Комплексный нефтеперерабатывающих и нефтехимических заводов г. Нижнекамск
Разработал	Исаев И.В.							
Проверил	Павлов П.П.							
								Установка ЭЛОУ-АВТ-6 (секция 1102) комбинированной установки 1007, Блок 4 Блок отбензинивающей колонны. Открытая насосная блока отбензинивающей колонны
								Стадия
								Лист
								Листов
								P
								4.14.78

Марка СВ1-3

ООО ПТЦ  
"ЛУКАРИНВЕСТ"

Спецификация деталей

Марка зл-та	Дет. N	Кол. шт.	Профиль	Длина, мм	Масса, кг			Марка стали	Примечание
					шт.	общ.	марки		
СВ1-4	546	1	Гнз 100Х100Х5	1983	28.6	28.6		С245	
	582	2	-8*56	104	0.4	0.8			
	587	2	-8*140	260	2.3	4.6			
	640	4	-6*56	120	0.3	1.2			

Марка СВ1-4

Масса напл. металла 0.4кг



35.6

Ведомость отправочных элементов

Марка зл-та	Кол-во, шт.	Масса, кг	
		Марки	Всех
СВ1-4	1	35.6	35.6
		Итого-	35.6

Выборка металла

Профиль	Масса, кг	Марка стали
- 6.0 мм	1.2	С245
- 8.0 мм	5.4	С245
Гнз 100Х100Х5	28.6	С245

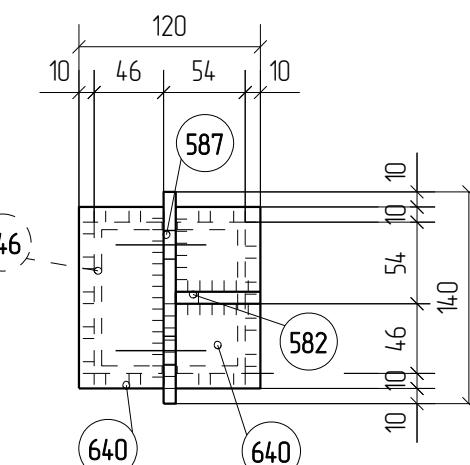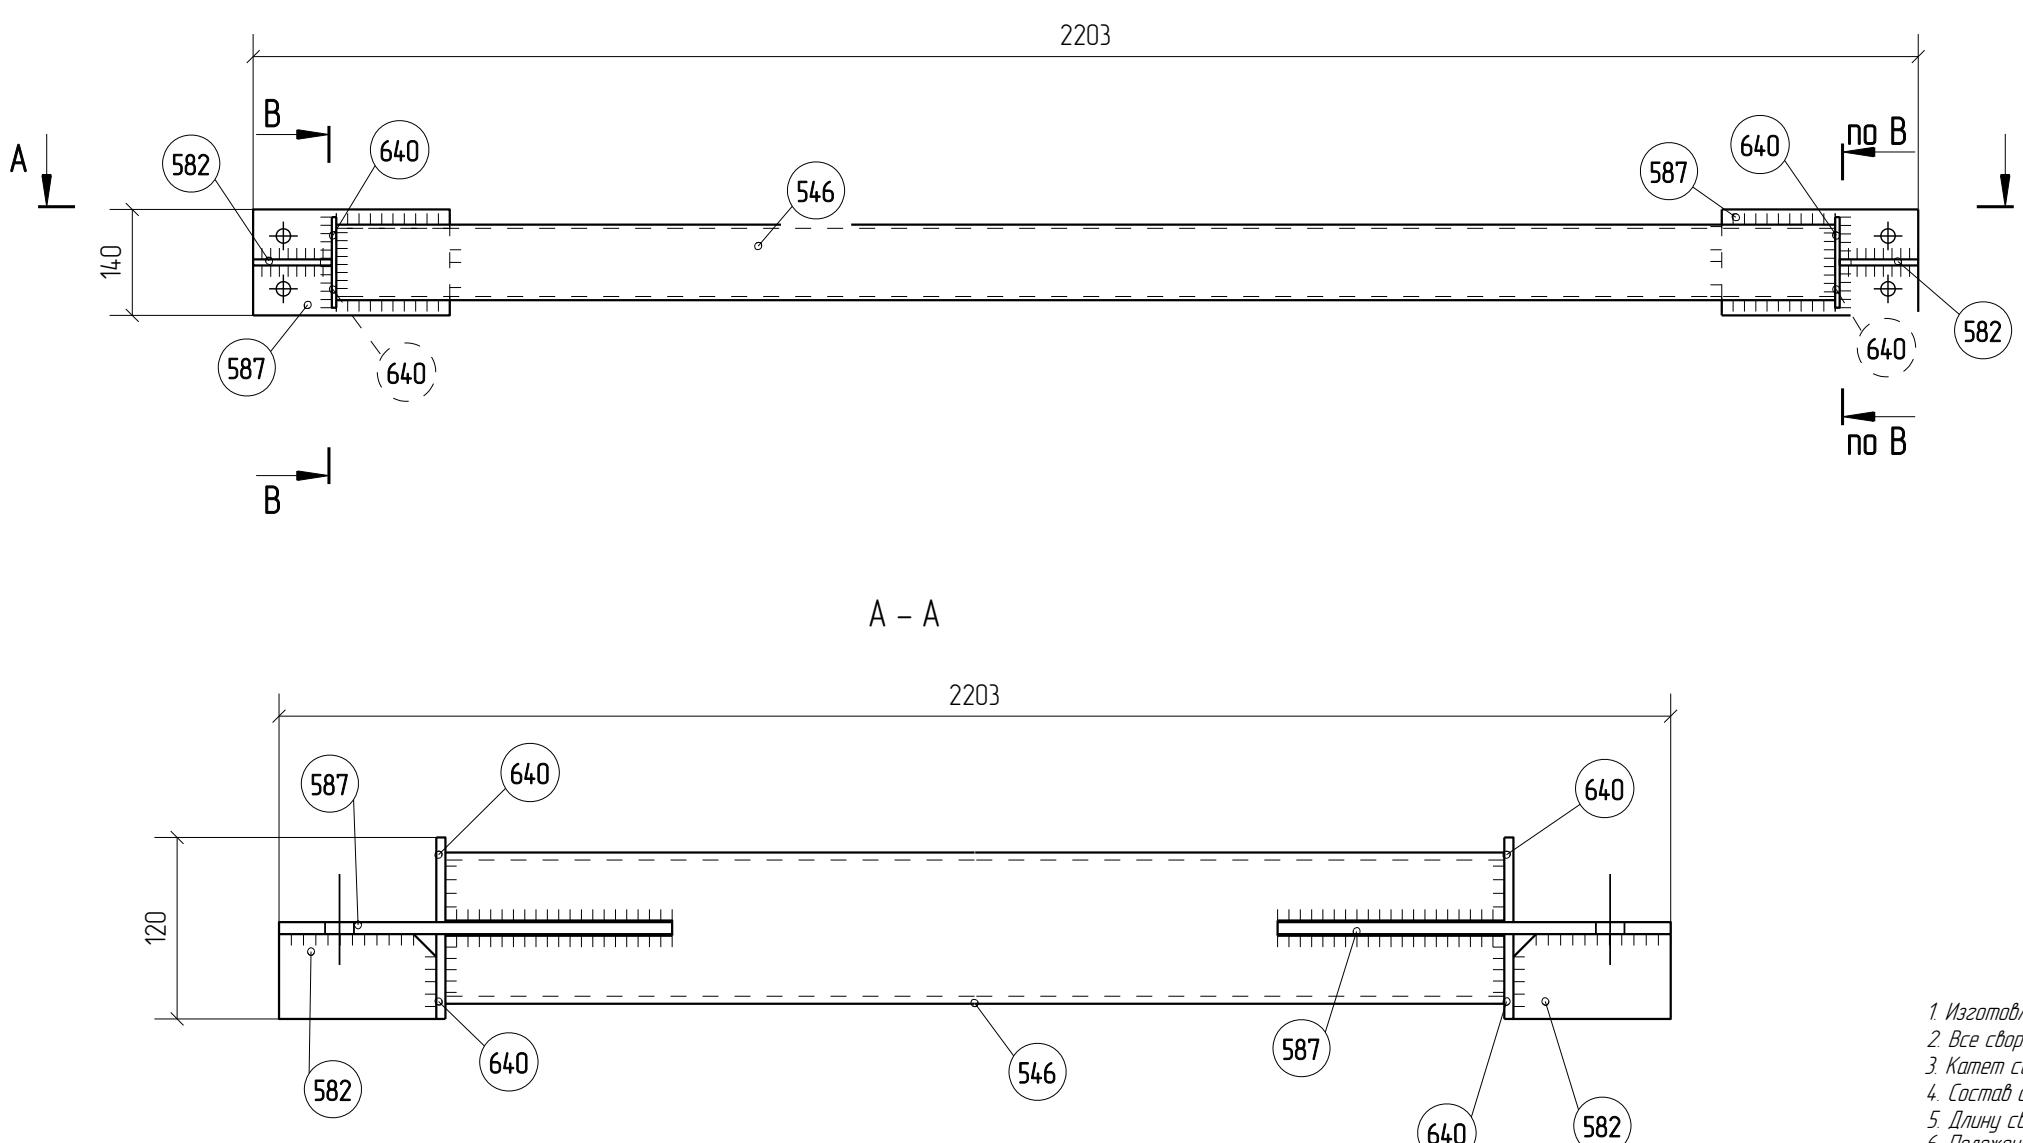

- Изготовление металлоконструкций производить в соответствии с СП 53-101-98 и ГОСТ 23118-99
- Все сварные соединения по ГОСТ 17771-76, контроль швов по СП53-101-98
- Камет сварного шва принять по наименьшей толщине соединяемых элементов
- Состав антикоррозионной и противогорючей защиты по согласованию с заказчиком
- Длину сварных швов принять по периметру касания
- Положение неперпендикулярных ребер уточнить по месту

							1967-1007(1102)-04-КМ5-ИЗМ.1-КМД
Изм.	Кол.уч.	Лист	№док.	Подп.	Дата		ОАО "Татнефть" Комплексный нефтеперерабатывающих и нефтехимических заводов г. Нижнекамск
Разработал	Исаев И.В.						
Проверил	Павлов П.П.						
							Установка ЭЛОУ-АВТ-6 (секция 1102) комбинированной установки 1007. Блок 4 Блок отбензинивающей колонны. Открытая насосная блока отбензинивающей колонны
							Стадия
							Лист
							Листов
							P
							4.1479

Марка СВ1-4

ООО ПТЦ  
"ЛУКАРИНвест"

Спецификация деталей									
Марка зл-та	Дет. №	Кол. шт.	Профиль	Длина, мм	Масса, кг			Марка стали	Примечание
					шт.	общ.	марки		
СГ1-1	813	1	L 100X8	4399	53.9	53.9		С245	
						53.9			


Ведомость отправочных элементов

Марка зл-та	Кол-во, шт.	Масса, кг	
		Марки	Всех
СГ1-1	1	53.9	53.9
Итого-			53.9

Выборка металла

Профиль	Масса, кг	Марка стали
L 100X8	53.9	С245



Марка СГ1-1

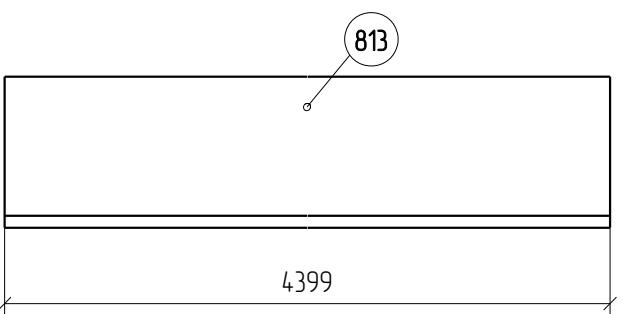

1. Изготовление металлоконструкций производить в соответствии с СП 53-101-98 и ГОСТ 23118-99
2. Все сварные соединения по ГОСТ 17771-76, контроль швов по СП53-101-98
3. Капит сварного шва принять по наименьшей толщине соединяемых элементов
4. Состав антикоррозионной и противогорючей защиты по согласованию с заказчиком
5. Длину сварных швов принять по периметру касания
6. Положение неперпендикулярных ребер уточнить по месту

							1967-1007(1102)-04-КМ5-ИЗМ.1-КМД
							ОАО "Татнефть" Комплексный нефтеперерабатывающих и нефтехимических заводов г. Нижнекамск
Изм.	Кол.уч.	Лист	№док.	Подп.	Дата		
Разработал	Исаев И.В.						Установка ЭЛОУ-АВТ-6 (секция 1102) комбинированной установки 1007. Блок 4 Блок отбензинивающей колонны. Открытая насосная блока отбензинивающей колонны
Проверил	Павлов П.П.						Стадия
							Лист
							Листов
							P
							4. 1480
Марка СГ1-1						ООО ПТЦ "ЛУКАРИНВЕСТ"	

**Марка СГ-22-1**

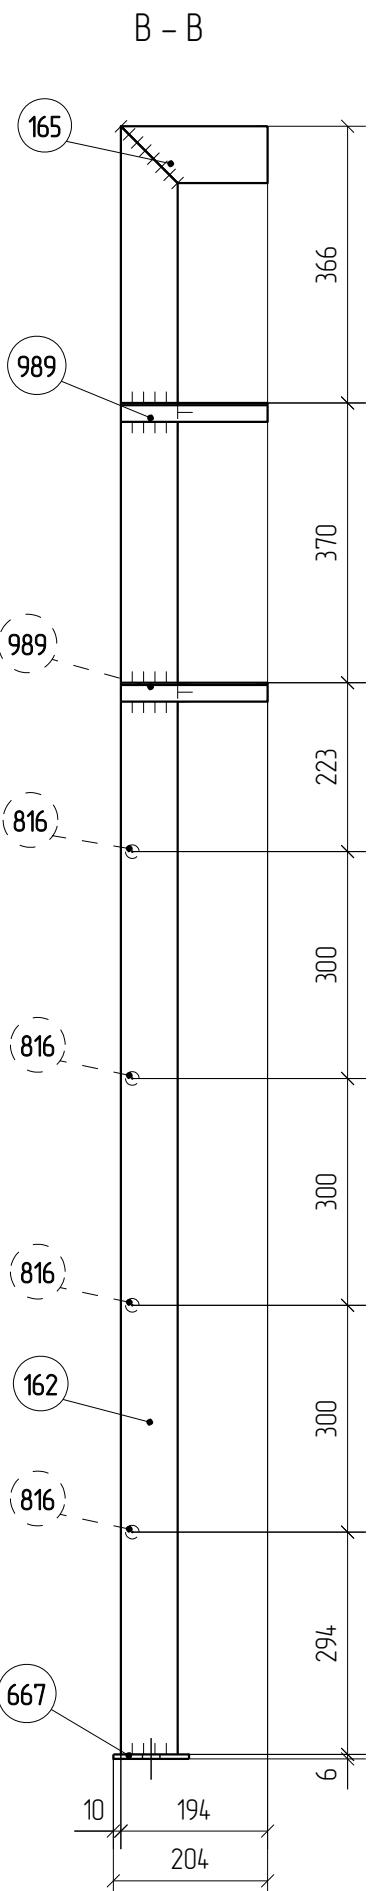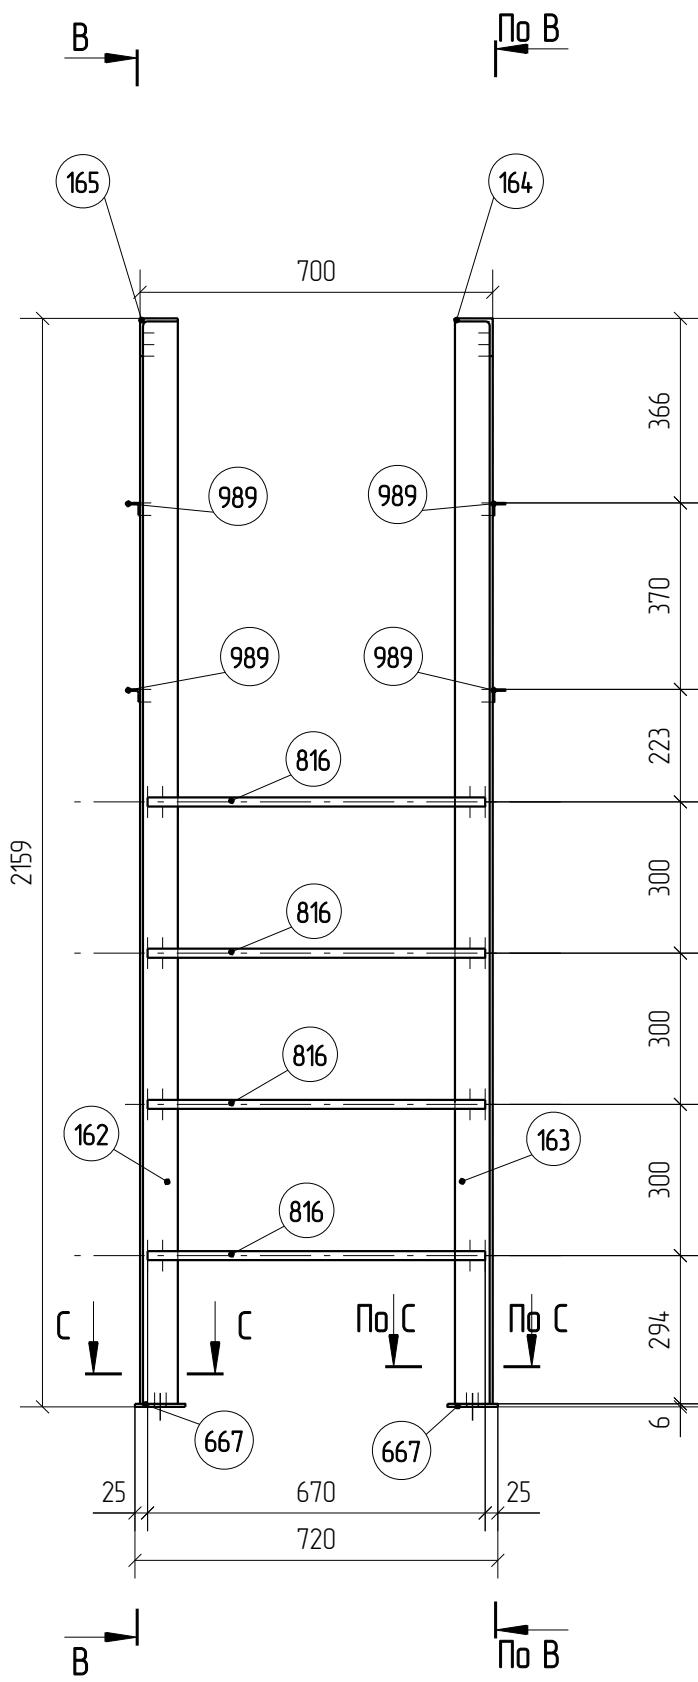

**Спецификация деталей**

Марка эл-та	Дет. №	Кол. шт.	Профиль	Длина, мм	Масса, кг			Марка стали	Примечание
					шт.	общ.	марки		
СГ-22-1	162	1	L 75X6	2153	14.8	14.8		C245	
	163	1	L 75X6	2153	14.8	14.8		C245	
	164	1	L 75X6	194	1.3	1.3		C245	
	165	1	L 75X6	194	1.3	1.3		C245	
	667	2	-6*100	100	0.5	1.0		C245	
	816	4	φ18	670	1.2	4.8		C245	
	989	4	L25*25*3	194	0.2	0.8		C245	


Масса напл. металла 0.4кг

39.2

**Ведомость отправочных элементов**

Марка эл-та	Кол-во, шт.	Масса, кг	
		Марки	Всех
СГ-22-1	14	39.2	548.8
		Итого:	548.8

**Выборка металла**

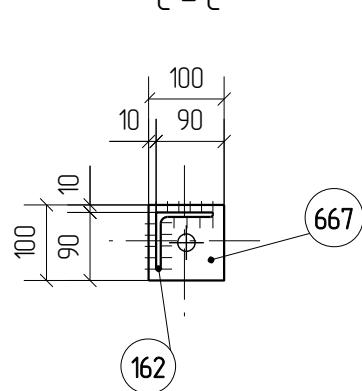

Профиль	Масса, кг	Марка стали
- 6.0 мм	10	C245
φ18	4.8	C245
L 75X6	32.2	C245
L25*25*3	0.8	C245




- Изготовление металлоконструкций производить в соответствии с СП 53-101-98 и ГОСТ 23118-99
- Все сварные соединения по ГОСТ 17771-76, контроль швов по СП53-101-98
- Камет сварного шва принять по наименьшей толщине соединяемых элементов
- Состав антикоррозионной и противогорючей защиты по согласованию с заказчиком
- Длину сварных швов принять по периметру касания
- Положение неперпендикулярных ребер уточнить по месту

							1967-1007(1102)-04-КМ5-ИЗМ.1-КМД
Изм.	Кол.уч.	Лист	№док.	Подп.	Дата		ОАО "Татнефть"
Разработал	Исаев И.В.						Комплексный нефтеперерабатывающих и
Проверил	Павлов П.П.						нефтехимических заводов г. Нижнекамск
							Установка ЭЛОУ-АВТ-6 (секция 1102) комбинированной установки 1007. Блок 4 Блок отбензинивающей колонны. Открытая насосная блока отбензинивающей колонны
							Стадия
							Лист
							Листов
							P
							4.1481

**Марка СГ-22-1**

ООО ПТЦ  
"ЛУКАРИНвест"

# Марка СГ-22-3

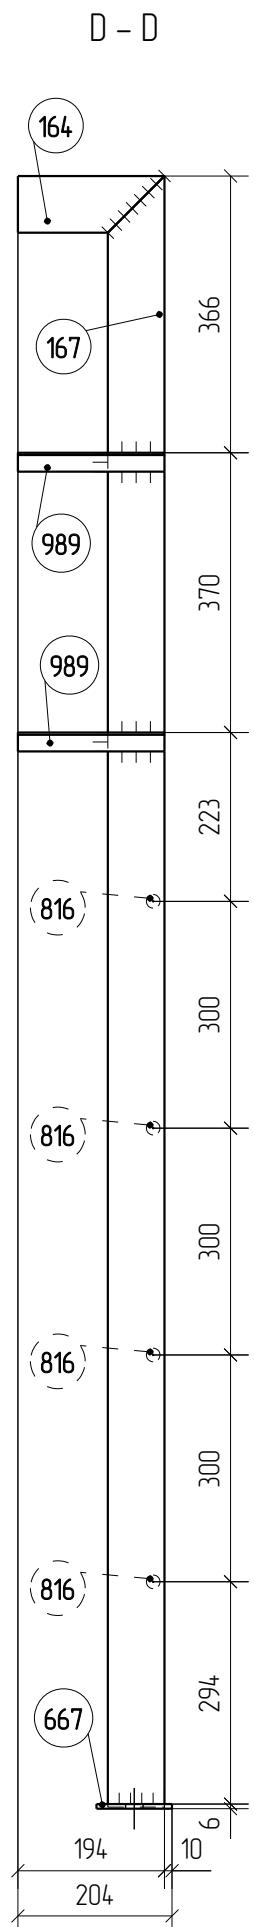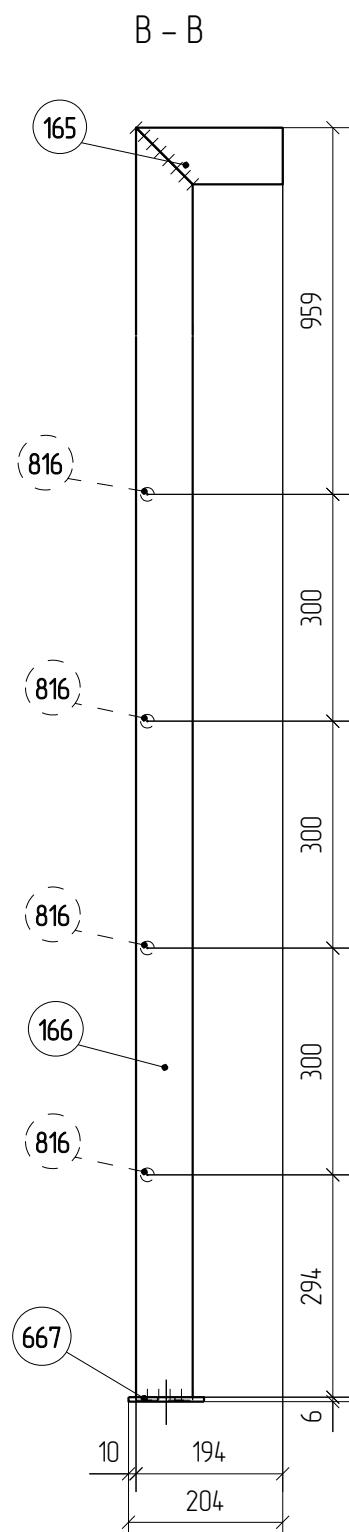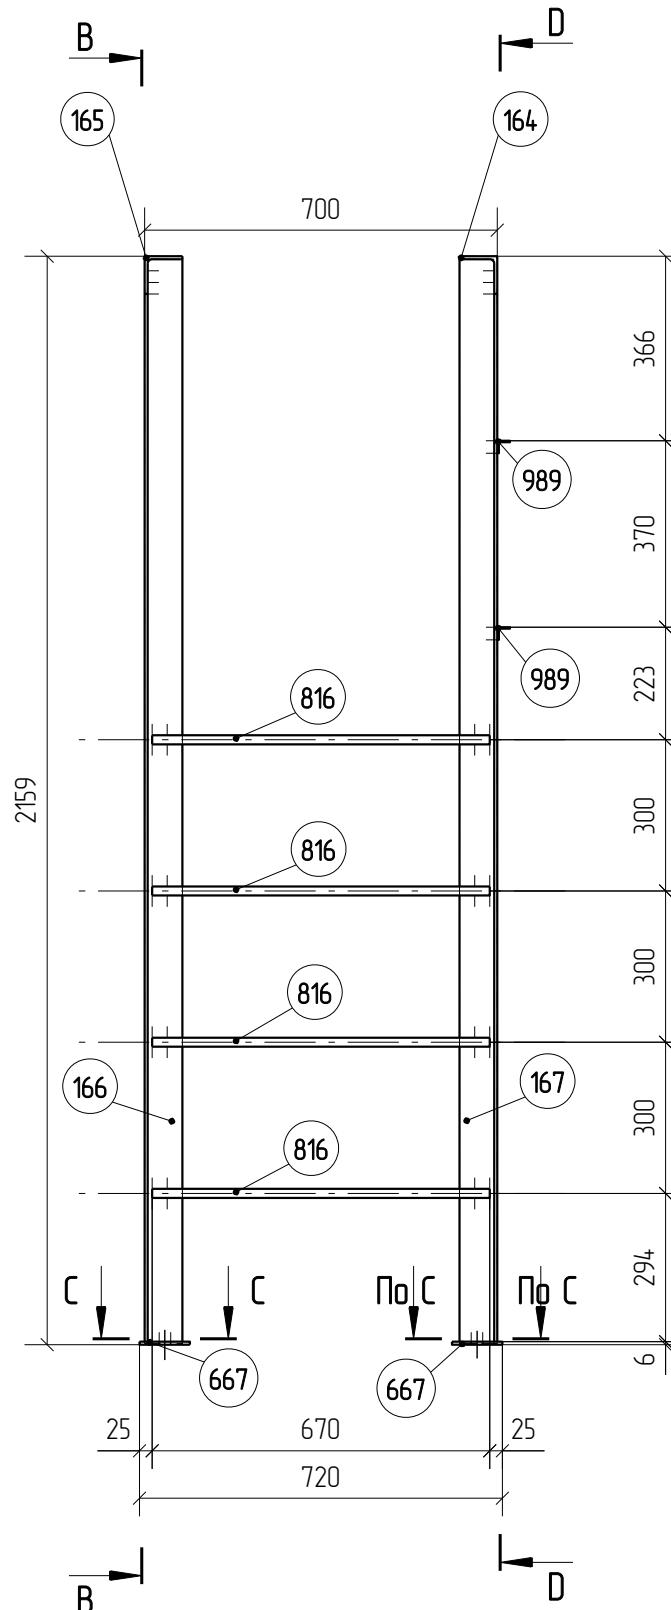

## Спецификация деталей


Марка эл-та	Дет. №	Кол. шт.	Профиль	Длина, мм	Масса, кг			Марка стали	Примечание
					шт.	общ.	марки		
СГ-22-3	166	1	L 75X6	2157	14.9	14.9		C245	
	164	1	L 75X6	194	1.3	1.3		C245	
	165	1	L 75X6	194	1.3	1.3		C245	
	167	1	L 75X6	2157	14.9	14.9		C245	
	667	2	-6*100	100	0.5	1.0		C245	
	816	4	φ18	670	1.2	4.8		C245	
	989	2	L25*25*3	194	0.2	0.4		C245	

Масса напл. металла 0.4кг

## Ведомость отправочных элементов

Марка эл-та	Кол-во, шт.	Масса, кг	
		Марки	Всех
СГ-22-3	1	39.0	39.0
		Итого-	39.0

## Выборка металла

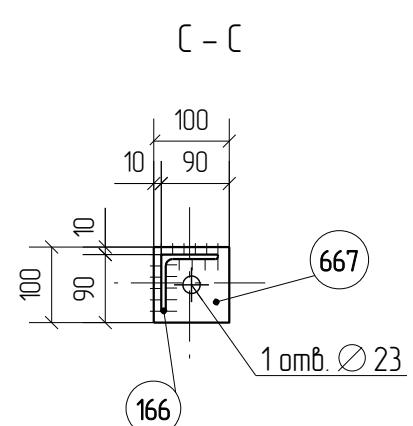



- Изготовление металлоконструкций производить в соответствии с СП 53-101-98 и ГОСТ 23118-99
- Все сварные соединения по ГОСТ 17771-76, контроль швов по СП53-101-98
- Катет сварного шва принять по наименьшей толщине соединяемых элементов
- Состав антикоррозионной и противогорючей защиты по согласованию с заказчиком
- Длину сварных швов принять по периметру касания
- Положение неперпендикулярных ребер уточнить по месту

Изм	Кол.уч	Лист	№док.	Подп.	Дата	1967-1007(1102)-04-КМ5-изм.1-КМД		
Разработал	Исаев И.В.					ОАО "Татнефть"		
Проверил	Павлов П.П.					Комплексный нефтеперерабатывающих и		
						нефтехимических заводов г. Нижнекамск		
						Установка ЭЛОУ-АВТ-6 (секция 1102)	Стадия	Лист
						комбинированной установки 1007. Блок 4		
						Блок отбензинивающей колонны. Открытая		
						насосная блока отбензинивающей колонны	P	Листов
							4.1482	

Марка СГ-22-3

ООО ПТЦ  
"ЛУКАРИНвест"

Марка СГ-22-5

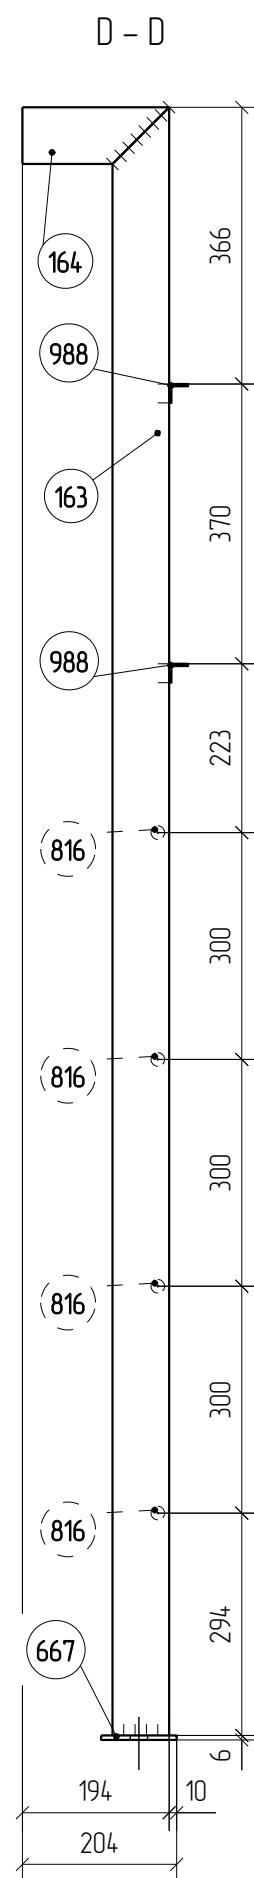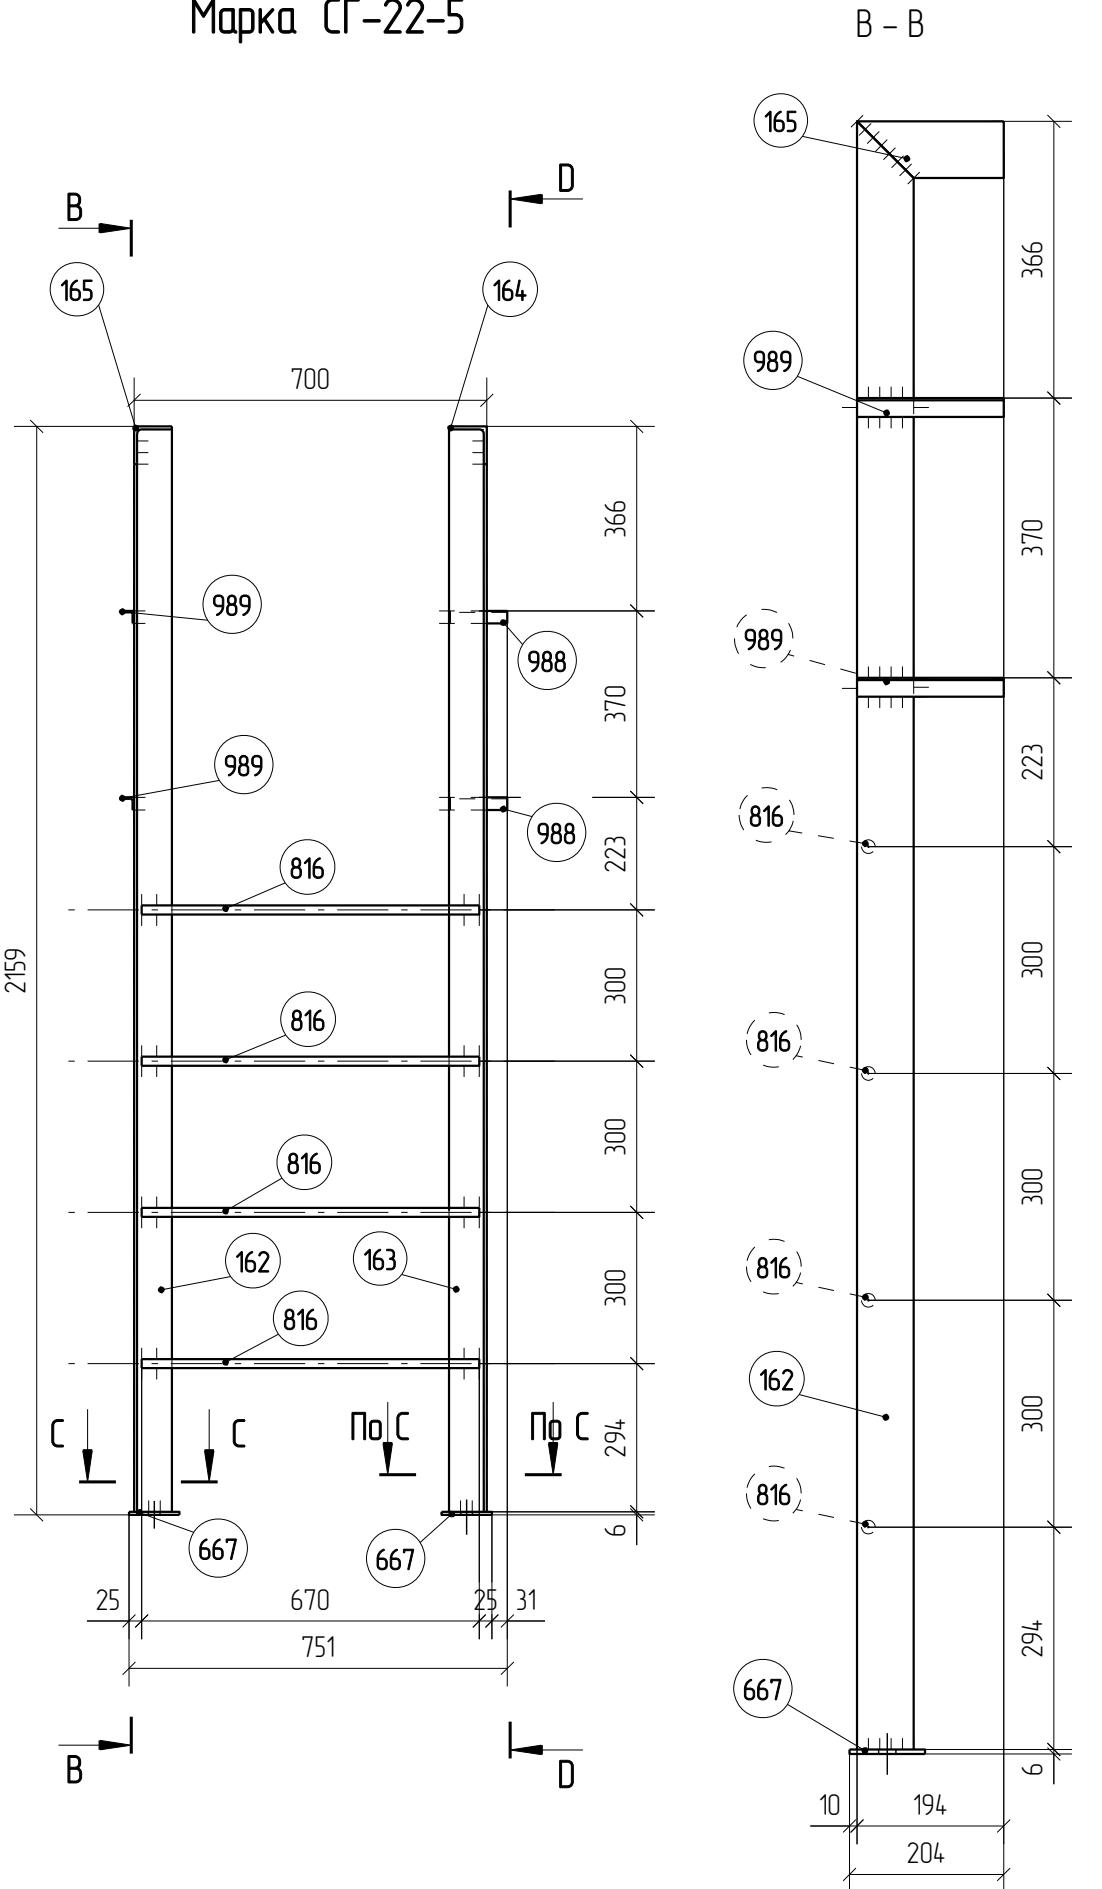

Спецификация деталей

Марка эл-та	Дет. N	Кол. шт.	Профиль	Длина, мм	Масса, кг			Марка стали	Примечание
					шт.	общ.	марки		
СГ-22-5	162	1	L 75X6	2153	14.8	14.8		C245	
	163	1	L 75X6	2153	14.8	14.8		C245	
	164	1	L 75X6	194	1.3	1.3		C245	
	165	1	L 75X6	194	1.3	1.3		C245	
	667	2	-6*100	100	0.5	1.0		C245	
	816	4	φ18	670	1.2	4.8		C245	
	988	2	L25*25*3	113	0.1	0.2		C245	
	989	2	L25*25*3	194	0.2	0.4		C245	
					Масса напл. металла 04кг			390	

Ведомость отправочных элементов

Марка эл-та	Кол-во, шт.	Масса, кг	
		Марки	Всех
СГ-22-5	1	39.0	39.0
Итого:		39.0	

Выборка металла


Профиль	Масса, кг	Марка стали
-6.0 мм	10	C245
φ18	4.8	C245
L 75X6	32.2	C245
L25*25*3	0.6	C245

- Изготовление металлоконструкций производить в соответствии с СП 53-101-98 и ГОСТ 23118-99
- Все сварные соединения по ГОСТ 17771-76, контроль швов по СП53-101-98
- Катет сварного шва принять по наименьшей толщине соединяемых элементов
- Состав антикоррозионной и противогорючей защиты по согласованию с заказчиком
- Длину сварных швов принять по периметру касания
- Положение неперпендикулярных ребер уточнить по месту





Изм.	Кол.уч.	Лист	№док.	Подп.	Дата	1967-1007(1102)-04-КМ5-изм.1-КМД			
Разработал	Исаев И.В.					ОАО "Татнефть"			
Проверил	Павлов П.П.					Комплексный нефтеперерабатывающих и нефтехимических заводов г. Нижнекамск			
						Установка ЭЛОУ-АВТ-6 (секция 1102) комбинированной установки 1007. Блок 4 блок отбензинивающей колонны. Открытая насосная блока отбензинивающей колонны	Стадия	Лист	Листов
							P	4.1483	

Марка СГ-22-5

ООО ПТЦ  
"ЛУКАРИНвест"

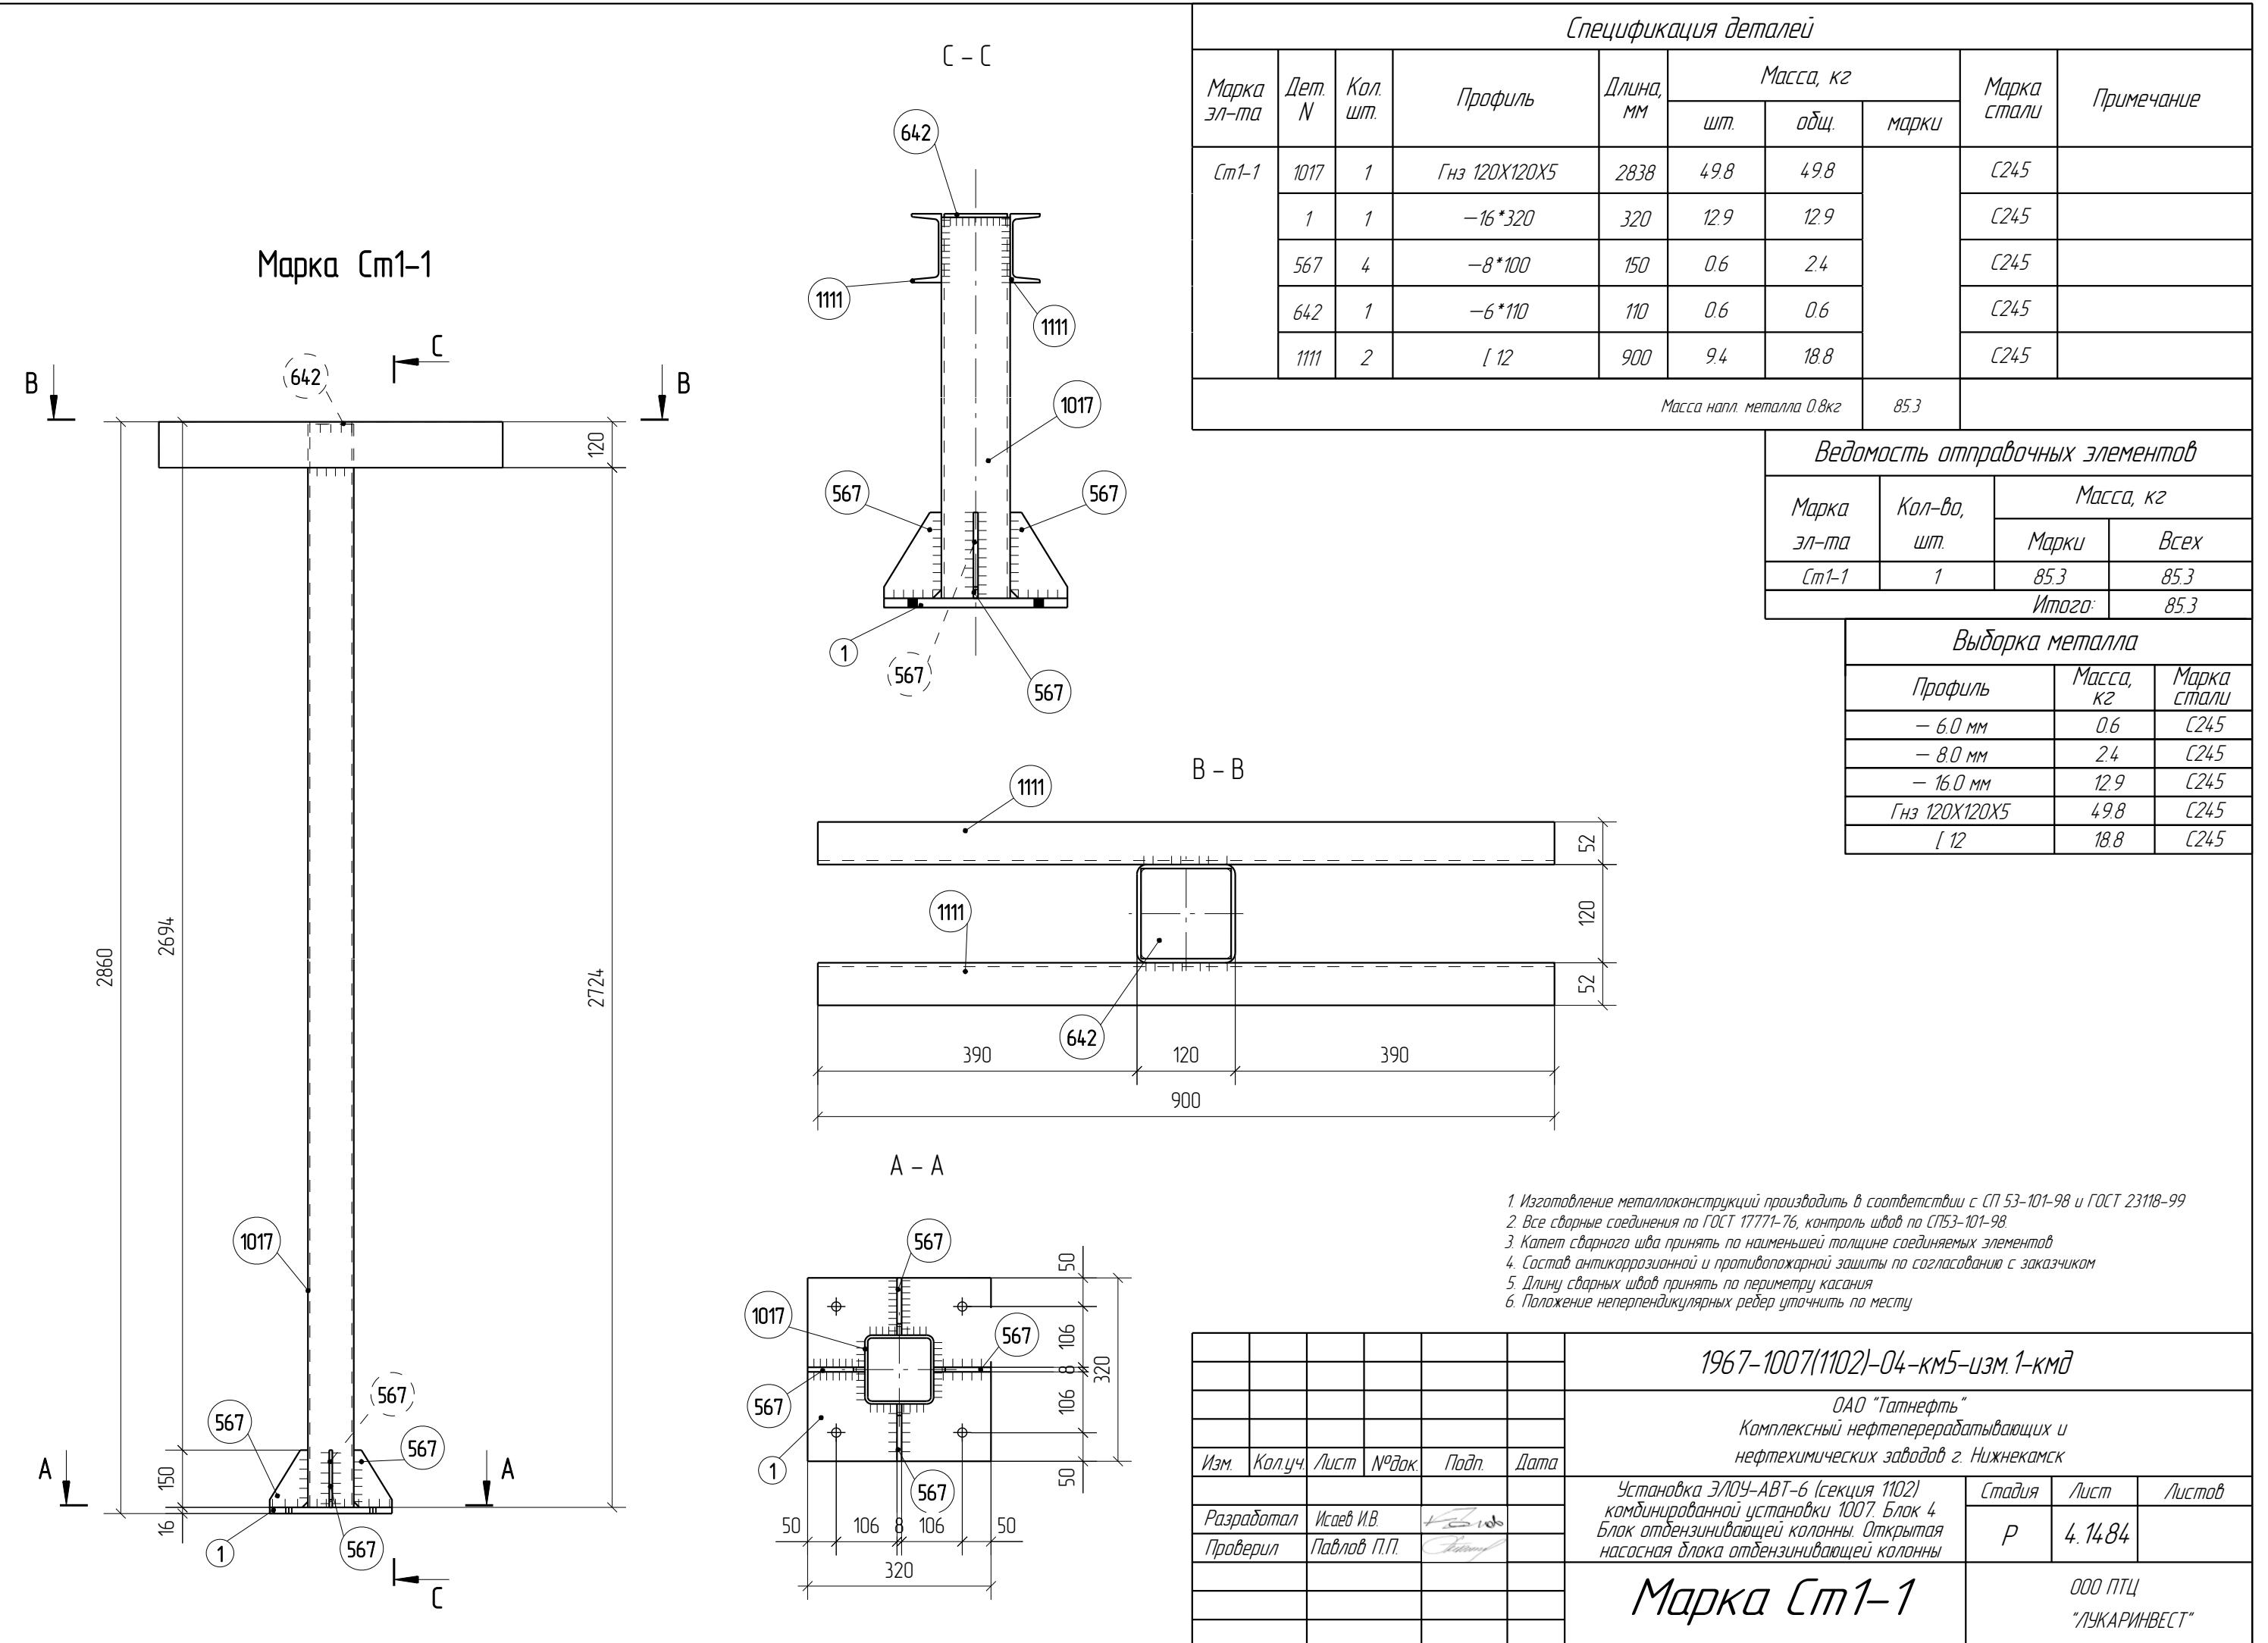

# Марка Ст1-2

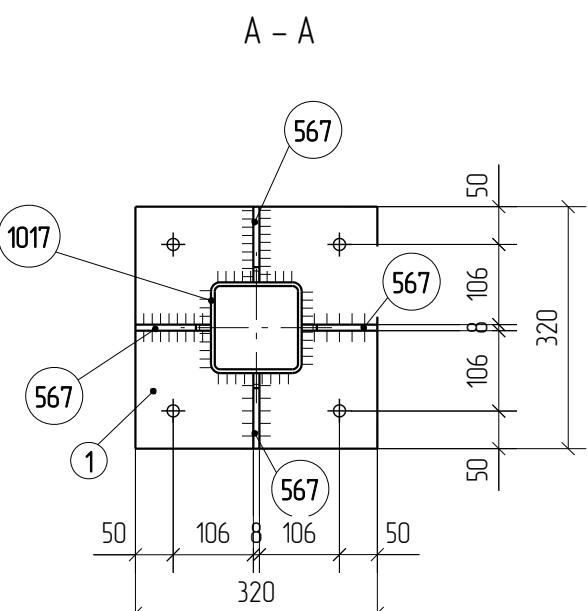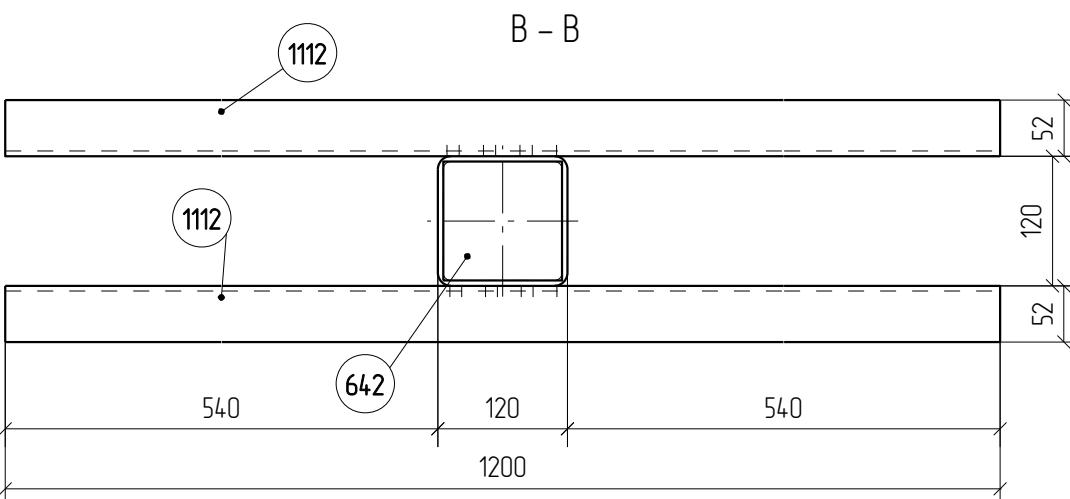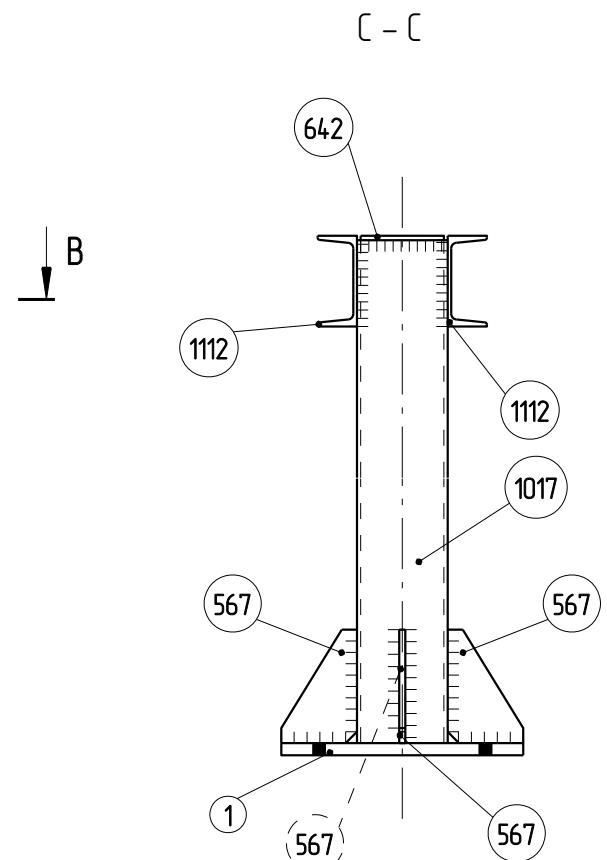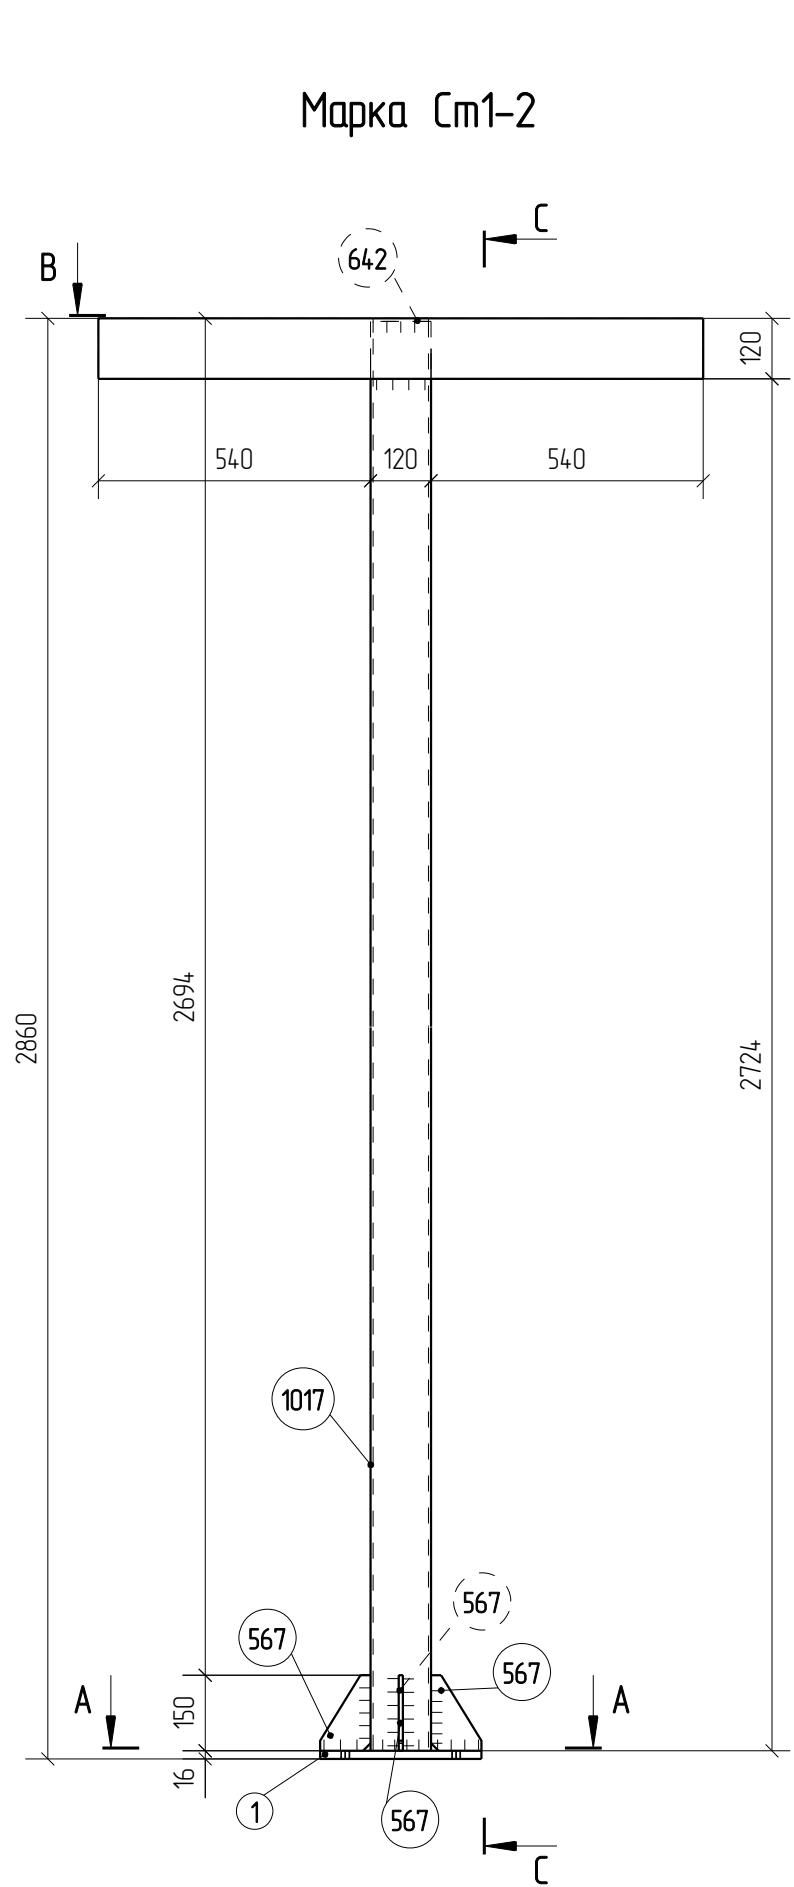

## Спецификация деталей

Марка эл-та	Дет. №	Кол. шт.	Профиль	Длина, мм	Масса, кг			Марка стали	Примечание
					шт.	общ.	марки		
Ст1-2	1017	1	Гнз 120X120X5	2838	49.8	49.8		С245	
	1	1	-16*320	320	12.9	12.9			
	567	4	-8*100	150	0.6	2.4			
	642	1	-6*110	110	0.6	0.6			
	1112	2	[ 12	1200	12.5	25.0			

Масса напл. металла 0.9кг

916

## Ведомость отправочных элементов

Марка эл-та	Кол-во, шт.	Масса, кг	
		Марки	Всех
Ст1-2	2	916	1832
		Итого:	1832


## Выборка металла

Профиль	Масса, кг	Марка стали
- 6.0 мм	0.6	С245
- 8.0 мм	2.4	С245
- 16.0 мм	12.9	С245
Гнз 120X120X5	49.8	С245
[ 12	25.0	С245


- Изготовление металлоконструкций производить в соответствии с СП 53-101-98 и ГОСТ 23118-99
- Все сварные соединения по ГОСТ 17771-76, контроль швов по СП53-101-98
- Катет сварного шва принять по наименьшей толщине соединяемых элементов
- Состав антикоррозионной и противогорючей защиты по согласованию с заказчиком
- Длину сварных швов принять по периметру касания
- Положение непрерывных ребер уточнить по месту

Изм	Кол.уч	Лист	№док.	Подп.	Дата	1967-1007(1102)-04-КМ5-изм.1-КМД		
						ОАО "Татнефть" Комплексный нефтеперерабатывающих и нефтехимических заводов г. Нижнекамск		
Разработал	Исаев И.В.					Установка ЭЛОУ-АВТ-6 (секция 1102) комбинированной установки 1007. Блок 4 Блок отбензинивающей колонны. Открытая насосная блока отбензинивающей колонны		
Проверил	Павлов П.П.							
Марка Ст1-2						000 ПТЦ "ЛУКАРНІВЕСТ"		

# Марка Ст2-1

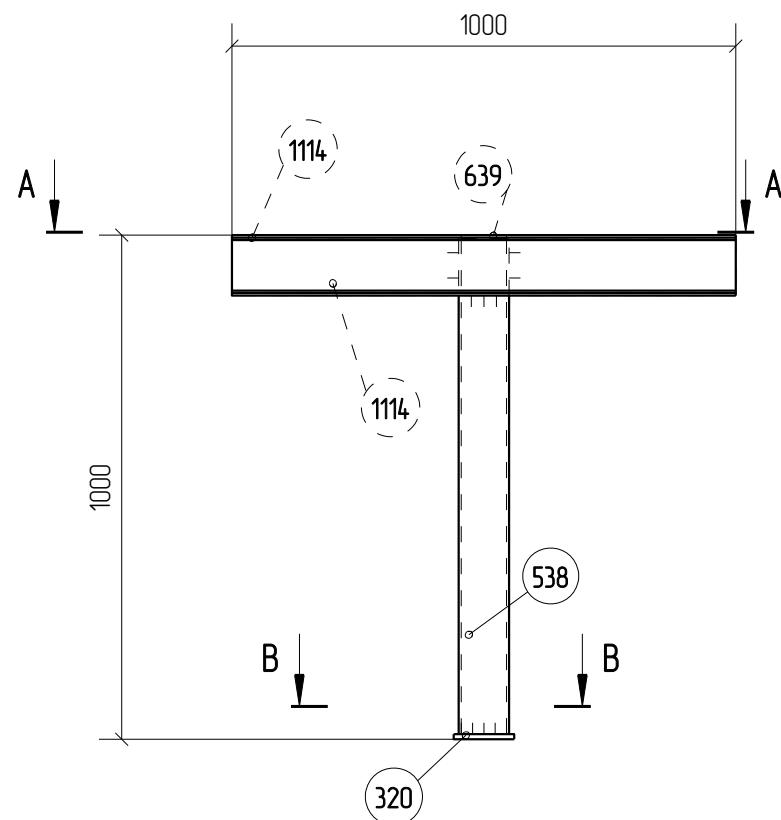

A - A

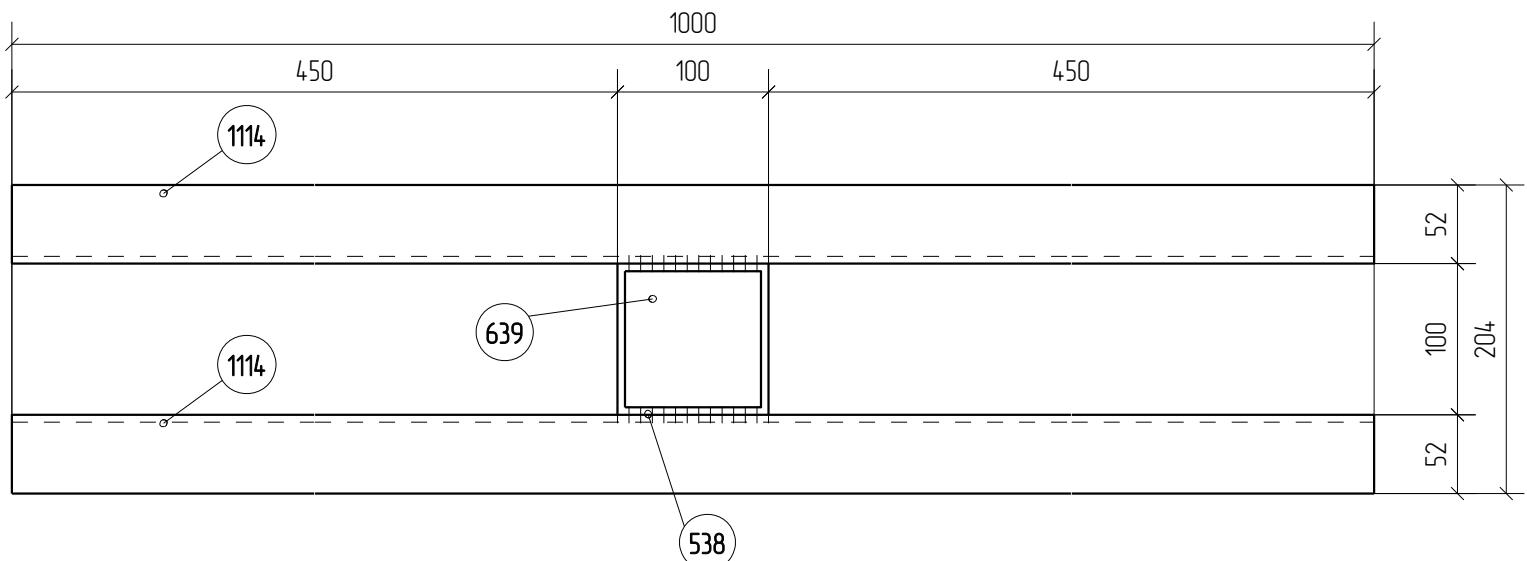

## Спецификация деталей

Марка зл-та	Дет. N	Кол. шт.	Профиль	Длина, мм	Масса, кг			Марка стали	Примечание
					шт.	общ.	марки		
Ст2-1	538	1	Гнз 100X100X5	984	14.2	14.2		C245	
	320	1	-10*120	120	1.1	1.1		C245	
	639	1	-6*90	90	0.4	0.4		C245	
	1114	2	[ 12	1000	10.4	20.8		C245	

Масса напл. металла 0.4кг


36.9

## Ведомость отправочных элементов

Марка зл-та	Кол-во, шт.	Масса, кг	
		Марки	Всех
Ст2-1	2	36.9	73.8
Итого-			73.8

## Выборка металла

Профиль	Масса, кг	Марка стали
- 6.0 мм	0.4	C245
- 10.0 мм	1.1	C245
Гнз 100X100X5	14.2	C245
[ 12	20.8	C245

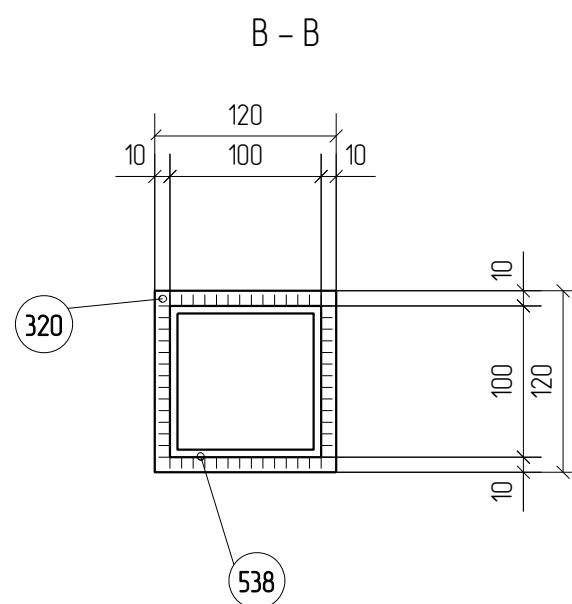

- Изготовление металлоконструкций производить в соответствии с СП 53-101-98 и ГОСТ 23118-99
- Все сварные соединения по ГОСТ 17771-76, контроль швов по СП53-101-98
- Капот сварного шва принять по наименьшей толщине соединяемых элементов
- Состав антикоррозионной и противогожарной защиты по согласованию с заказчиком
- Длину сварных швов принять по периметру касания
- Положение неперпендикулярных ребер уточнить по месту

									1967-1007(1102)-04-КМ5-изм.1-КМД	
Изм.	Кол.уч.	Лист	№док.	Подп.	Дата	ОАО "Татнефть" Комплексный нефтеперерабатывающих и нефтехимических заводов г. Нижнекамск				
Разработал	Исаев И.В.	+								
Проверил	Павлов П.П.	+								
						Установка ЭЛОУ-АВТ-6 (секция 1102) комбинированной установки 1007, Блок 4 Блок отбензинивающей колонны. Открытая насосная блока отбензинивающей колонны				
						Стадия	Лист	Листов		
						P	4.1486			
						<b>Марка Ст2-1</b>			ООО ПТЦ "ЛУКАРИНвест"	

*Спецификация деталей*

Марка эл-та	Дет. N	Кол. шт.	Профиль	Длина, мм	Масса, кг			Марка стали	Примечание
					шт.	общ.	марки		
Ст3-1	1019	1	Гнз 120X120Х5	4028	70.7	70.7		C245	
	1	1	-16*320	320	12.9	12.9			
	567	4	-8*100	150	0.6	2.4			
	642	1	-6*110	110	0.6	0.6			
	657	1	-6*92	92	0.3	0.3			
	814	1	L 100X8	180	2.2	2.2			

Масса напл. металла 0.9кг

90.0


*Ведомость отправочных элементов*

Марка эл-та	Кол-во, шт.	Масса, кг	
		Марки	Всех
Ст3-1	1	90.0	90.0
		Итого:	90.0

*Выборка металла*

Профиль	Масса, кг	Марка стали
- 6.0 мм	0.9	C245
- 8.0 мм	2.4	C245
- 16.0 мм	12.9	C245
Гнз 120X120Х5	70.7	C245
L 100X8	2.2	C245

**Марка Ст3-1**

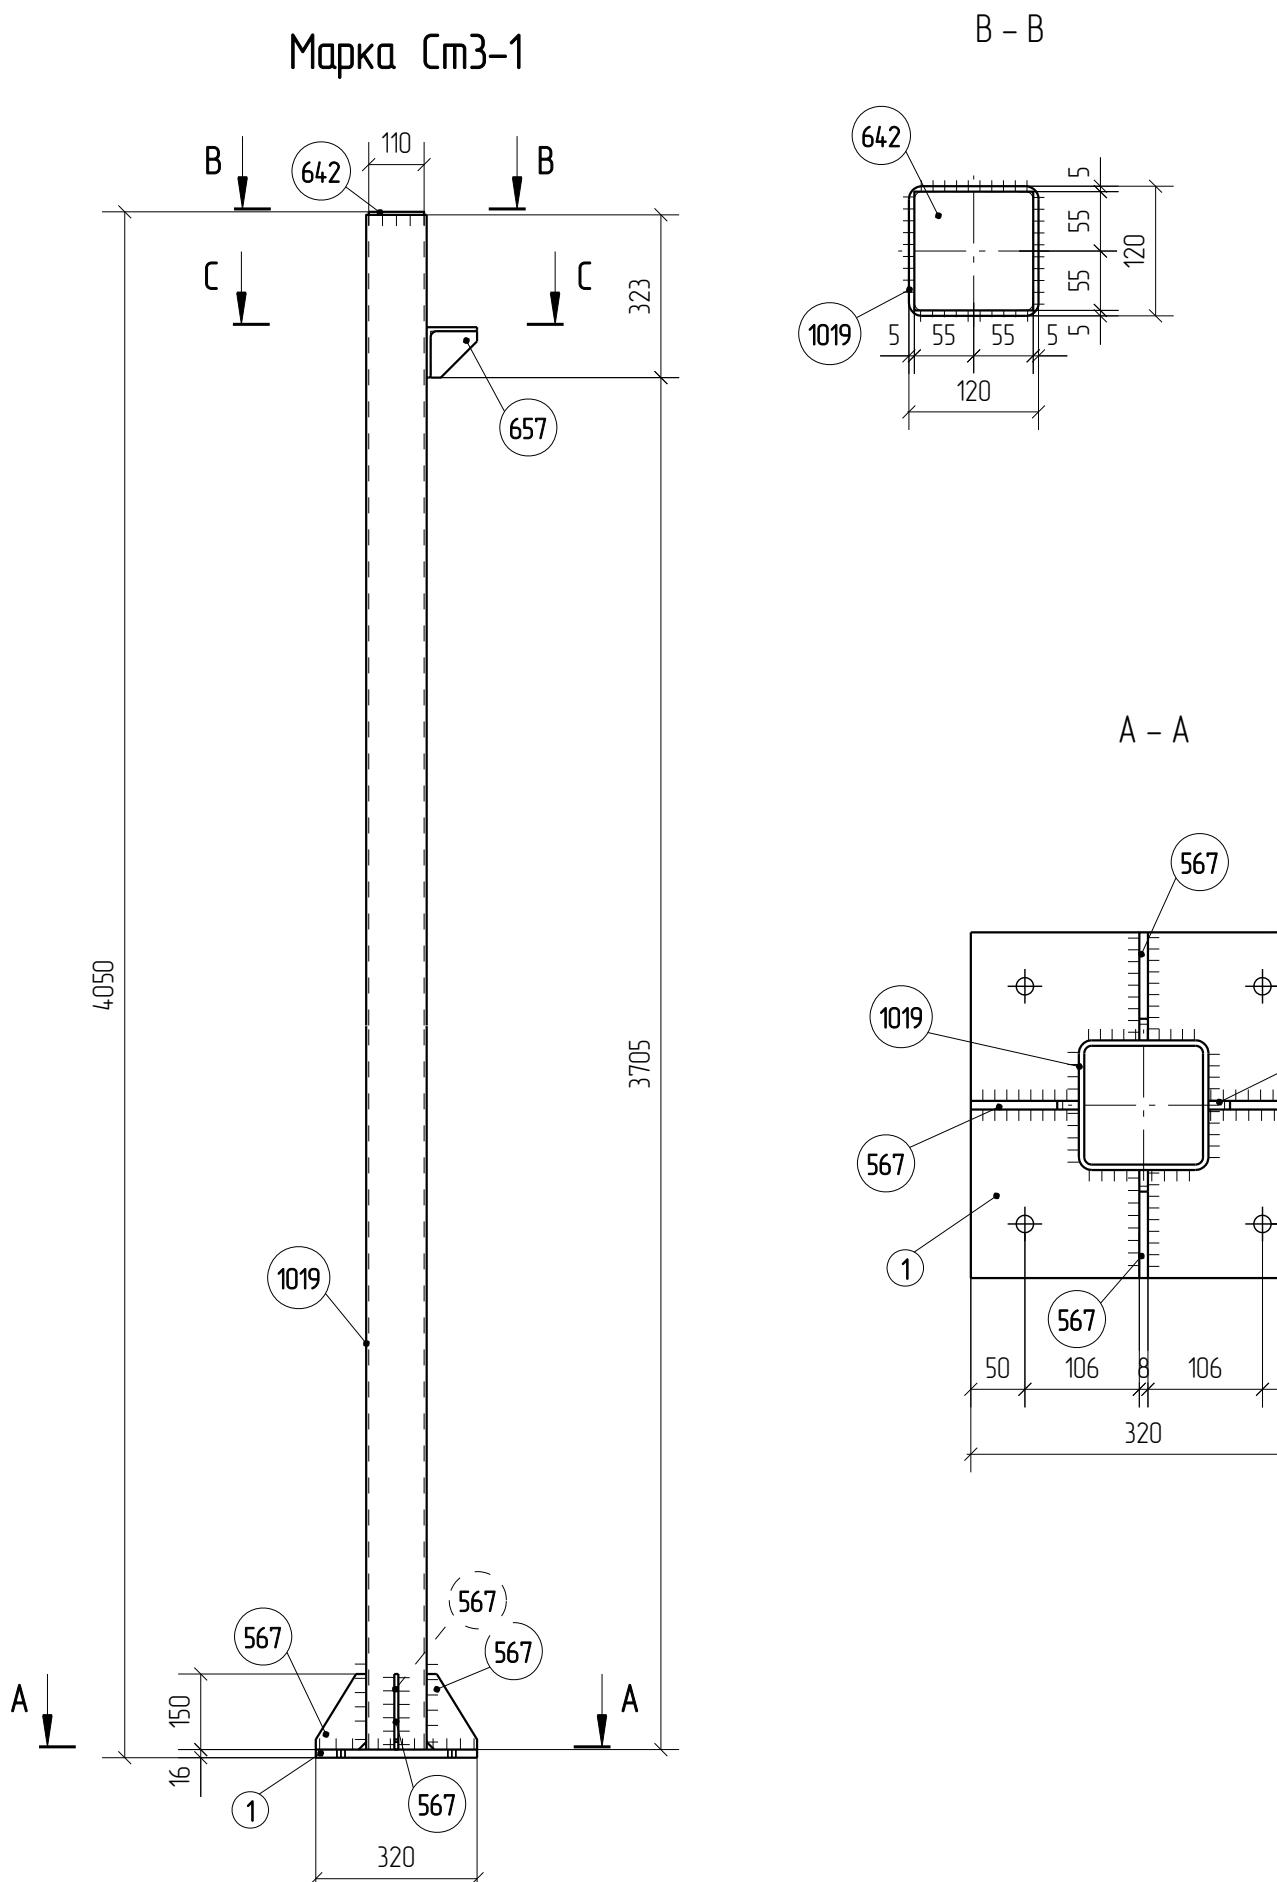

1. Изготовление металлоконструкций производить в соответствии с СП 53-101-98 и ГОСТ 23118-99
2. Все сварные соединения по ГОСТ 17771-76, контроль швов по СП53-101-98
3. Капит сварного шва принять по наименьшей толщине соединяемых элементов
4. Состав антикоррозионной и противогорючей защиты по согласованию с заказчиком
5. Длину сварных швов принять по периметру касания
6. Положение неперпендикулярных ребер уточнить по месту

1967-1007(1102)-04-КМ5-изм.1-КМД					
ОАО "Татнефть" Комплексный нефтеперерабатывающих и нефтехимических заводов г. Нижнекамск					
Изм	Кол.уч	Лист	№док.	Подп.	Дата
Разработал	Исаев И.В.				
Проверил	Павлов П.П.				

*Марка Ст3-1*

ООО ПТЦ  
"ЛУКАРИНвест"

Спецификация деталей								
Марка эл-та	Дет. №	Кол. шт.	Профиль	Длина, мм	Масса, кг			Марка стали
					шт.	общ.	марки	
Ст3-2	1113	1	[ 12	2370	24.7	24.7		С245
					24.7			


Ведомость отправочных элементов

Марка эл-та	Кол-во, шт.	Масса, кг	
		Марки	Всех
Ст3-2	2	24.7	49.4
Итого-			49.4

Выборка металла

Профиль	Масса, кг	Марка стали
[ 12	24.7	С245

Марка Ст3-2

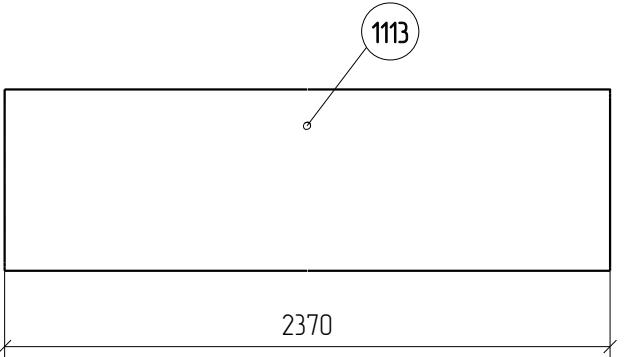


1. Изготовление металлоконструкций производить в соответствии с СП 53-101-98 и ГОСТ 23118-99
2. Все сварные соединения по ГОСТ 17771-76, контроль швов по СП53-101-98
3. Капит сварного шва принять по наименьшей толщине соединяемых элементов
4. Состав антикоррозионной и противожарной защиты по согласованию с заказчиком
5. Длину сварных швов принять по периметру касания
6. Положение неперпендикулярных ребер уточнить по месту

						1967-1007(1102)-04-КМ5-ИЗМ.1-КМД
						ОАО "Татнефть" Комплексный нефтеперерабатывающих и нефтехимических заводов г. Нижнекамск
Изм.	Кол.уч.	Лист	№док.	Подп.	Дата	
Разработал	Исаев И.В.					Установка ЭЛОУ-АВТ-6 (секция 1102) комбинированной установки 1007. Блок 4 Блок отбензинивающей колонны. Открытая насосная блока отбензинивающей колонны
Проверил	Павлов П.П.					Стадия
						Лист
						Листов
						P
						4. 1488
Марка Ст3-2						ООО ПТЦ "ЛУКАРИНВЕСТ"

Спецификация деталей

Марка зл-та	Дет. N	Кол. шт.	Профиль	Длина, мм	Масса, кг			Марка стали	Примечание
					шт.	общ.	марки		
Ст3-3	1017	1	Гнз 120Х120Х5	2838	49.8	49.8		C245	C245
	1	1	-16*320	320	12.9	12.9			C245
	567	4	-8*100	150	0.6	2.4			C245
	642	1	-6*110	110	0.6	0.6			C245
Масса напл. металла 0.7кг								66.4	

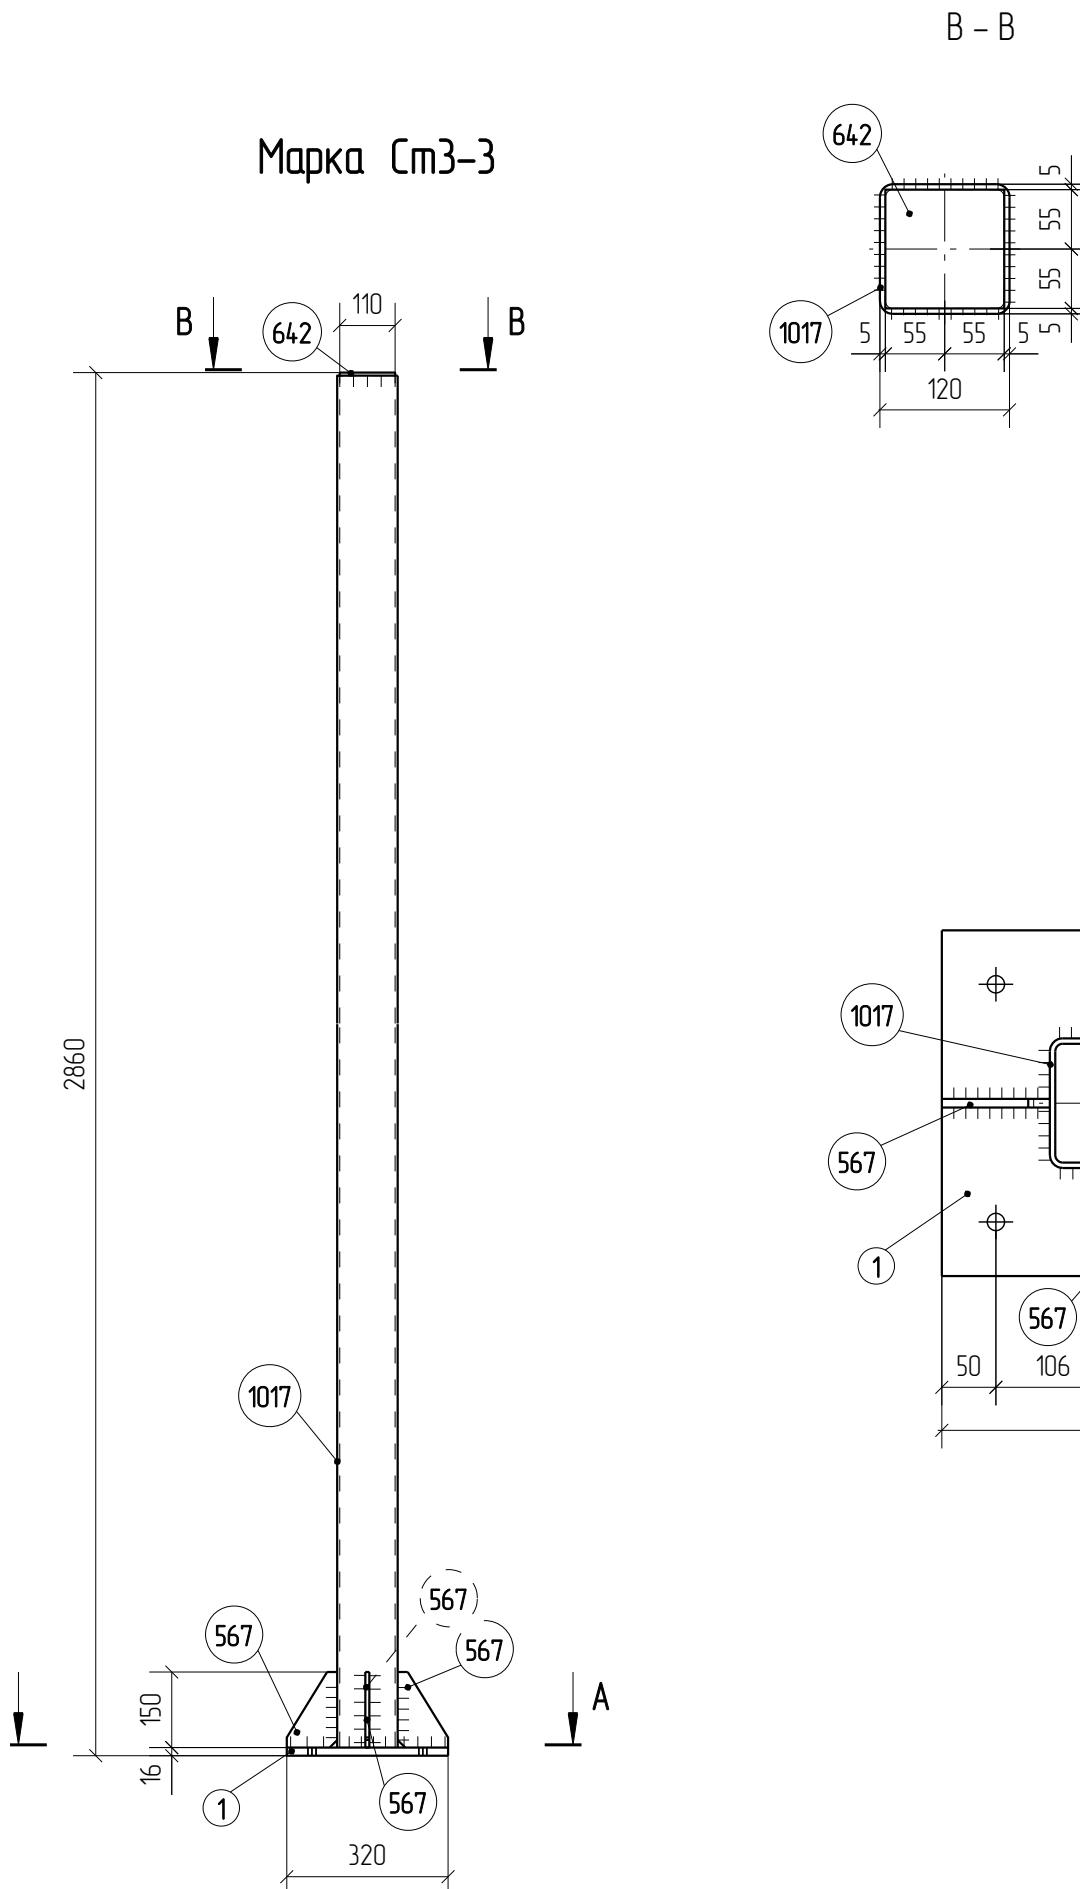

Ведомость отправочных элементов

Марка зл-та	Кол-во, шт.	Масса, кг	
		Марки	Всех
Ст3-3	1	66.4	66.4
Итого:			66.4

Выборка металла

Профиль	Масса, кг	Марка стали
- 6.0 мм	0.6	C245
- 8.0 мм	2.4	C245
- 16.0 мм	12.9	C245
Гнз 120Х120Х5	49.8	C245

- Изготовление металлоконструкций производить в соответствии с СП 53-101-98 и ГОСТ 23118-99
- Все сварные соединения по ГОСТ 17771-76, контроль швов по СП53-101-98
- Катет сварного шва принять по наименьшей толщине соединяемых элементов
- Состав антикоррозионной и противогорючей защиты по согласованию с заказчиком
- Длину сварных швов принять по периметру касания
- Положение неперпендикулярных ребер уточнить по месту

					1967-1007(1102)-04-КМ5-ИЗМ.1-КМД		
					ОАО "Татнефть"		
					Комплексный нефтеперерабатывающих и		
					нефтехимических заводов г. Нижнекамск		
Изм.	Кол.уч.	Лист	№док.	Подп.	Дата		
Разработал	Исаев И.В.						
Проверил	Павлов П.П.						
					Установка ЭЛОУ-АВТ-6 (секция 1102) комбинированной установки 1007, Блок 4 Блок отбензинивающей колонны. Открытая насосная блока отбензинивающей колонны		
					Стадия	Лист	Листов
					P	4.1489	
					Марка Ст3-3		000 ПТЦ "ЛУКАРИНвест"

Спецификация деталей

Марка зл-та	Дет. N	Кол. шт.	Профиль	Длина, мм	Масса, кг			Марка стали	Примечание
					шт.	общ.	марки		
Ст4-1	1018	1	Гнз 120X120X5	3400	59.7	59.7		C245	
	1	1	-16*320	320	12.9	12.9			
	315	1	-10*140	140	1.5	1.5			
	567	4	-8*100	150	0.6	2.4			
Масса напл. металла 0.8кг					77.3				



Ведомость отправочных элементов

Марка зл-та	Кол-во, шт.	Масса, кг	
		Марки	Всех
Ст4-1	3	77.3	2319
Итого-			2319


Выборка металла

Профиль	Масса, кг	Марка стали
- 8.0 мм	2.4	C245
- 10.0 мм	1.5	C245
- 16.0 мм	12.9	C245
Гнз 120X120X5	59.7	C245


Марка Ст4-1

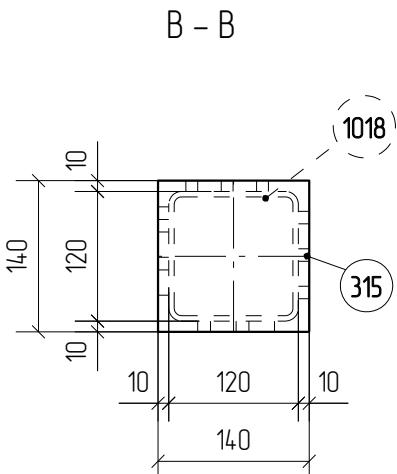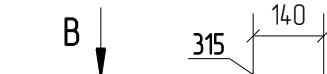

A - A

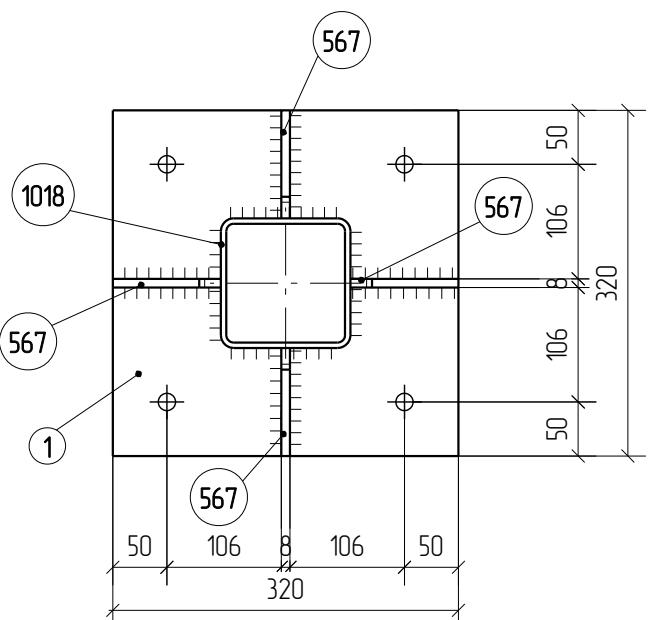

B - B

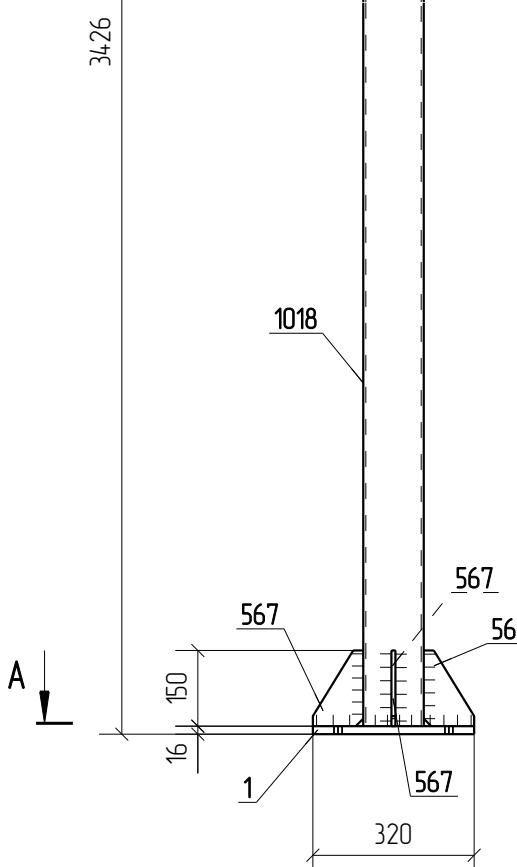


- Изготовление металлоконструкций производить в соответствии с СП 53-101-98 и ГОСТ 23118-99
- Все сварные соединения по ГОСТ 17771-76, контроль швов по СП53-101-98
- Капот сварного шва принять по наименьшей толщине соединяемых элементов
- Состав антикоррозионной и противогорючей защиты по согласованию с заказчиком
- Длину сварных швов принять по периметру касания
- Положение неперпендикулярных ребер уточнить по месту

									1967-1007(1102)-04-КМ5-ИЗМ.1-КМД			
Изм.	Кол.уч.	Лист	№док.	Подп.	Дата	ОАО "Татнефть" Комплексный нефтеперерабатывающих и нефтехимических заводов г. Нижнекамск						
Разработал	Исаев И.В.											
Проверил	Павлов П.П.											
						Установка ЭЛОУ-АВТ-6 (секция 1102) комбинированной установки 1007, Блок 4 Блок отбензинивающей колонны. Открытая насосная блока отбензинивающей колонны				Стадия	Лист	Листов
										P	4.1490	
Марка Ст4-1								000 ПТЦ "ЛУКАРИНвест"				

Спецификация деталей									
Марка зл-та	Дет. N	Кол. шт.	Профиль	Длина, мм	Масса, кг			Марка стали	Примечание
					шт.	общ.	марки		
Ст5-1	1160	1	Гнз 80Х80Х5	713	8.0	8.0		С245	
	650	2	-6*100	100	0.5	10			С245
Масса напл. металла 0.1кг					9.1				


### Марка Ст5-1

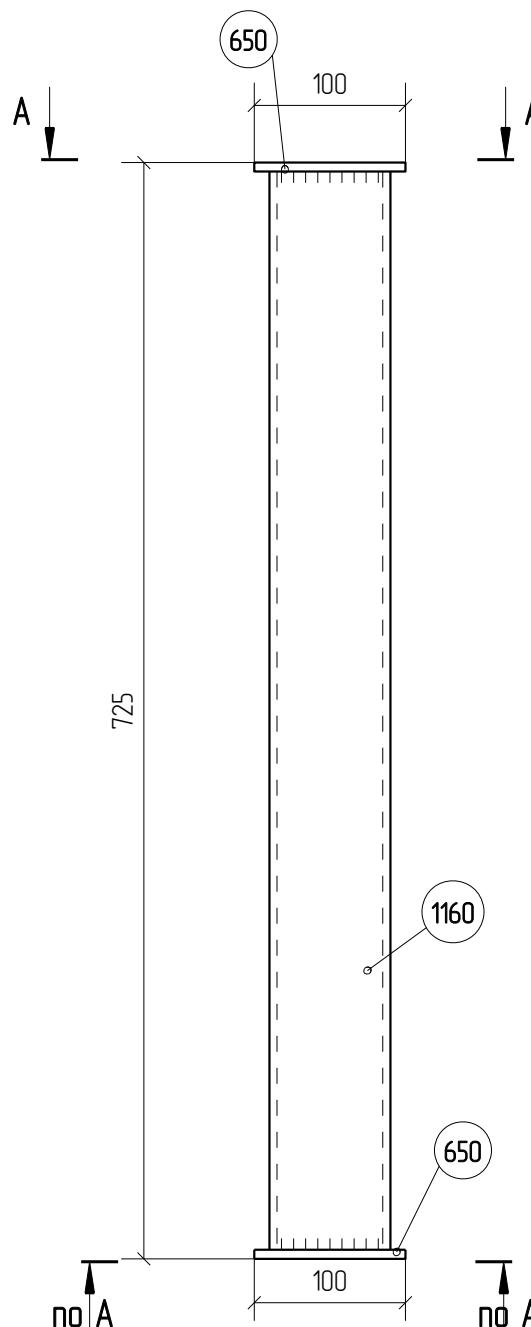

### Ведомость отправочных элементов

Марка зл-та	Кол-во, шт.	Масса, кг	
		Марки	Всех
Ст5-1	12	9.1	109.2
Итого:			109.2

### Выборка металла

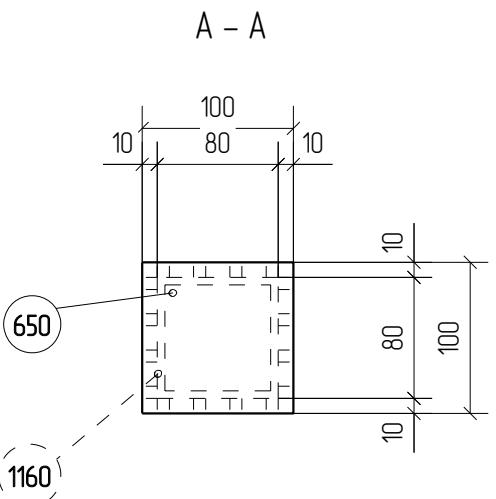


- Изготовление металлоконструкций производить в соответствии с СП 53-101-98 и ГОСТ 23118-99
- Все сварные соединения по ГОСТ 17771-76, контроль швов по СП53-101-98
- Капот сварного шва принять по наименьшей толщине соединяемых элементов
- Состав антикоррозионной и противогорючей защиты по согласованию с заказчиком
- Длину сварных швов принять по периметру касания
- Положение неперпендикулярных ребер уточнить по месту

							1967-1007(1102)-04-КМ5-ИЗМ.1-КМД
Изм.	Кол.уч.	Лист	№док.	Подп.	Дата	ОАО "Татнефть" Комплексный нефтеперерабатывающих и нефтехимических заводов г. Нижнекамск	
Разработал	Исаев И.В.						
Проверил	Павлов П.П.						
						Установка ЭЛОУ-АВТ-6 (секция 1102) комбинированной установки 1007. Блок 4 Блок отбензинивающей колонны. Открытая насосная блока отбензинивающей колонны	Стадия
							Лист
						P	Листов
						4.1491	
Марка Ст5-1						ООО ПТЦ "ЛУКАРИНвест"	

# Раздел 5. Чертежи отдельных деталей

Дет. №	Маркировка	Профиль	Длина, мм	Кол-во, шт.	Материал	Масса, кг
1	1Д1	Лист толщиной 16.0 мм	320	8	C245	12.9
						Кол-во в сбоях
					1	1-Сп1-1
					2	1-Сп1-2
					1	1-Сп3-1
					1	1-Сп3-3
					3	1-Сп4-1


Дет. 1

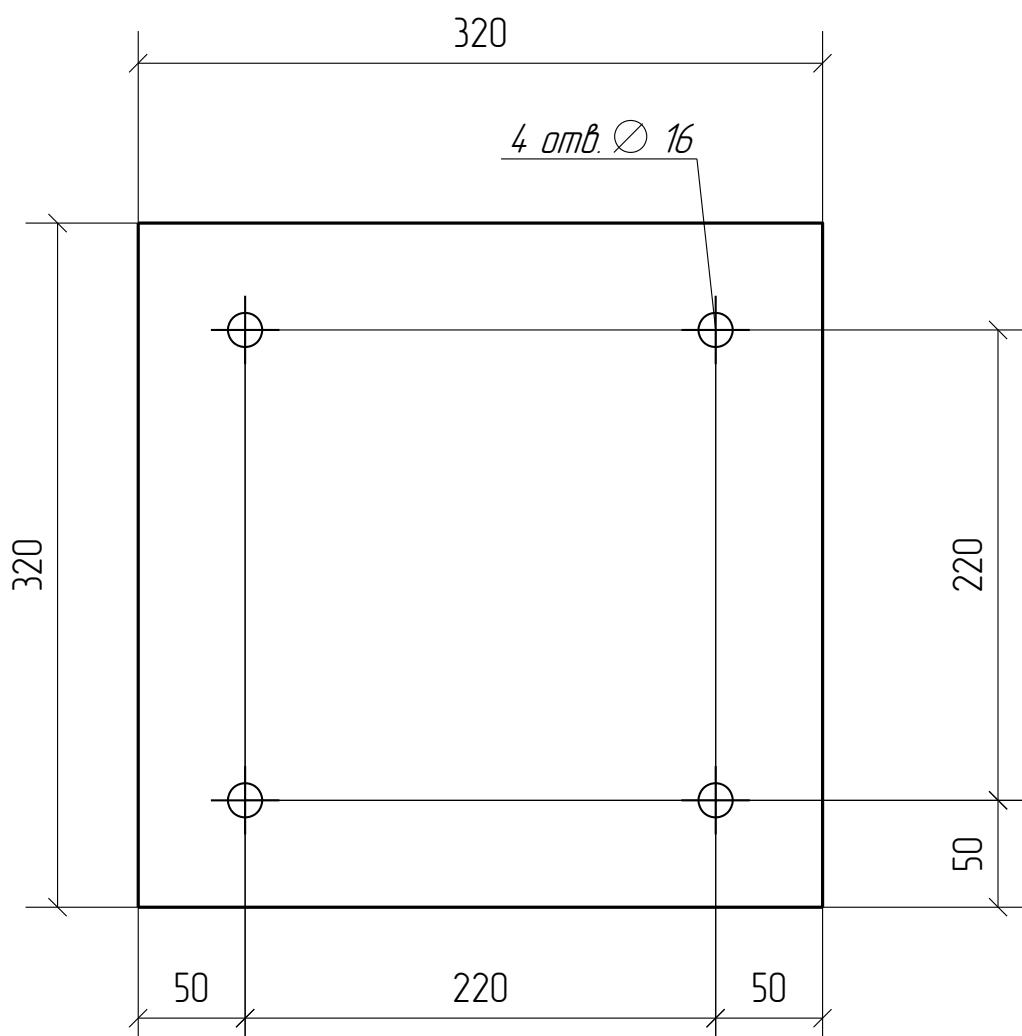

						1967-1007(1102)-04-КМ5-изм.1-КМД
						ОАО "Татнефть" Комплексный нефтеперерабатывающих и нефтехимических заводов г. Нижнекамск
Изм.	Кол.уч.	Лист	№док.	Подп.	Дата	
Разработал	Исаев И.В.	Исаев И.В.				Установка ЭЛОУ-АВТ-6 (секция 1102) комбинированной установки 1007 Блок 4 Блок отбензинивающей колонны. Открытая насосная блока отбензинивающей колонны
Проверил	Павлов П.П.	Павлов П.П.				Стадия
						Лист
						Листов
					P	5.1
Деталь 1						ООО ПТЦ "ЛУКАРИНВЕСТ"

Дет. №	Маркировка	Профиль	Длина, мм	Кол-во, шт.	Материал	Масса, кг
2	1Д2	Лист толщиной 16.0 мм	445	1	C245	12.5
				Кол-во		В сбоярках
				1		1-К1-9


Дет. 2

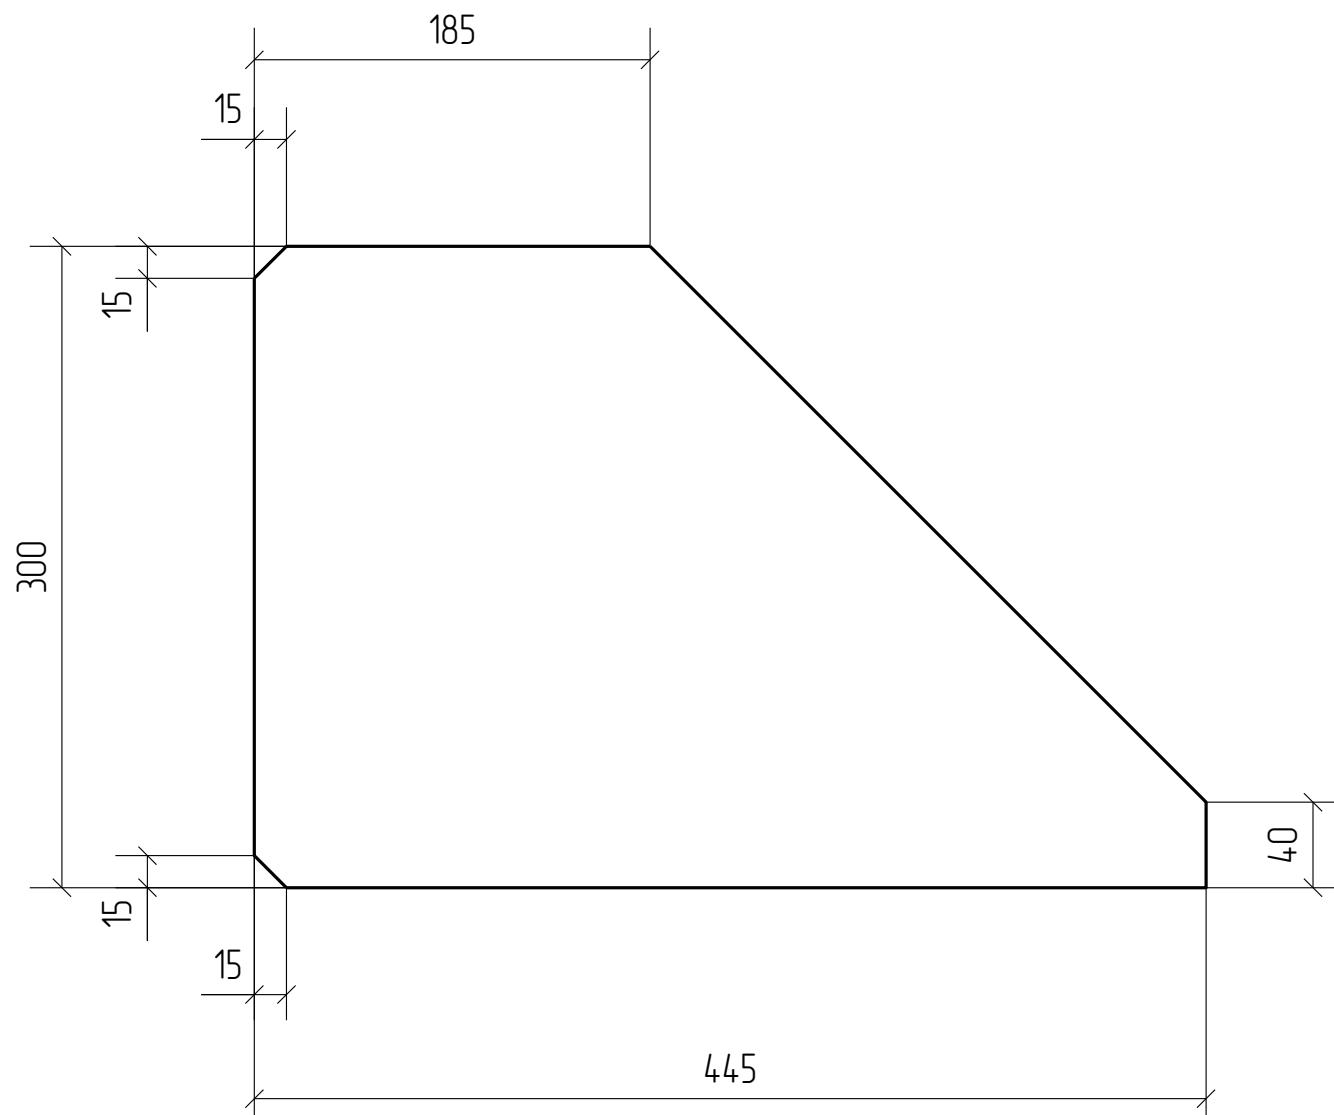

						1967-1007(1102)-04-КМ5-изм.1-КМД
						ОАО "Татнефть" Комплексный нефтеперерабатывающих и нефтехимических заводов г. Нижнекамск
Изм.	Кол.уч.	Лист	№док.	Подп.	Дата	
Разработал	Исаев И.В.	<i>Исаев</i>				Установка ЭЛОУ-АВТ-6 (секция 1102) комбинированной установки 1007 Блок 4 Блок отбензинивающей колонны. Открытая насосная блока отбензинивающей колонны
Проверил	Павлов П.П.	<i>Павлов</i>				Стадия
						P
						Лист
						Листов
						5.2
Деталь 2						ООО ПТЦ "ЛУКАРИНВЕСТ"

Дет. №	Маркировка	Профиль	Длина, мм	Кол-во, шт.	Материал	Масса, кг
3	1Д3	Лист толщиной 16.0 мм	320	4	C245	12.9
						Кол-во в сбоях
						1 1-К1-10
						3 1-К1-11


Дет. 3

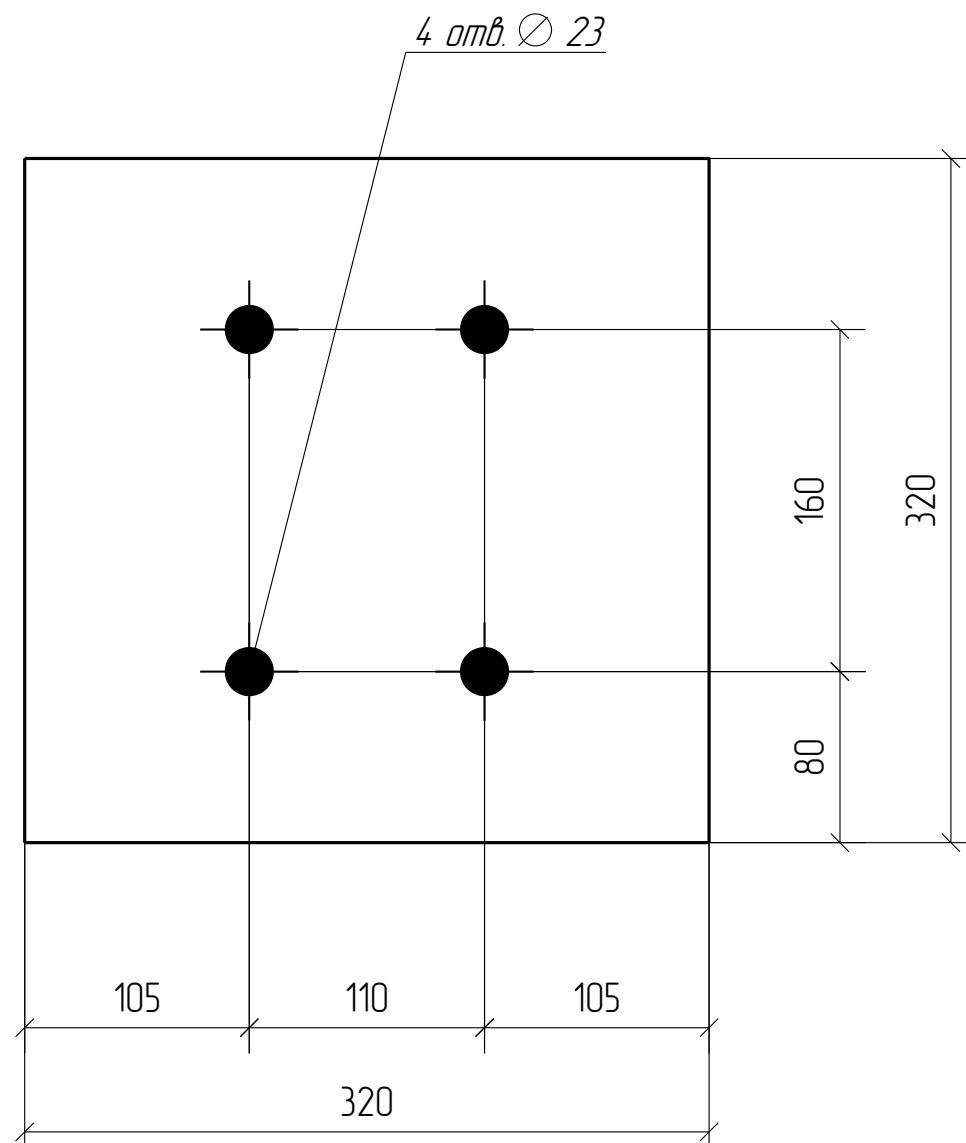

						1967-1007(1102)-04-КМ5-изм. 1-КМД
						ОАО "Татнефть" Комплексный нефтеперерабатывающих и нефтехимических заводов г. Нижнекамск
Изм.	Кол.уч.	Лист	№док.	Подп.	Дата	
Разработал	Исаев И.В.					Установка ЭЛОУ-АВТ-6 (секция 1102) комбинированной установки 1007 Блок 4 Блок отбензинивающей колонны. Открытая насосная блока отбензинивающей колонны
Проверил	Павлов П.П.					Стадия
						Лист
						Листов
					P	5.3
Деталь 3						ООО ПТЦ "ЛУКАРИНВЕСТ"


Дет. №	Маркировка	Профиль	Длина, мм	Кол-во, шт.	Материал	Масса, кг
4	1Д4	Лист толщиной 16.0 мм	320	1	C245	12.5
				Кол-во		В сбоярках
				1		1-К1-19

Дет. 4

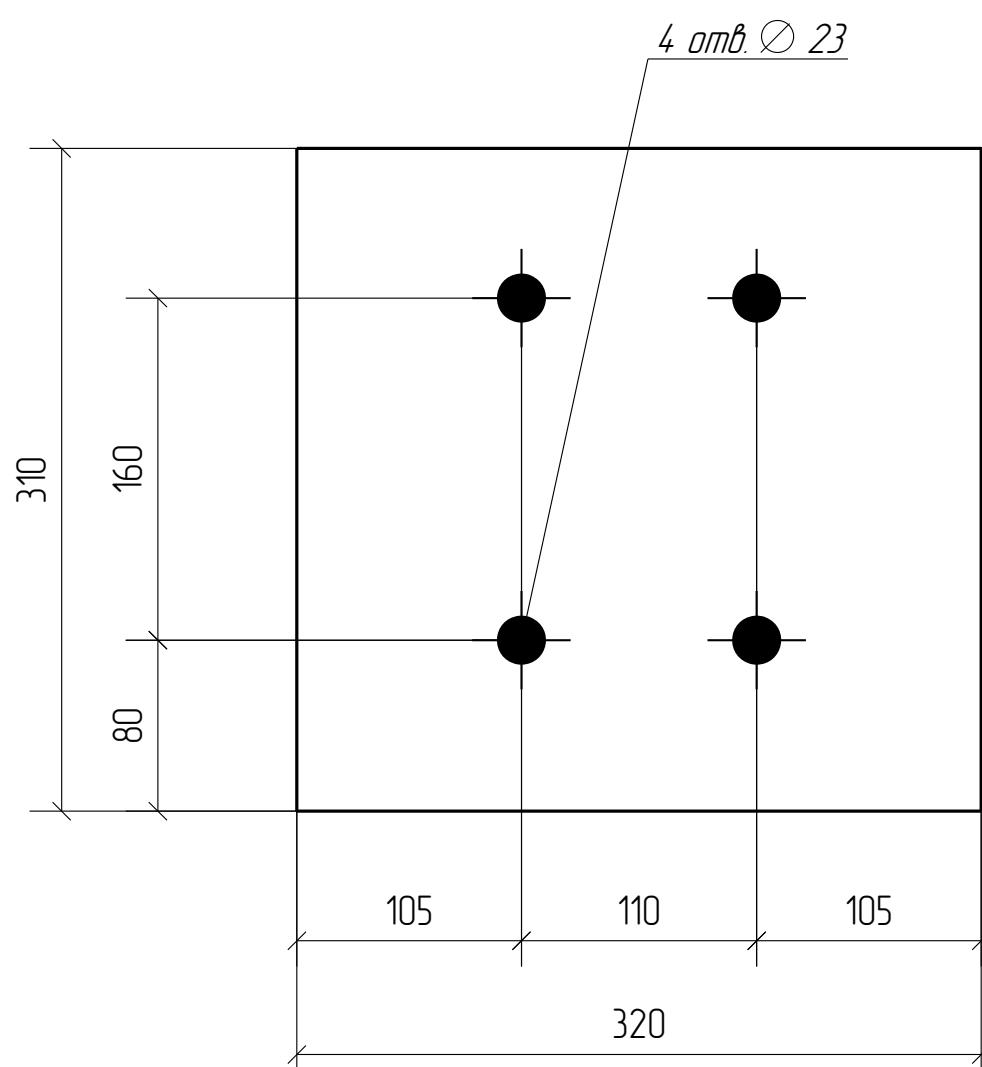

						1967-1007(1102)-04-КМ5-изм. 1-КМД
						ОАО "Татнефть" Комплексный нефтеперерабатывающих и нефтехимических заводов г. Нижнекамск
Изм.	Кол.уч.	Лист	№док.	Подп.	Дата	
Разработал	Исаев И.В.					Установка ЭЛОУ-АВТ-6 (секция 1102) комбинированной установки 1007 Блок 4 Блок отбензинивающей колонны. Открытая насосная блока отбензинивающей колонны
Проверил	Павлов П.П.					Стадия
						Лист
						Листовъ
						P
						5.4
						ООО ПТЦ "ЛУКАРИНВЕСТ"
						Деталь 4

Дет. №	Маркировка	Профиль	Длина, мм	Кол-во, шт.	Материал	Масса, кг
5	1Д5	Г 30 Ш2	5521	1	C255	378.7
				Кол-во в сбоярках		
				1	1-Б6-41	

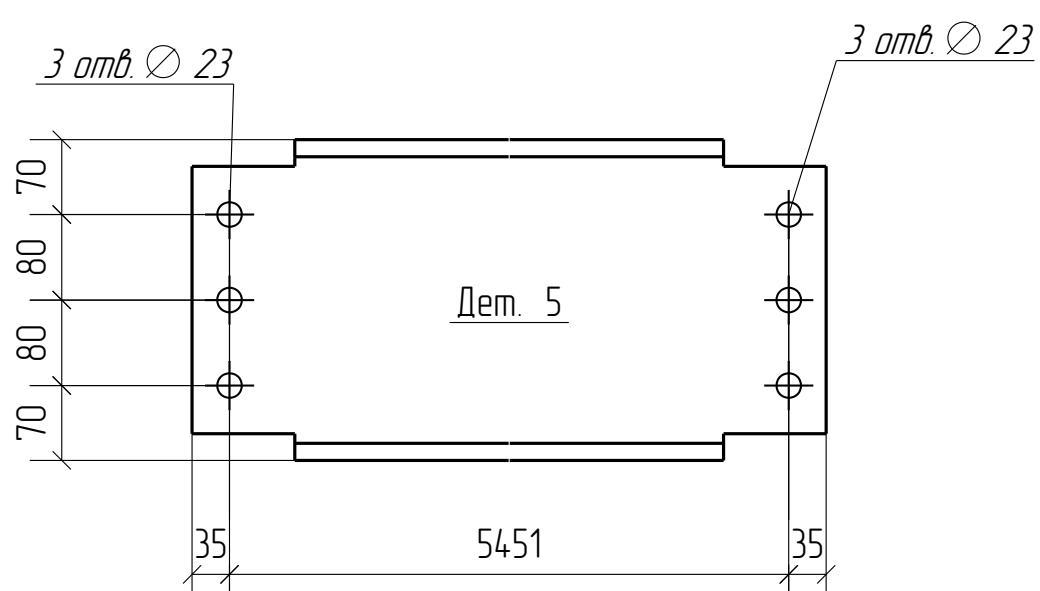

						1967-1007(1102)-04-КМ5-изм. 1-КМД
						ОАО "Татнефть" Комплексный нефтеперерабатывающих и нефтехимических заводов г. Нижнекамск
Изм.	Кол.уч.	Лист	№док.	Подп.	Дата	
Разработал	Исаев И.В.					Установка ЭЛОУ-АВТ-6 (секция 1102) комбинированной установки 1007 Блок 4 Блок отбензинивающей колонны. Открытая насосная блока отбензинивающей колонны
Проверил	Павлов П.П.					Стадия
						Лист
						Листов
						P
						5.5
						ООО ПТЦ "ЛУКАРИНВЕСТ"
						Деталь 5

Дет. №	Маркировка	Профиль	Длина, мм	Кол-во, шт.	Материал	Масса, кг
6	1Д6	Лист толщиной 16.0 мм	500	32	C245	17.0
						<i>Кол-во в сбоярках</i>
				2	1-K1-1	
				2	1-K1-2	
				2	1-K1-3	
				2	1-K1-4	
				2	1-K1-5	
				2	1-K1-6	
				2	1-K1-7	
				2	1-K1-8	
				2	1-K1-9	
				2	1-K1-13	
				4	1-K1-14	
				4	1-K1-16	
				2	1-K1-17	
				2	1-K1-21	


Дет. 6



						1967-1007(1102)-04-КМ5-изм. 1-КМД
						ОАО "Татнефть" Комплексный нефтеперерабатывающих и нефтехимических заводов г. Нижнекамск
Изм.	Кол.уч.	Лист	№док.	Подп.	Дата	
Разработал	Исаев И.В.	<i>Исаев</i>				Установка ЭЛОУ-АВТ-6 (секция 1102) комбинированной установки 1007 Блок 4 Блок отбензинивающей колонны. Открытая насосная блока отбензинивающей колонны
Проверил	Павлов П.П.	<i>Павлов</i>				Стадия      Лист      Листов Р                5.6
						Деталь 6
						ООО ПТЦ "ЛУКАРИНВЕСТ"


Дет. №	Маркировка	Профиль	Длина, мм	Кол-во, шт.	Материал	Масса, кг
7	1Д7	Лист толщиной 16.0 мм	320	1	C245	12.5
Кол-во				В сбоярках		
				1	1-К1-9	

Дет. 7

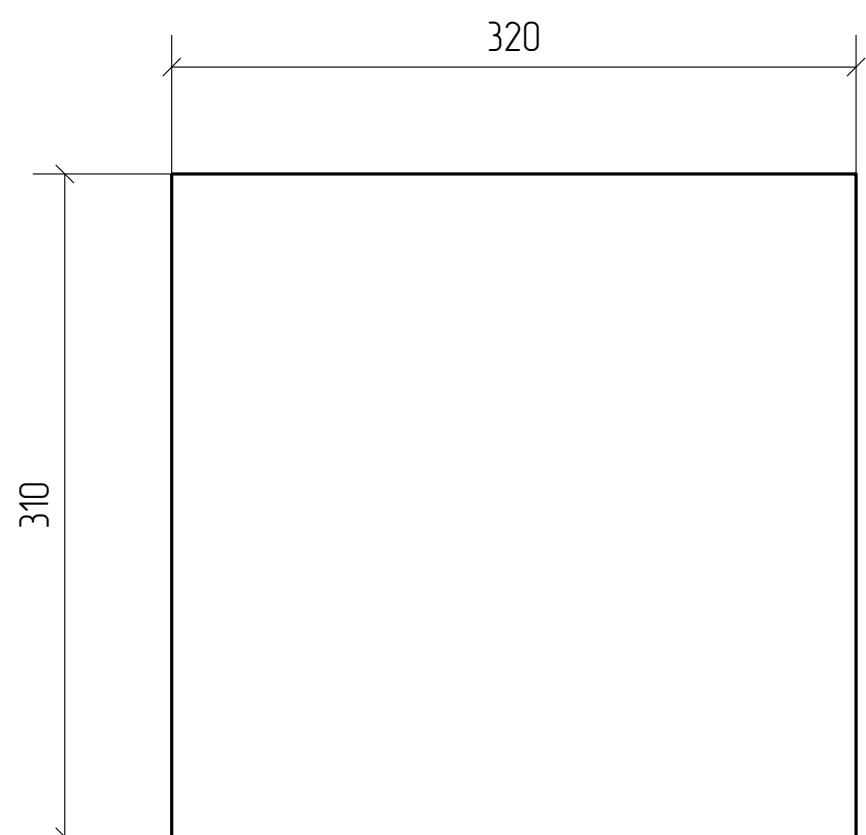

						1967-1007(1102)-04-КМ5-изм.1-КМД
						ОАО "Татнефть" Комплексный нефтеперерабатывающих и нефтехимических заводов г. Нижнекамск
Изм.	Кол.уч.	Лист	№док.	Подп.	Дата	
Разработал	Исаев И.В.					Установка ЭЛОУ-АВТ-6 (секция 1102) комбинированной установки 1007 Блок 4 Блок отбензинивающей колонны. Открытая насосная блока отбензинивающей колонны
Проверил	Павлов П.П.					Стадия Р Лист 5.7 Листов
						Деталь 7
						ООО ПТЦ "ЛУКАРИНвест"


Дет. №	Маркировка	Профиль	Длина, мм	Кол-во, шт.	Материал	Масса, кг
8	1Д8	Гнз 100Х100Х5	1527	1	C245	22.0
				Кол-во		В сбоярках
				1		1-0п 2.14-2

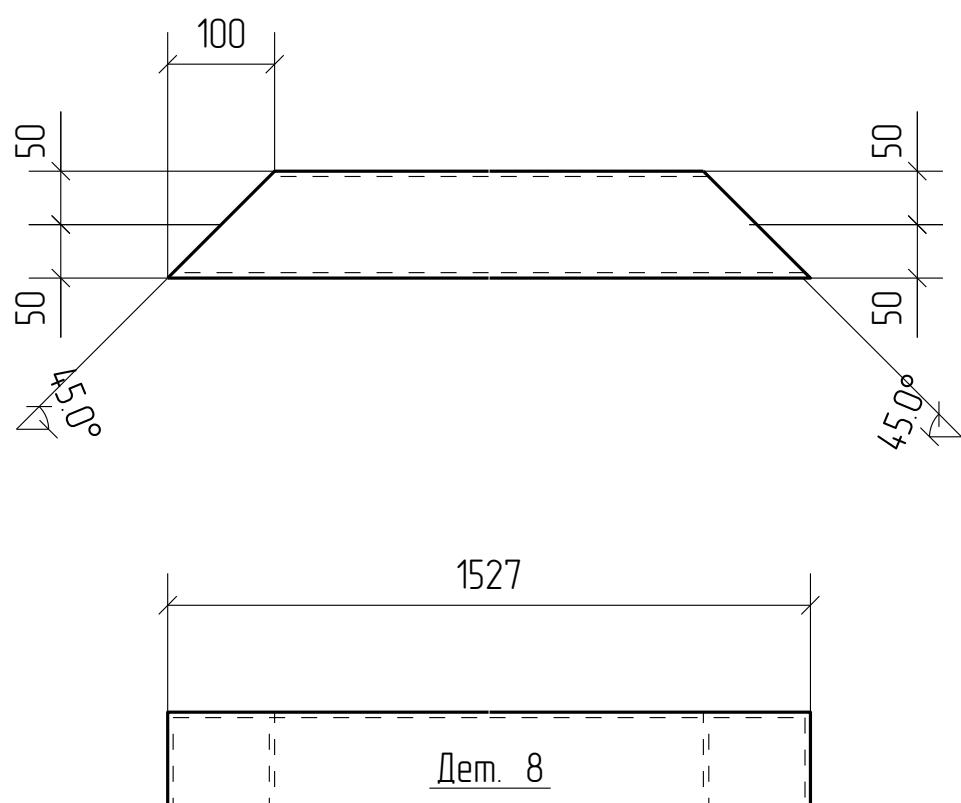


						1967-1007(1102)-04-КМ5-изм. 1-КМД
						ОАО "Татнефть" Комплексный нефтеперерабатывающих и нефтехимических заводов г. Нижнекамск
Изм.	Кол.уч.	Лист	№док.	Подп.	Дата	
Разработал	Исаев И.В.					Установка ЭЛОУ-АВТ-6 (секция 1102) комбинированной установки 1007 Блок 4 Блок отбензинивающей колонны. Открытая насосная блока отбензинивающей колонны
Проверил	Павлов П.П.					Стадия
						Лист
						Листов
						P
						5.8
						ООО ПТЦ "ЛУКАРИНВЕСТ"
						Деталь 8

Дет. №	Маркировка	Профиль	Длина, мм	Кол-во, шт.	Материал	Масса, кг
9	1Д9	Л 16	1115	1	С245	15.8
				Кол-во в сбоях		
				1	1-Б5-19	

Дет. 9

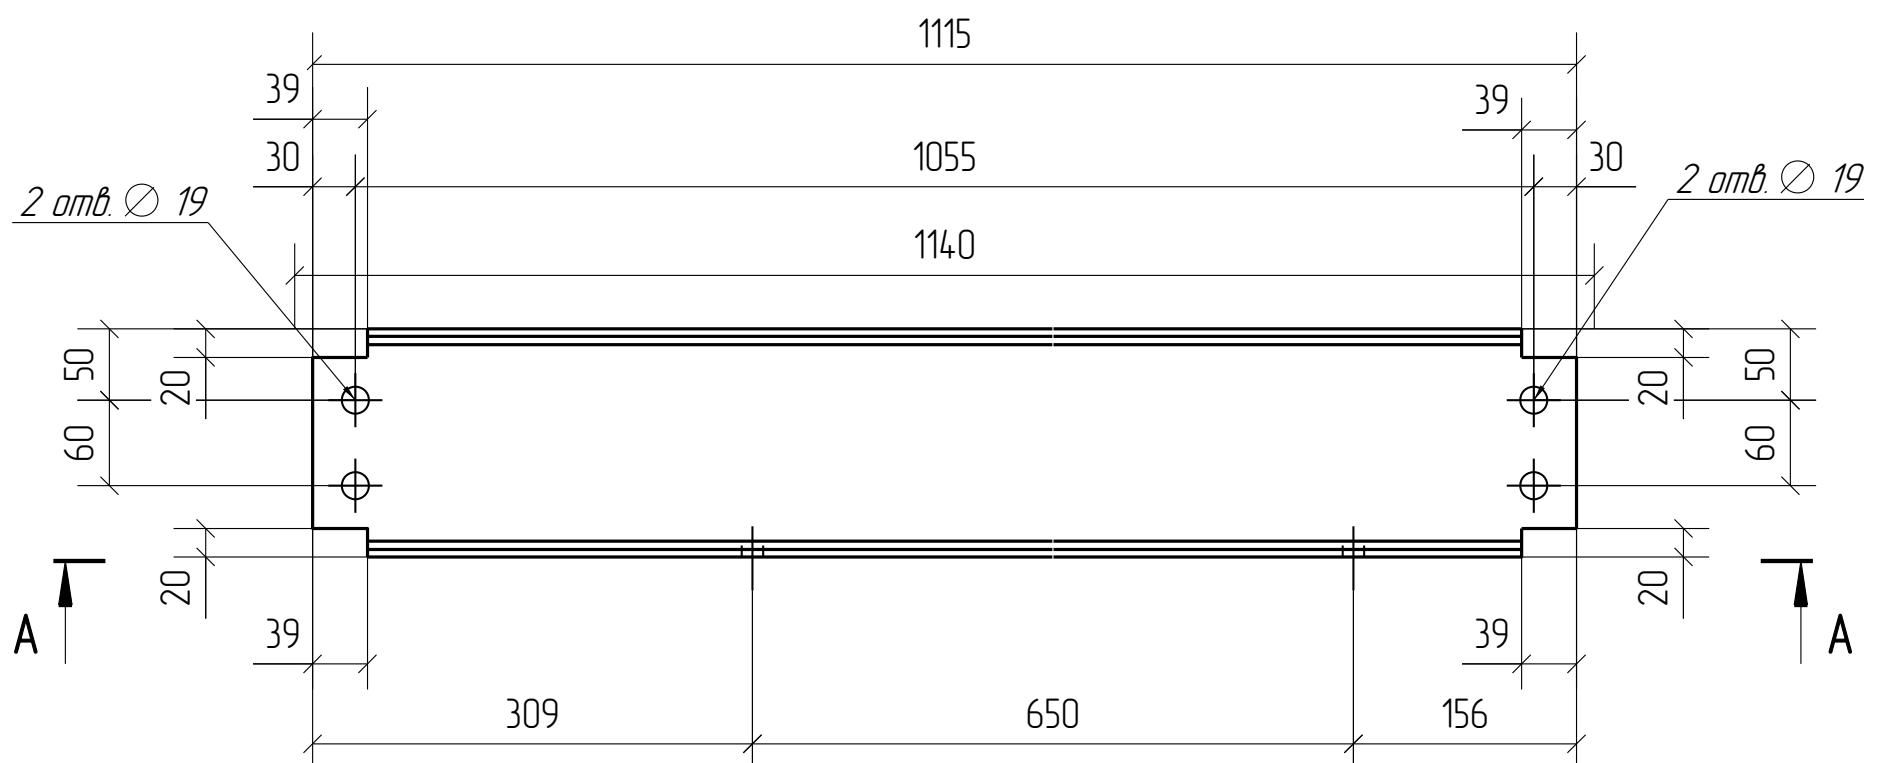

A - A

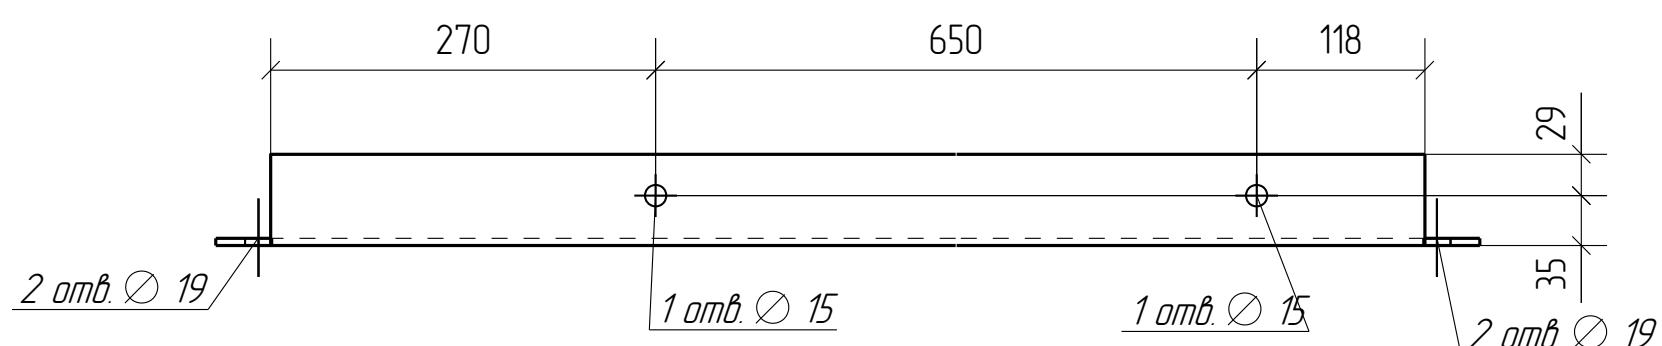

Марка Б5-19 состоит из одной детали

Изм.	Кол.ч.	Лист	№док.	Подп.	Дата	1967-1007(1102)-04-КМ5-изм.1-КМД
Разработал	Исаев И.В.	<i>Исаев</i>				ОАО "Татнефть" Комплексный нефтеперерабатывающих и нефтехимических заводов г. Нижнекамск
Проверил	Павлов П.П.	<i>Павлов</i>				Установка ЭЛОУ-АВТ-6 (секция 1102) комбинированной установки 1007 Блок 4 Блок отбензинивающей колонны. Открытая насосная блока отбензинивающей колонны
						Стадия
						Лист
						Листов
						P
						5.9
Деталь 9						ООО ПТЦ "ЛУКАРИНВЕСТ"